


NIVEL: 0-1.70m; VISTA GENERAL ZAPATAS ESC. 1:100

DESPIECE DE ARMADOS DE CIMENTACIÓN, ESC. 1:75

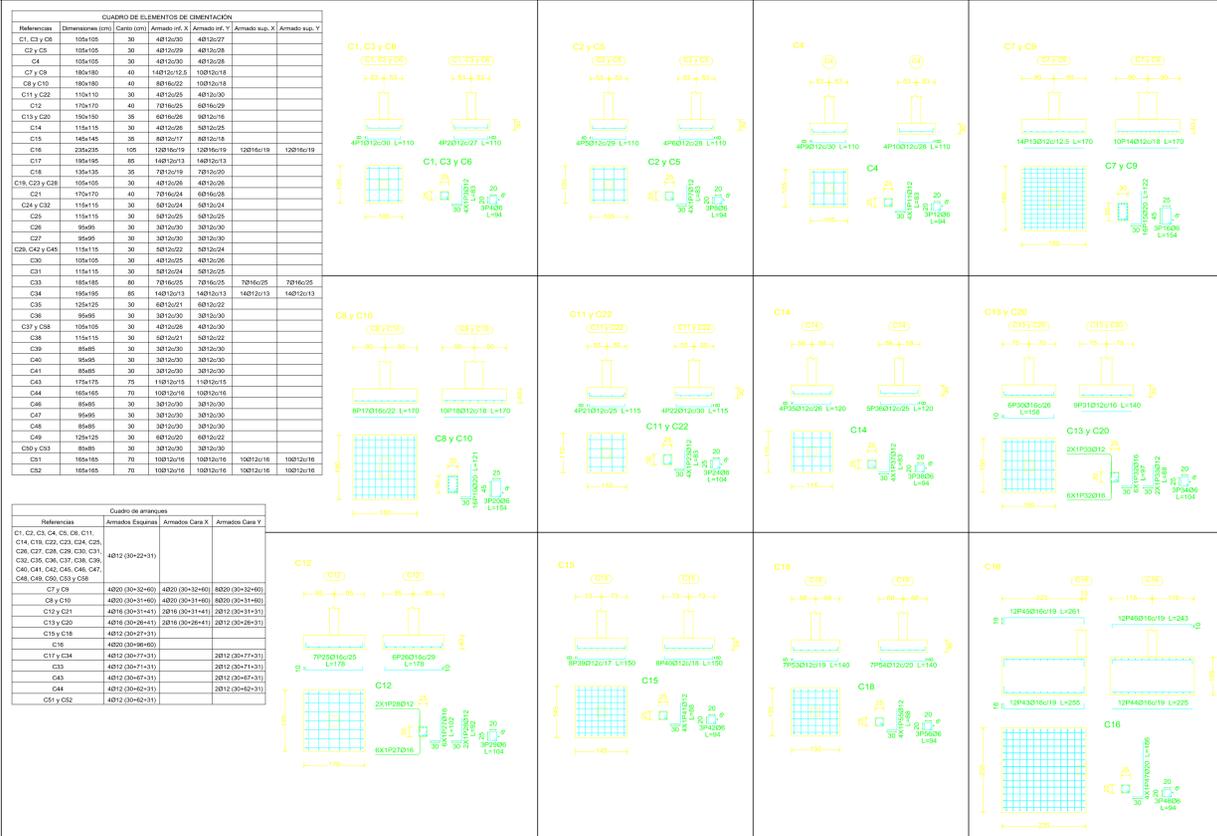

Elemento	Pos.	Diám.	No.	Long. (cm)	Total AH-500CN (kg)	Elemento	Pos.	Diám.	No.	Long. (cm)	Total AH-500CN (kg)
C1-C20	C1-C20
C17	C17
C19, C23 y C28	C19, C23 y C28
C21	C21
C24 y C32	C24 y C32
C27	C27
C29	C29
C30	C30
C33	C33
C35	C35
C37 y C58	C37 y C58
C38	C38
C39	C39
C40	C40
C41	C41
C43	C43
C44	C44
C45	C45
C46	C46
C47	C47
C48	C48
C49	C49
C50 y C53	C50 y C53
C51	C51
C52	C52
C54	C54
C55	C55
C56 y C57	C56 y C57
C58	C58
C59	C59
C60	C60
C61	C61
C62	C62
C63	C63
C64	C64


Resumen Acero

Elemento	Long. total (m)	Peso-10% (kg)	Total
Cimentación	161.3	39	
012	1086.6	1061	
016	290.5	504	
020	85.2	231	1835

Diagramas de Armado

Resumen de Detalles:

- C1-C20:** Diagrams showing reinforcement layout for each footing type.
- C17:** Reinforcement layout for footing C17.
- C19, C23 y C28:** Reinforcement layout for footing C19, C23, and C28.
- C21:** Reinforcement layout for footing C21.
- C24 y C32:** Reinforcement layout for footing C24 and C32.
- C27:** Reinforcement layout for footing C27.
- C29:** Reinforcement layout for footing C29.
- C30:** Reinforcement layout for footing C30.
- C33:** Reinforcement layout for footing C33.
- C35:** Reinforcement layout for footing C35.
- C37 y C58:** Reinforcement layout for footing C37 and C58.
- C38:** Reinforcement layout for footing C38.
- C39:** Reinforcement layout for footing C39.
- C40:** Reinforcement layout for footing C40.
- C41:** Reinforcement layout for footing C41.
- C43:** Reinforcement layout for footing C43.
- C44:** Reinforcement layout for footing C44.
- C45:** Reinforcement layout for footing C45.
- C46:** Reinforcement layout for footing C46.
- C47:** Reinforcement layout for footing C47.
- C48:** Reinforcement layout for footing C48.
- C49:** Reinforcement layout for footing C49.
- C50 y C53:** Reinforcement layout for footing C50 and C53.
- C51:** Reinforcement layout for footing C51.
- C52:** Reinforcement layout for footing C52.
- C54:** Reinforcement layout for footing C54.
- C55:** Reinforcement layout for footing C55.
- C56 y C57:** Reinforcement layout for footing C56 and C57.
- C58:** Reinforcement layout for footing C58.
- C59:** Reinforcement layout for footing C59.
- C60:** Reinforcement layout for footing C60.
- C61:** Reinforcement layout for footing C61.
- C62:** Reinforcement layout for footing C62.
- C63:** Reinforcement layout for footing C63.
- C64:** Reinforcement layout for footing C64.

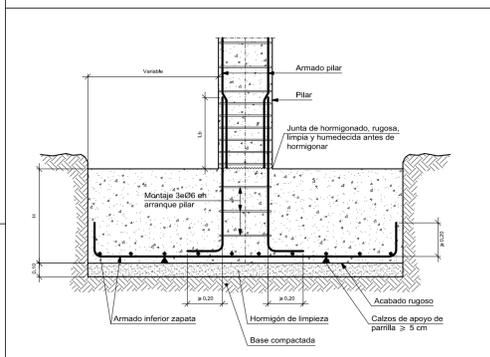

FACULTAD: CIENCIAS Y TECNOLOGIA

UNIVERSIDAD AUTÓNOMA JUAN MISAEL SARACHO

APROBACION: "DISEÑO ESTRUCTURAL DE UN INTERNADO EN LA COMUNIDAD DE CHOCCLOCA"

PLANO: ARMADO Y DESPIECE DE FUNDACIONES

FECHA: TJA-DIC-2018

TOTAL CONSTRUIDA = 946.45 m2

INDICADAS 3/7


ESTUDIANTE: PERALTA ROMERO GILBERT GIOVANNY

ZONA: VALLE DE LA CONCEPCION


UBICACION:

- La resistencia característica a los 28 días del hormigón será de 250 kg/cm² tanto en zapatas como en columnas, con un control normal de ejecución en obra, de acuerdo a las características de trabajabilidad y durabilidad del hormigón.
- La cantidad mínima de cemento Portland en la dosificación del hormigón será de 350 kg/m³, cuya calidad deberá ser verificada en obra bajo estándares de calidad.
- El límite de fluencia del acero de refuerzo será de 5000 kg/cm² tanto en zapatas como en columnas, deberá verificarse la calidad y procedencia del mismo bajo estándares de calidad.
- La tensión admisible del terreno de fundación no deberá ser menor de 2.20 kg/cm² de acuerdo al estudio geotécnico, cuyo valor deberá ser verificado in situ mediante ensayos en diferentes pozos de exploración realizados por el contratista en presencia de supervisión.
- Se deberán respetar los siguientes recubrimientos geométricos mínimos en zapatas: 5 cm, en columnas 2 cm.
- La carpeta de hormigón pobre no será menor a 10cm de altura, debiendo garantizar que el hormigón estructural no tenga contacto con el terreno.
- Se deberá respetar las dimensiones, separaciones de armadura, diámetros de armadura, empalmes, ganchos expresados en este plano.

REPLANTEO DE COLUMNAS PLANTA BAJA, ESCALA 1:200

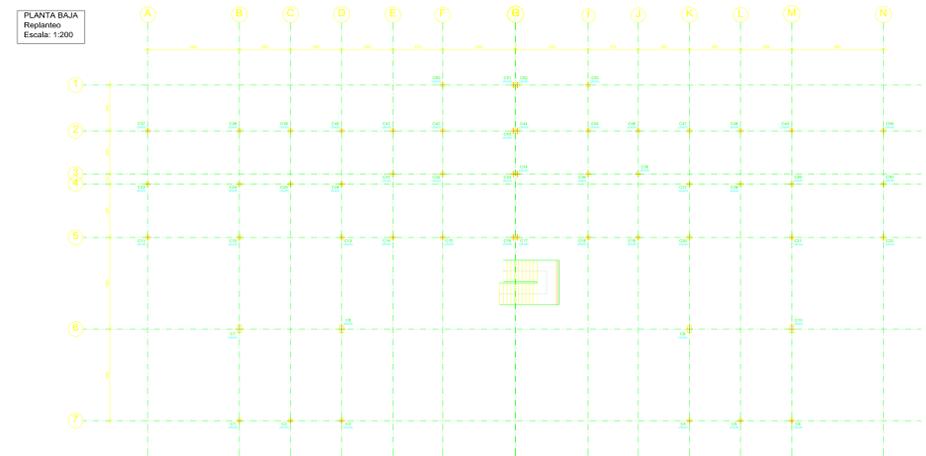

DESPIECE DE COLUMNAS CIMENTACION - PLANTA BAJA, ESCALA 1:50

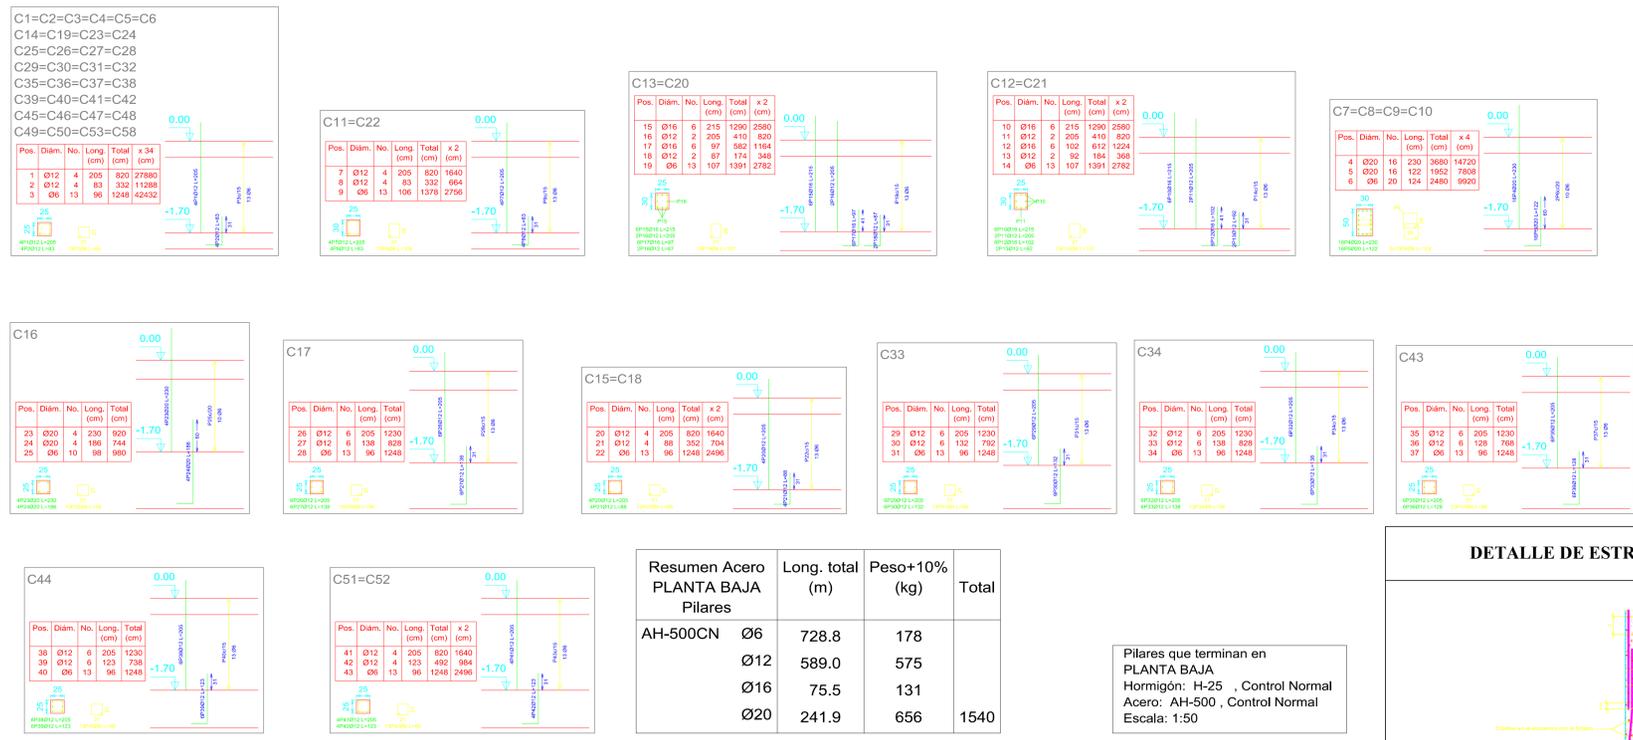

Elemento	Pos.	Díam.	No.	Long. (cm)	Total (cm)	AH-500CN (kg)
C1=C2=C3=C4=C5=C6	1	Ø12	4	338	1352	12.0
	2	Ø6	24	96	2304	58.8
	3	Ø20	4	338	1352	15.9
	4	Ø6	24	96	2304	58.8
Total						136.5


CUADRO DE COLUMNAS, ESCALA 1:25

Elemento	Pos.	Díam.	No.	Long. (cm)	Total (cm)	AH-500CN (kg)
C1=C2=C3=C4=C5=C6	1	Ø12	4	338	1352	12.0
	2	Ø6	24	96	2304	58.8
	3	Ø20	4	338	1352	15.9
	4	Ø6	24	96	2304	58.8
Total						136.5


Resumen Acero PLANTA BAJA Pilares	Long. total (m)	Peso+10% (kg)	Total
AH-500CN Ø6	728.8	178	1540
Ø12	589.0	575	
Ø16	75.5	131	
Ø20	241.9	656	

Pilares que terminan en PLANTA BAJA
 Hormigón: H-25 , Control Normal
 Acero: AH-500 , Control Normal
 Escala: 1:50

DETALLE DE ESTRIBADO DE PILARES

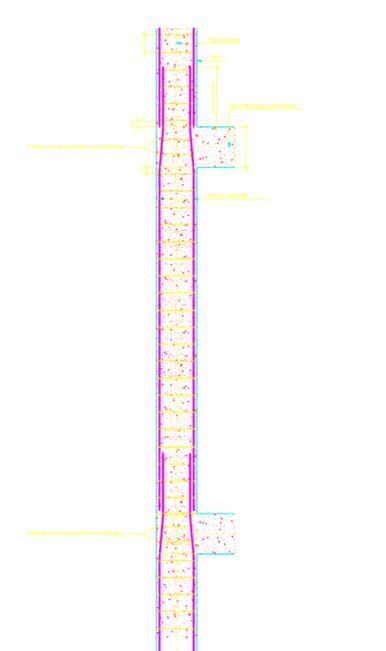

DESPIECE DE COLUMNAS PLANTA BAJA - PLANTA ALTA, ESCALA 1:50

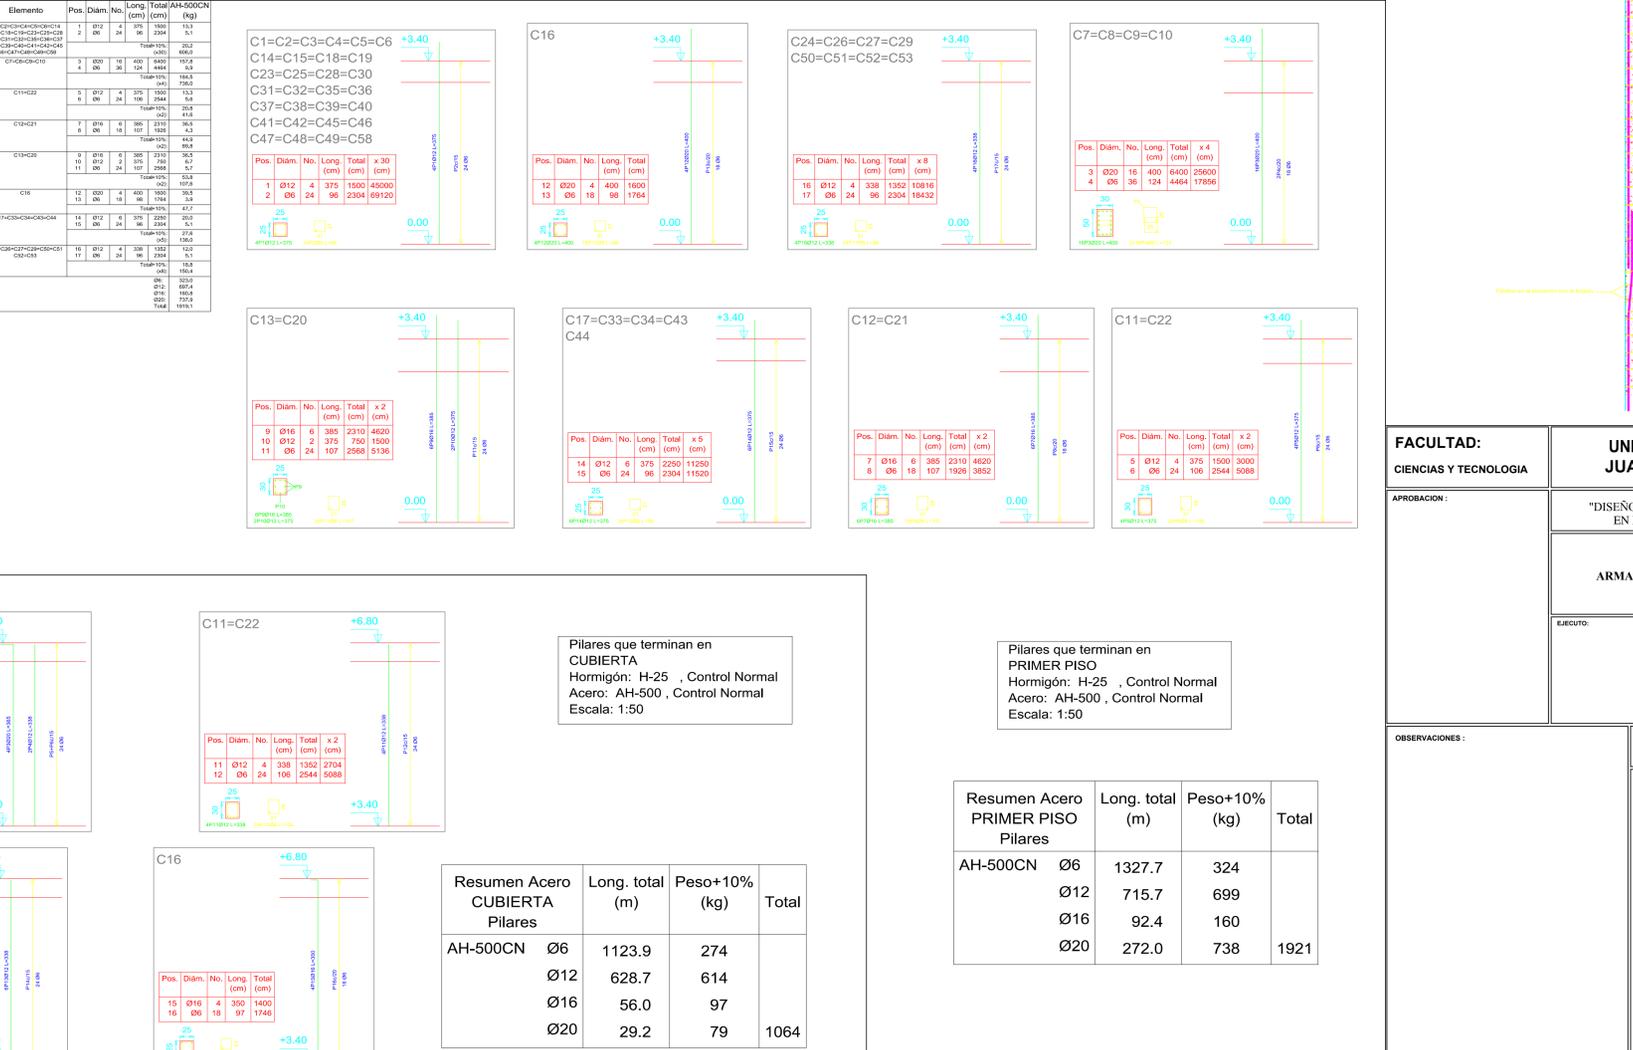

Elemento	Pos.	Díam.	No.	Long. (cm)	Total (cm)	AH-500CN (kg)
C1=C2=C3=C4=C5=C6	1	Ø12	4	375	1500	15.9
	2	Ø6	24	96	2304	58.8
	3	Ø20	4	375	1500	19.8
	4	Ø6	24	96	2304	58.8
Total						113.3

Resumen Acero PLANTA ALTA Pilares	Long. total (m)	Peso+10% (kg)	Total
AH-500CN Ø6	1327.7	324	1921
Ø12	715.7	699	
Ø16	92.4	160	
Ø20	272.0	738	

Pilares que terminan en CUBIERTA
 Hormigón: H-25 , Control Normal
 Acero: AH-500 , Control Normal
 Escala: 1:50

Cuadro de pilares
 Hormigón: H-25 , Control Normal
 Acero: AH-500 , Control Normal
 Escala: 1:50

DESPIECE DE COLUMNAS PLANTA ALTA - CUBIERTA, ESCALA 1:50

Elemento	Pos.	Díam.	No.	Long. (cm)	Total (cm)	AH-500CN (kg)
C1=C2=C3=C4=C5=C6	1	Ø12	4	338	1352	12.0
	2	Ø6	24	96	2304	58.8
	3	Ø20	4	338	1352	15.9
	4	Ø6	24	96	2304	58.8
Total						136.5

FACULTAD:
 CIENCIAS Y TECNOLOGIA

UNIVERSIDAD AUTÓNOMA JUAN MISAEL SARACHO

APROBACION:
 "DISEÑO ESTRUCTURAL DE UN INTERNADO EN LA COMUNIDAD DE CHOCLOCA"

PLANO:
 ARMADO Y DESPIECE DE COLUMNAS

FECHA: TJA-DIC-2018
ESCALA: INDICADAS
LÁMINA: 4/7

ESTUDIANTE: PERALTA ROMERO GILBERT GIOVANNY

ZONA: VALLE DE LA CONCEPCION

UBICACION: