



PLANO ARQUITECTÓNICO PLANTA BAJA ESC: 1:100

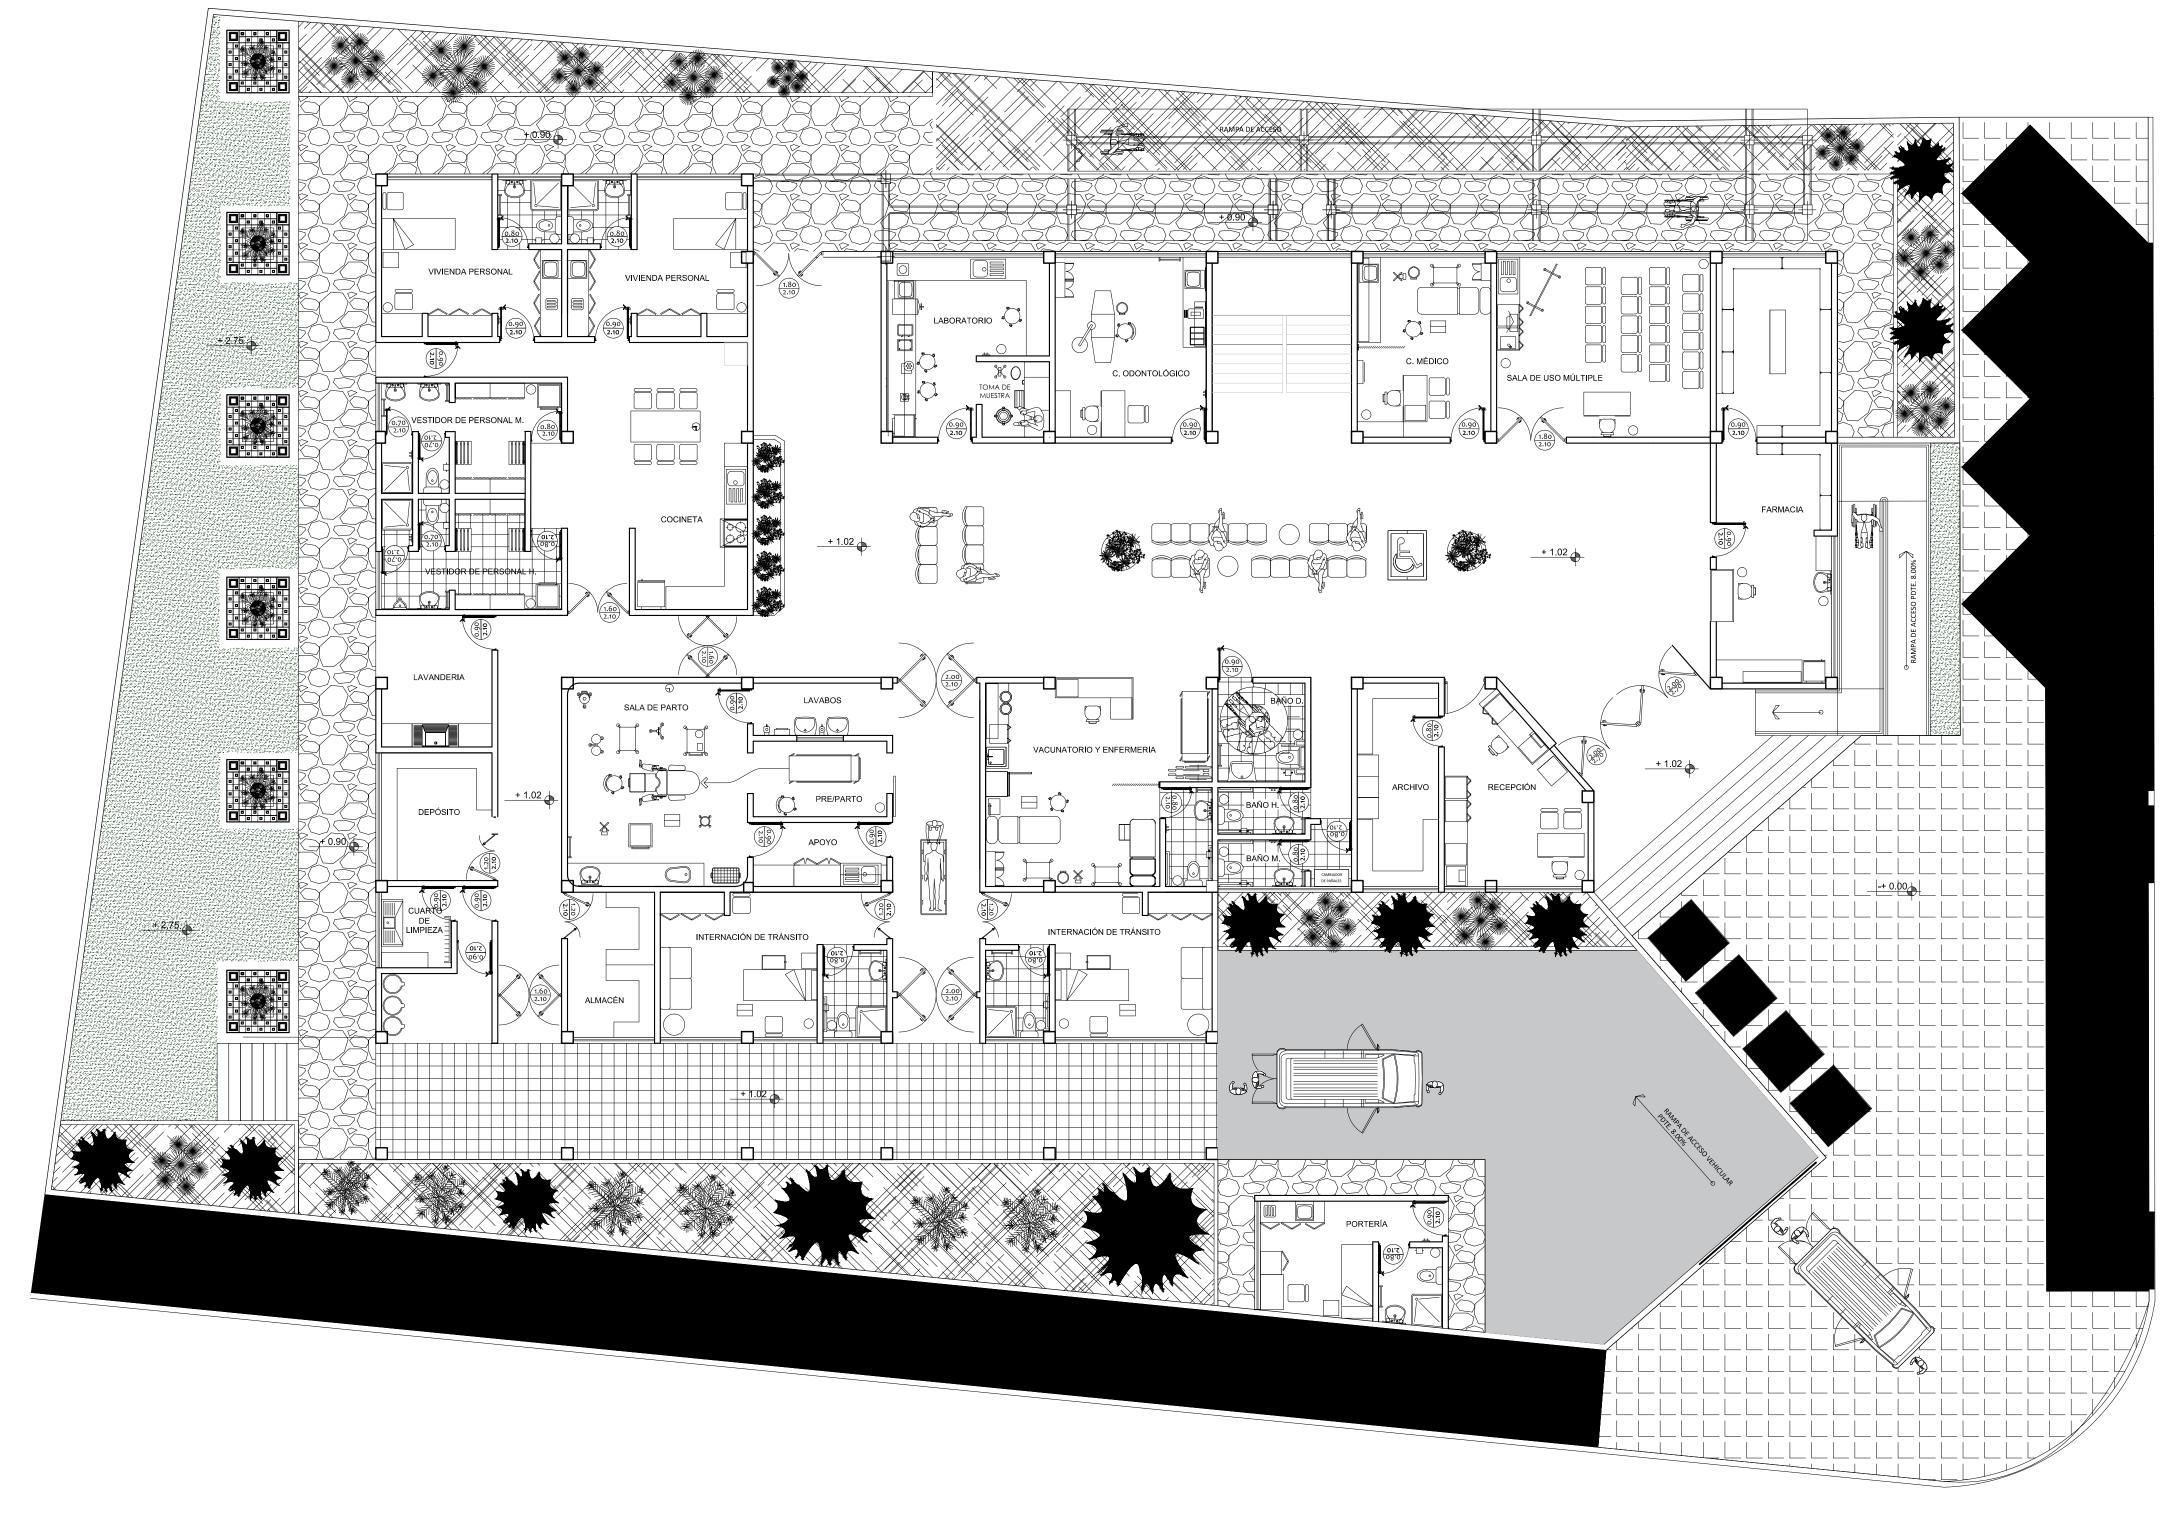



PLANO ARQUITECTÓNICO PLANTA ALTA ESC: 1:100






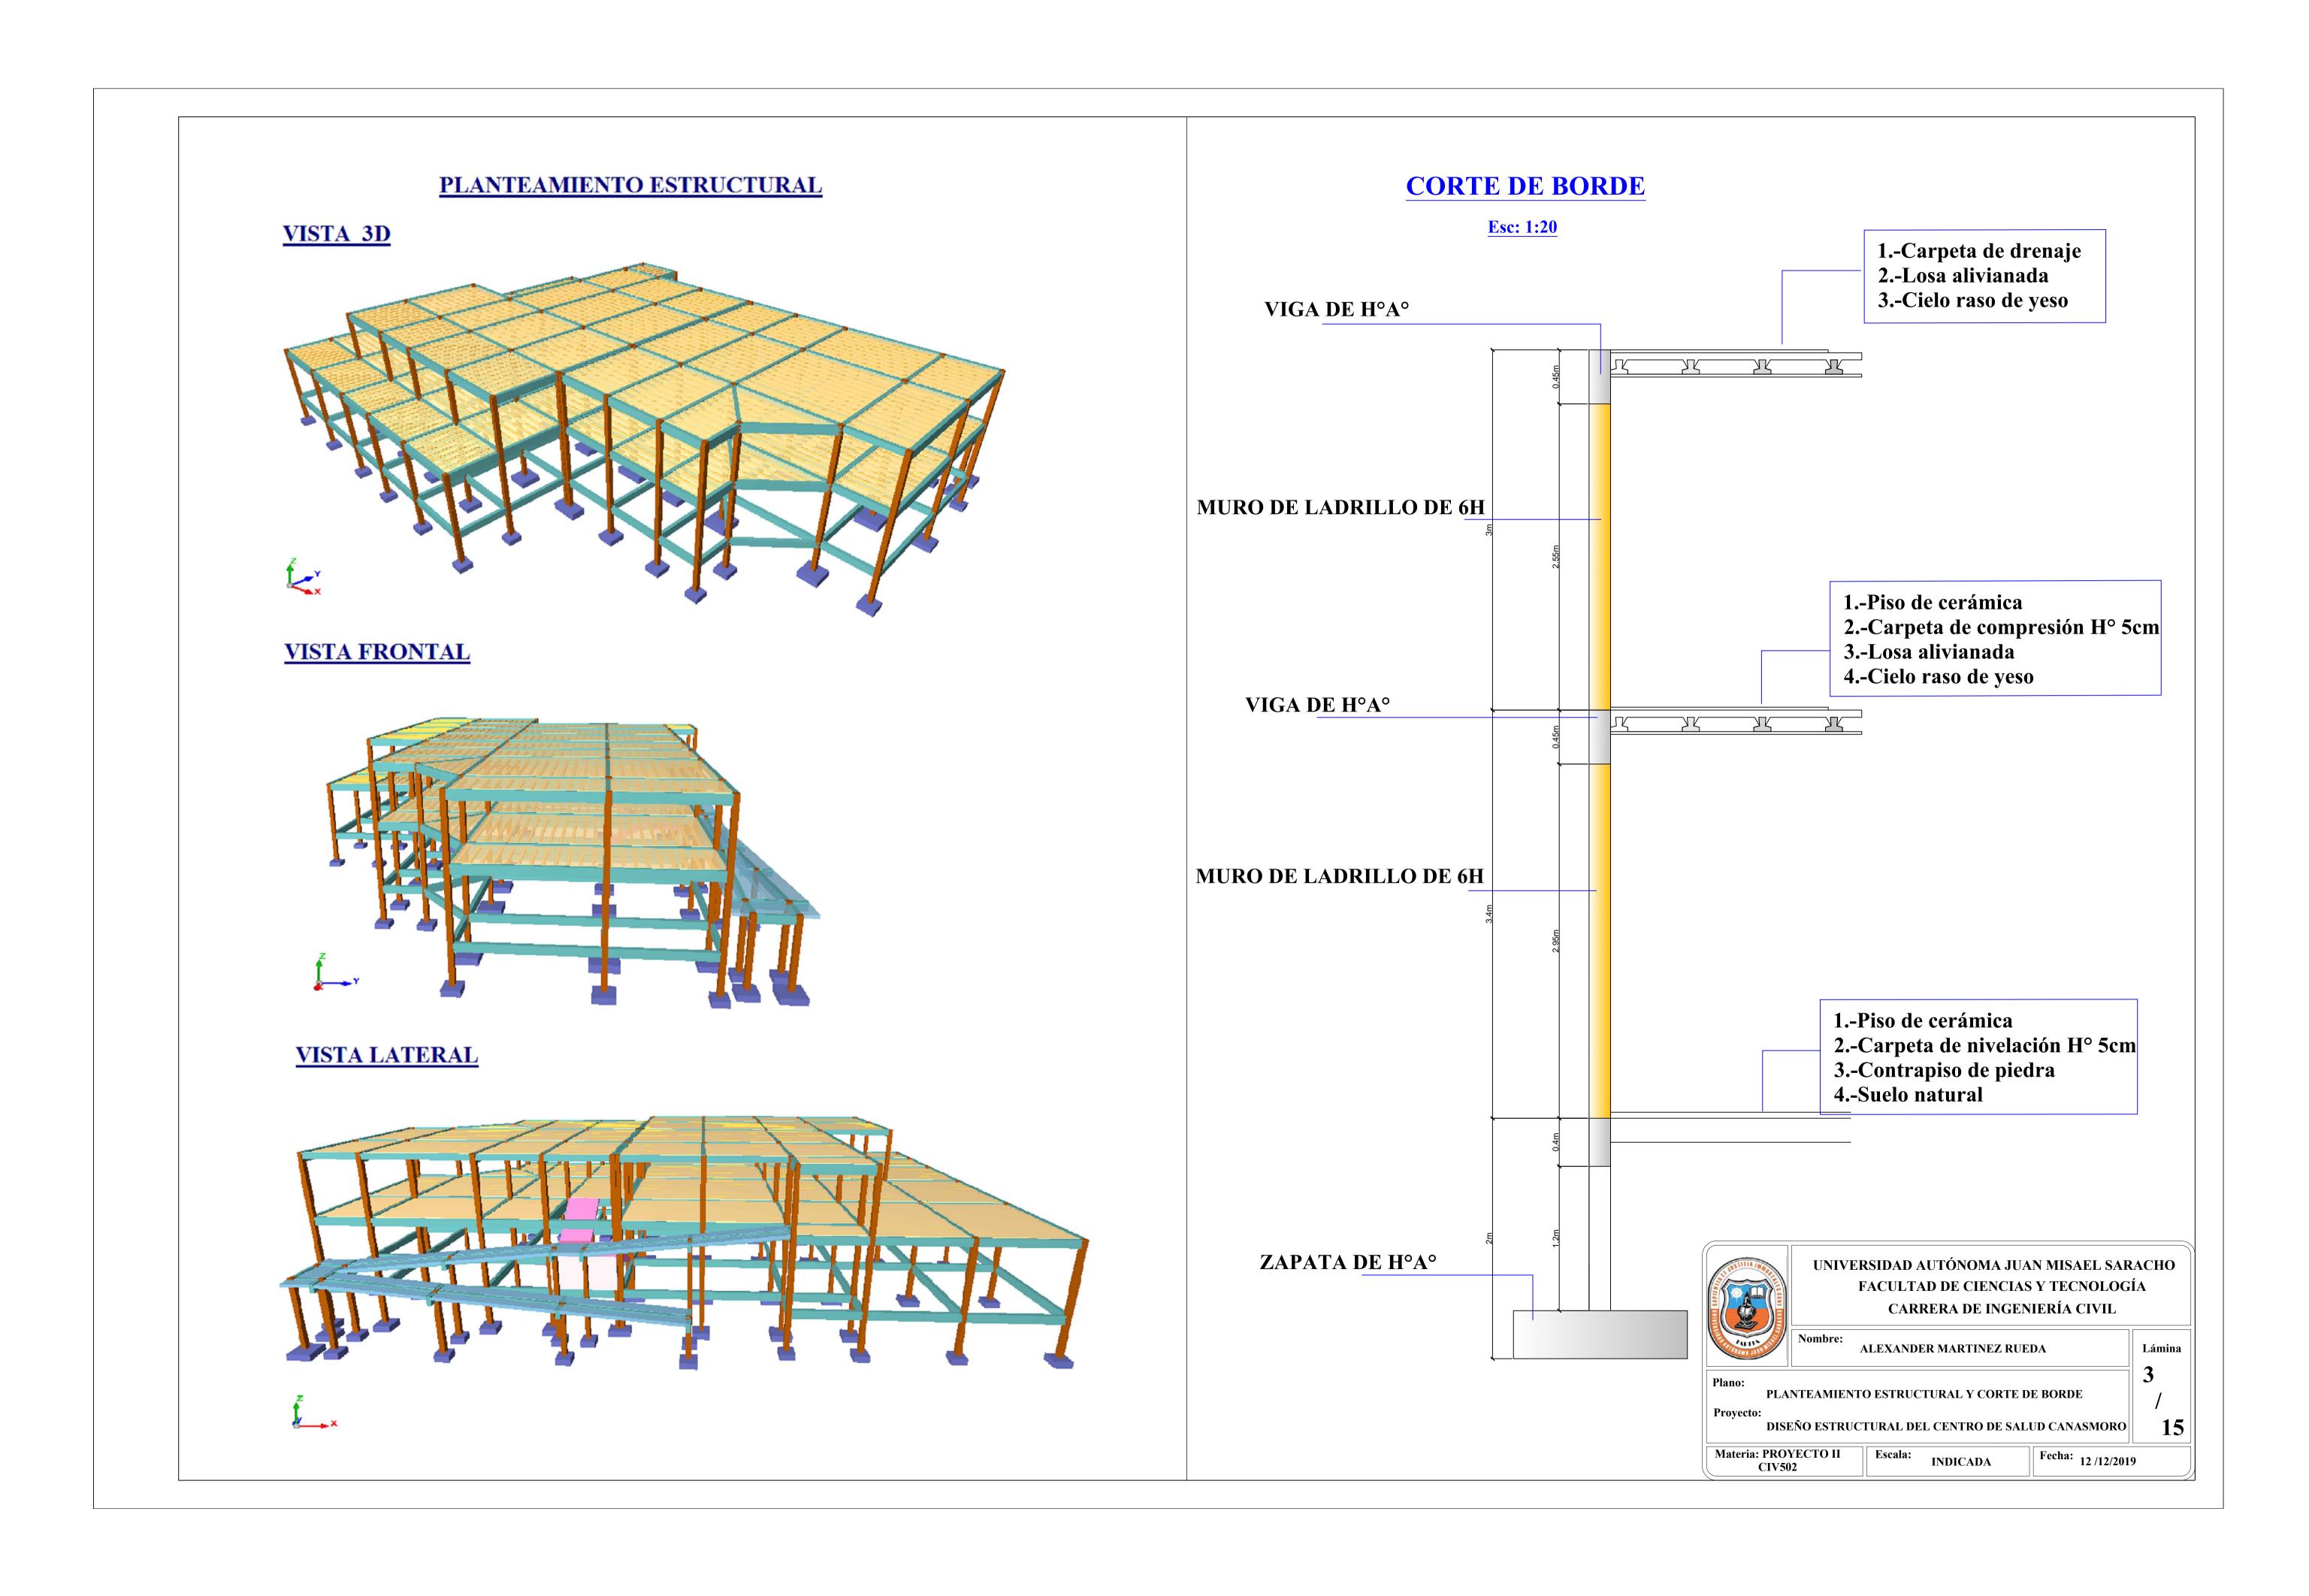


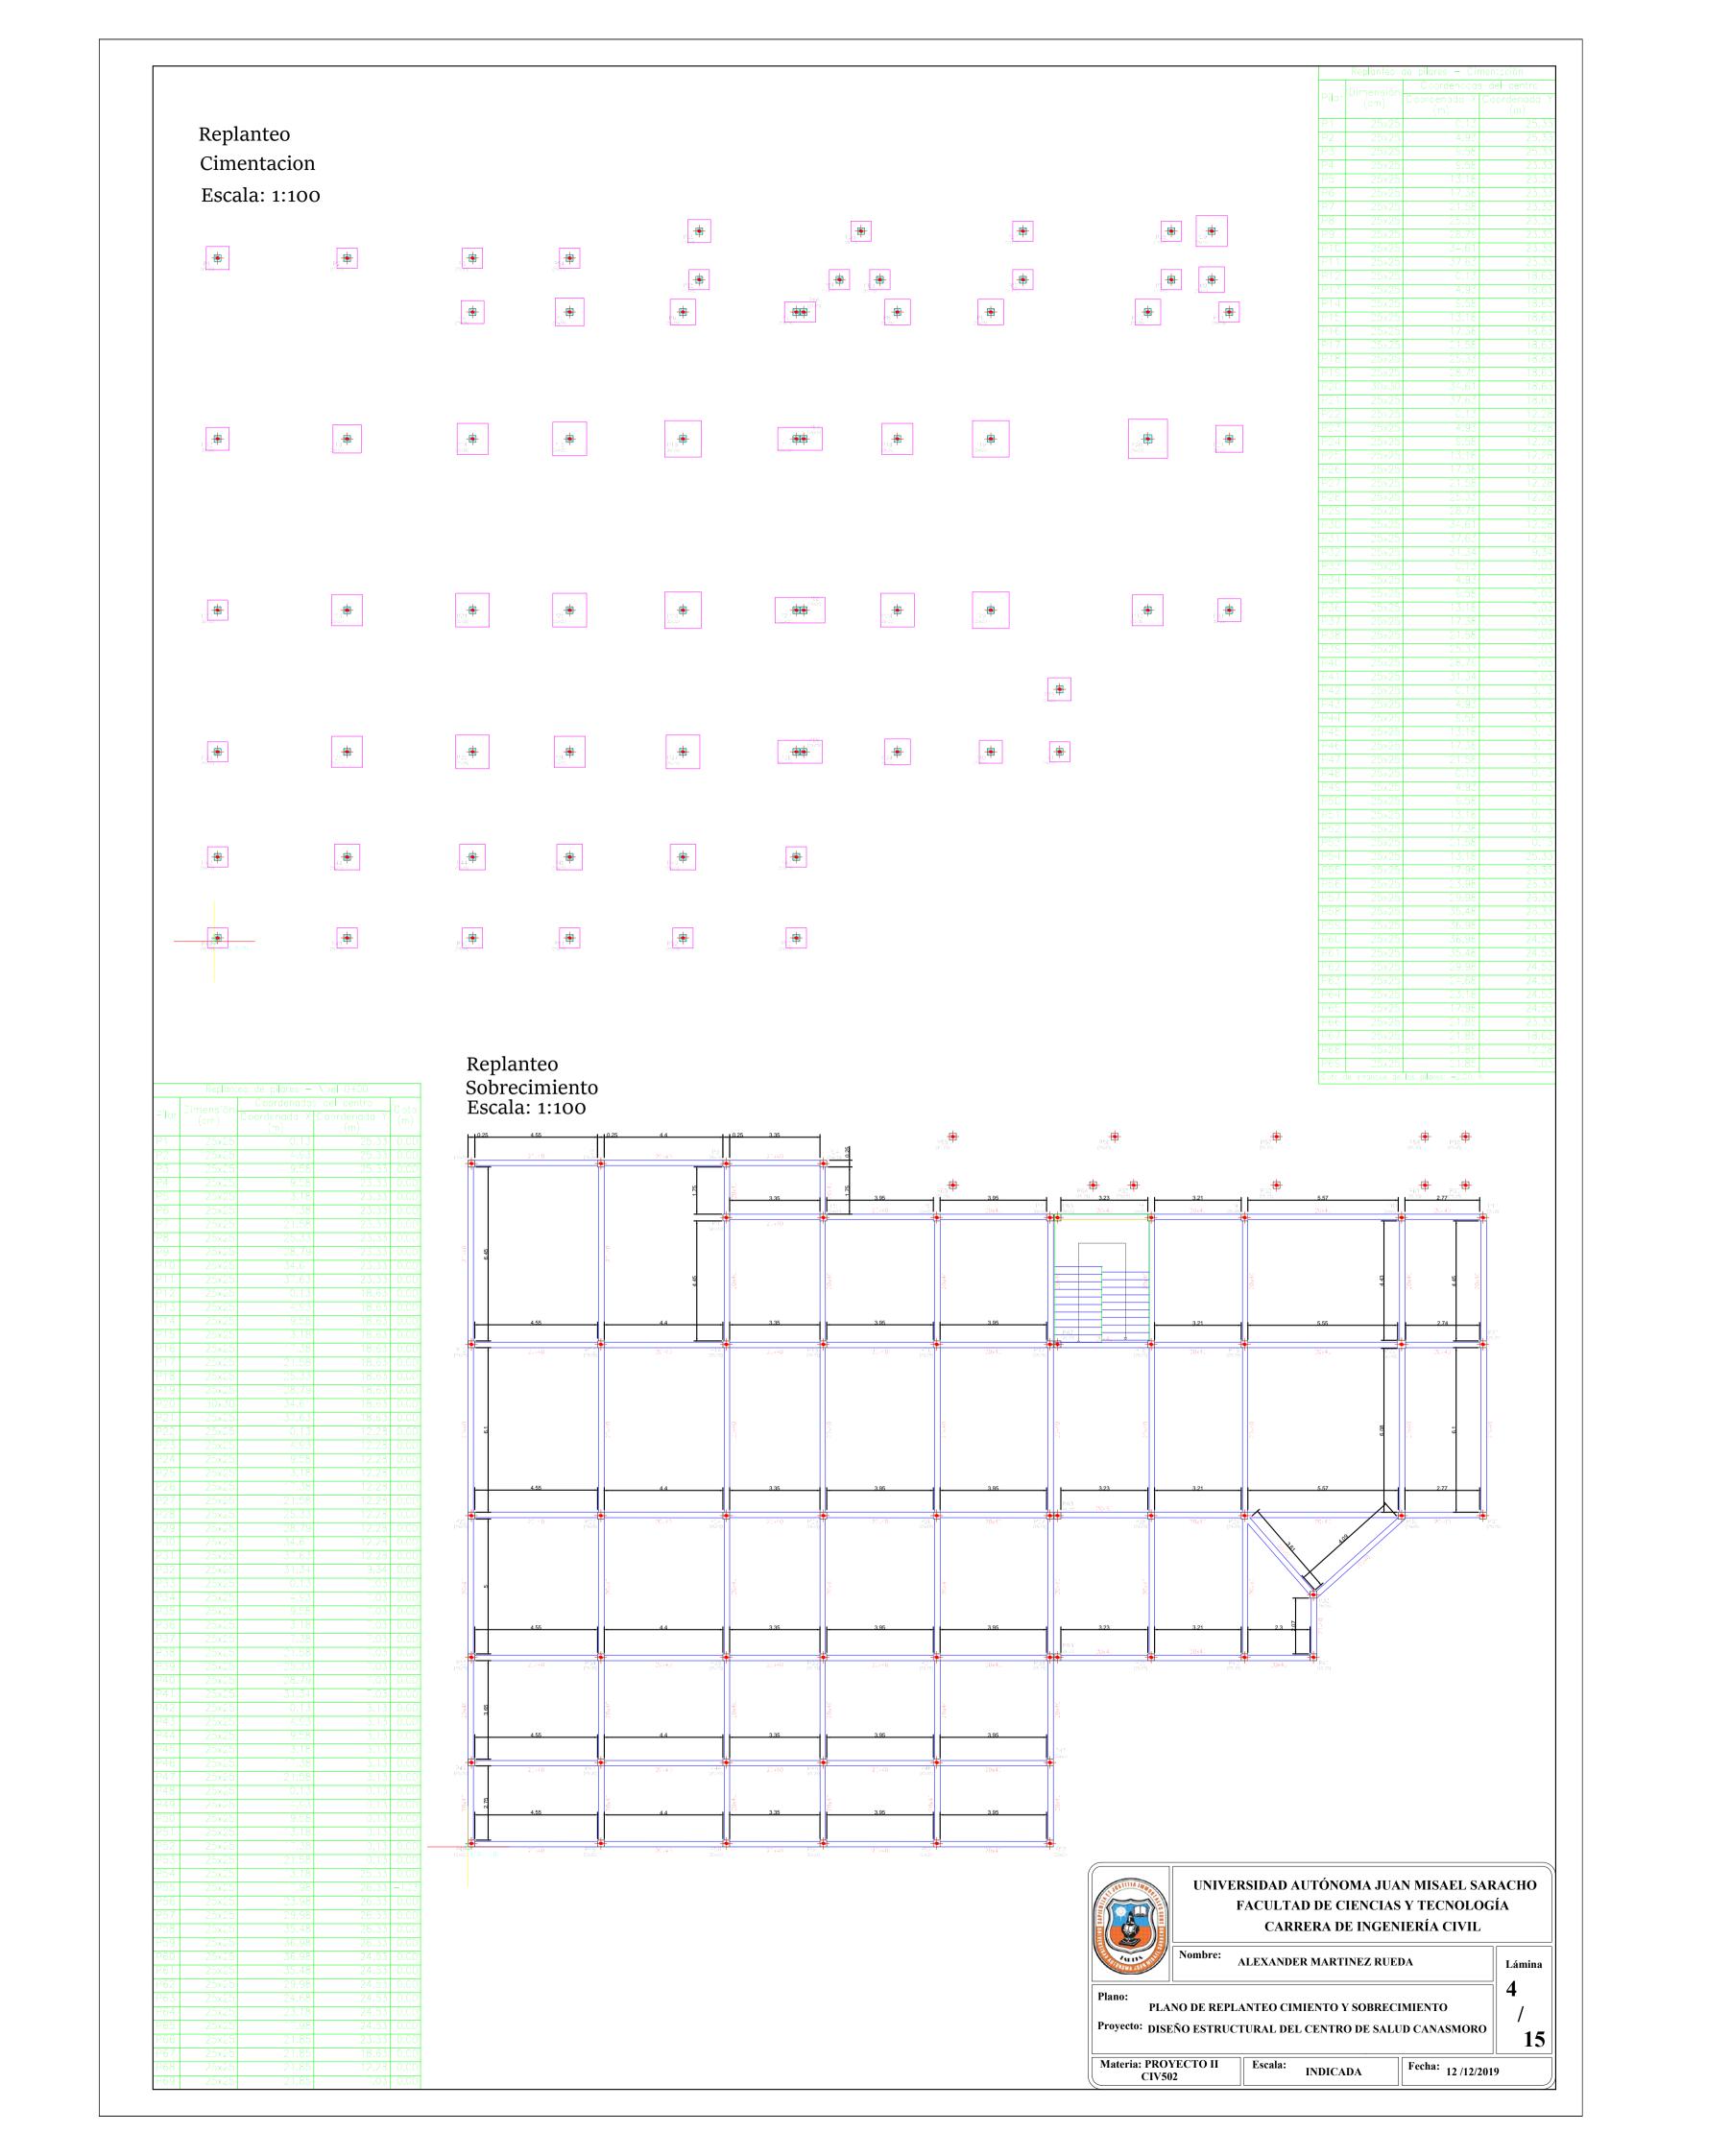

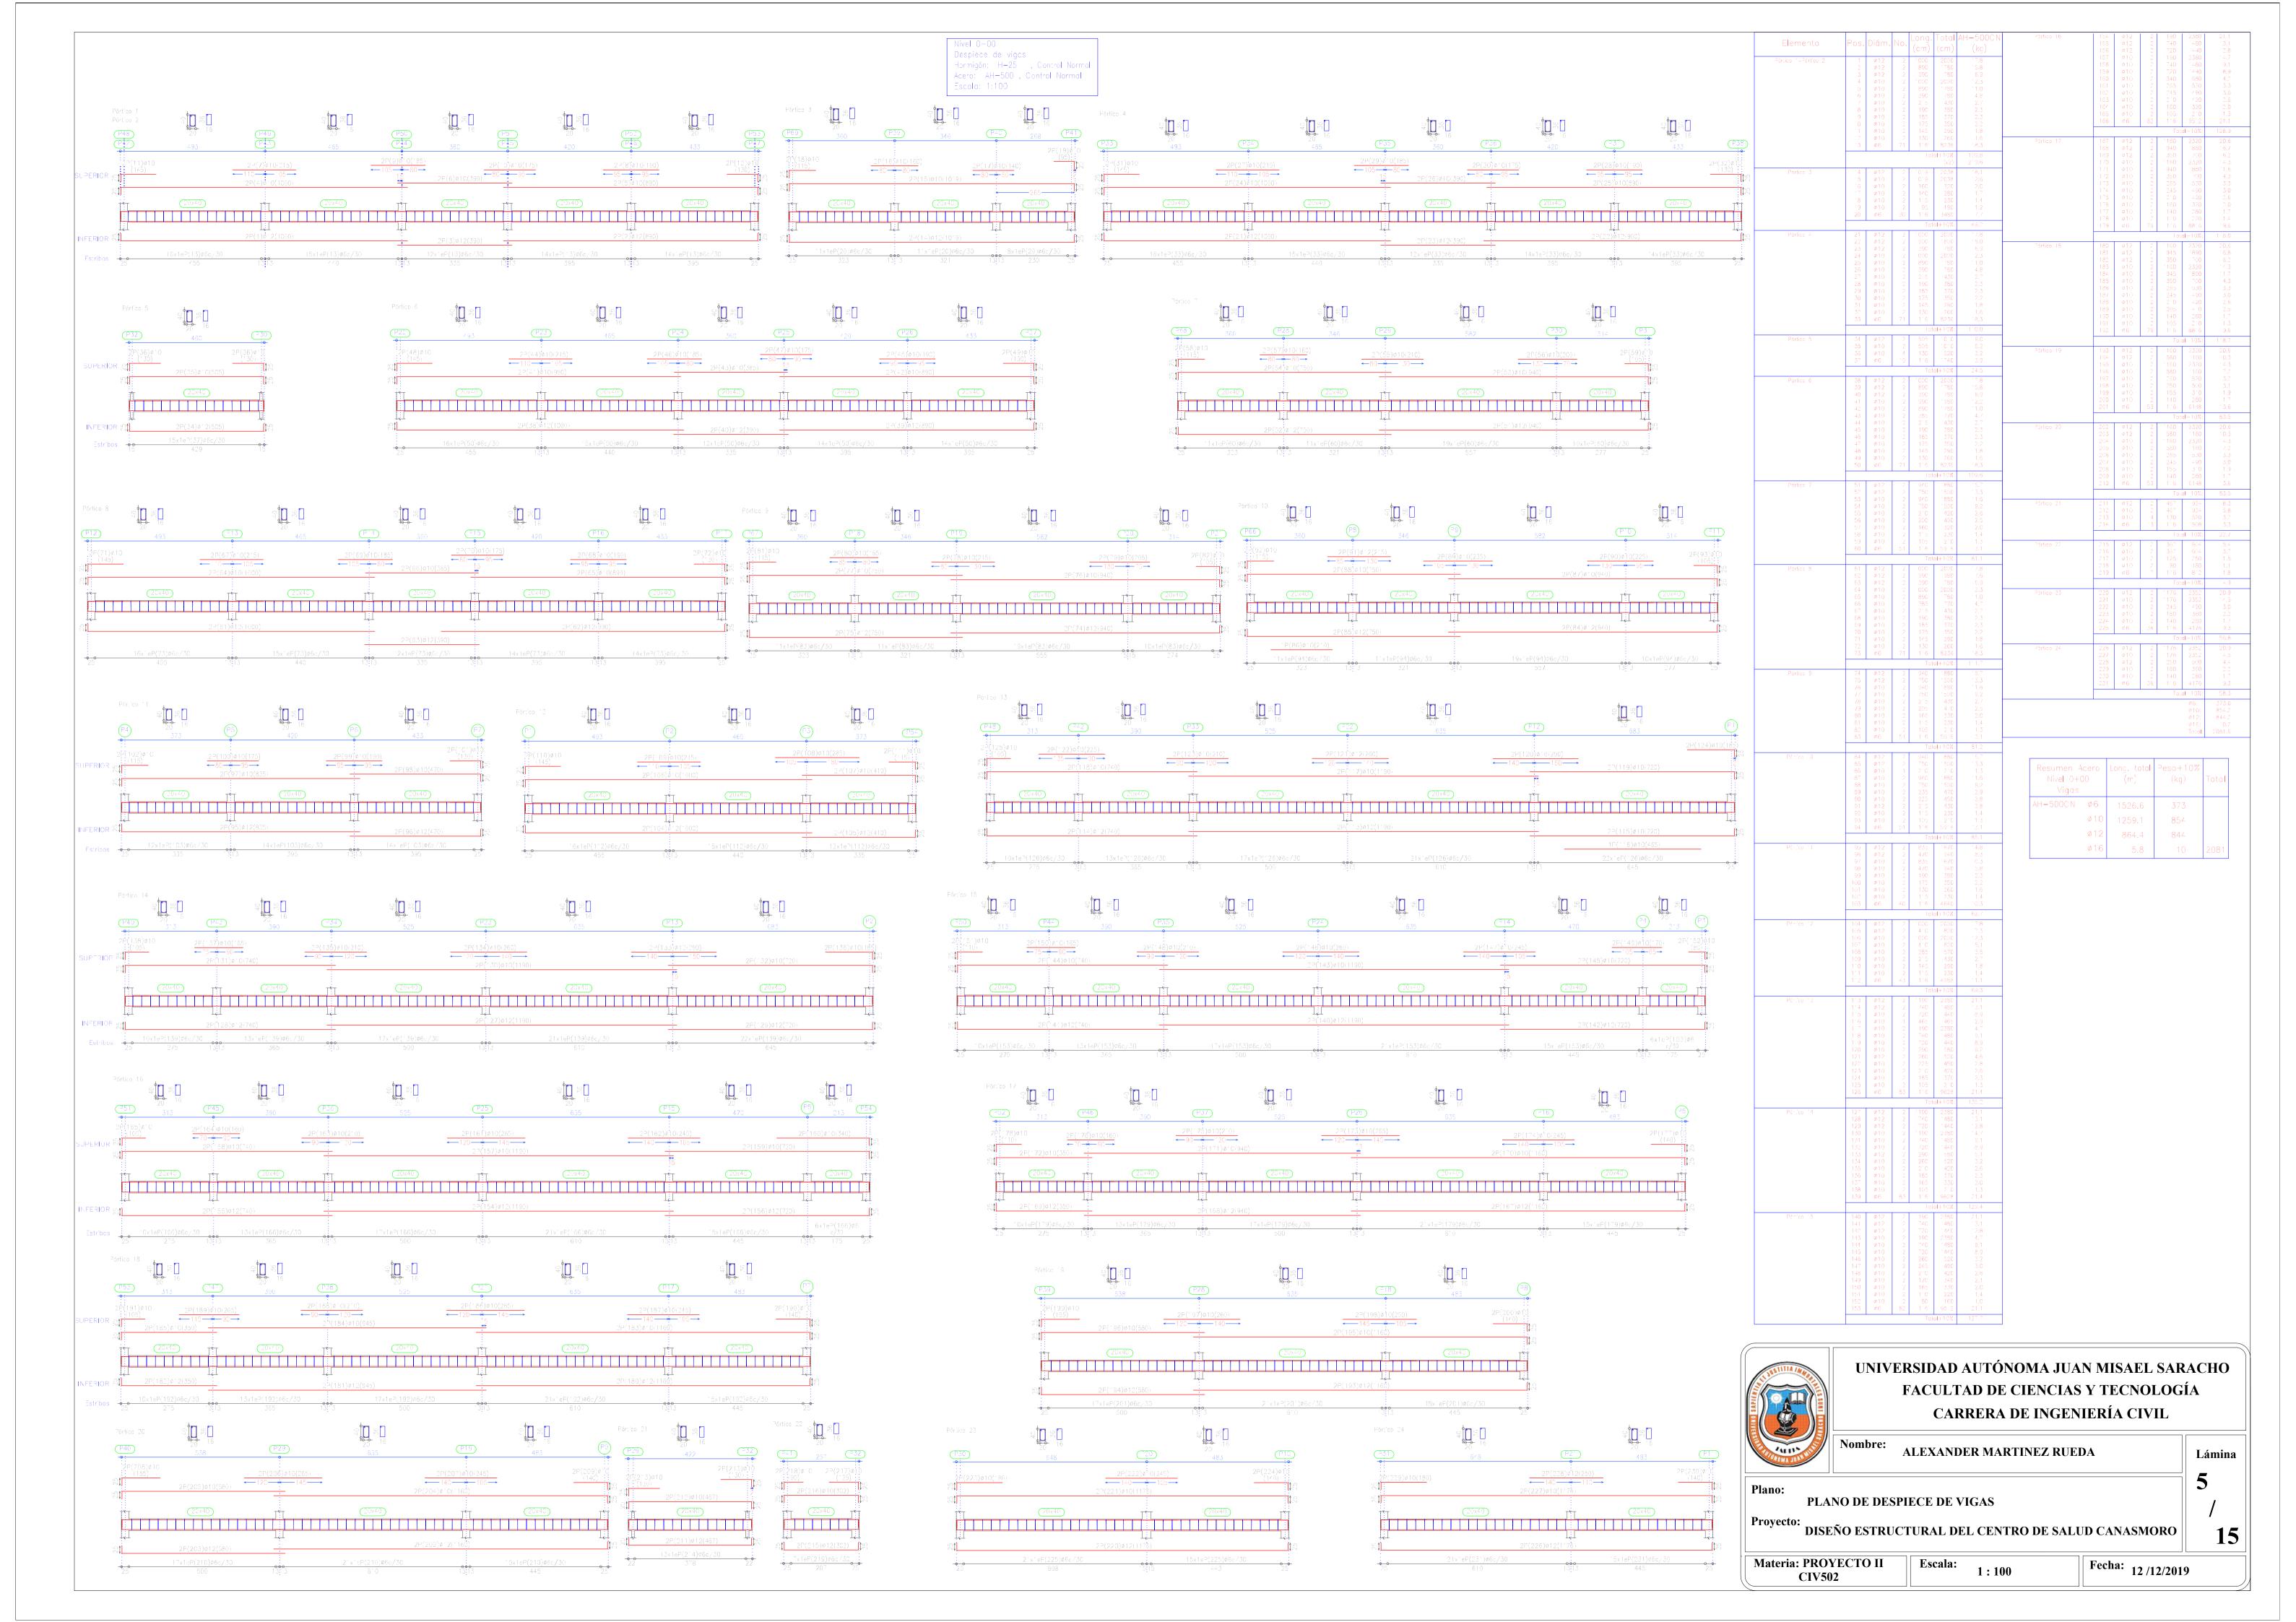




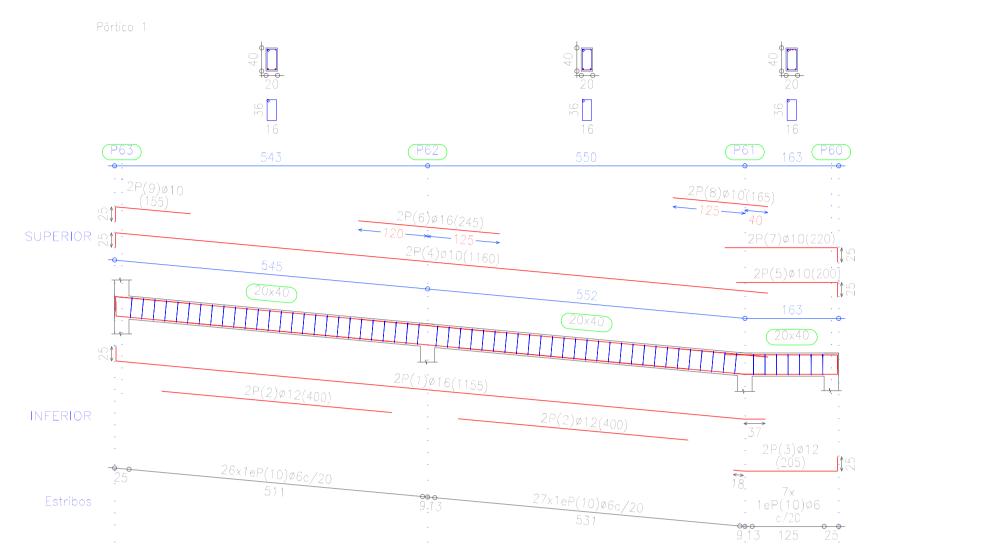


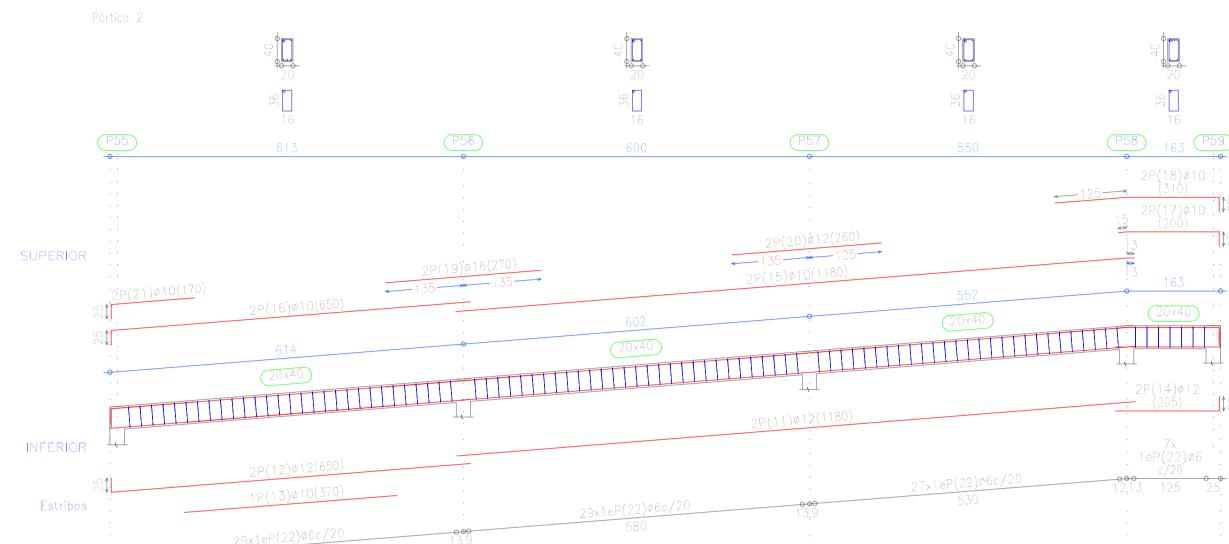



				,		A.I. FOOON
Elemento	Pos.	Diám.	No.	Long.	Total	AH-500CN
Lieniento	05.	Diuiii.	NO.	(cm)	(cm)	(kg)
Pórtico 1	1	Ø16	2	1155	2310	36.5
Portice	2	Ø10 Ø12	4	400	1600	14.2
	3	Ø12	2	205	410	3.6
	4	Ø10	2	1160	2320	14.3
	5	Ø10	2	200	400	2.5
	6	Ø16	2	245	490	7.7
	7	Ø10	2	220	440	2.7
	8	Ø10	2	165	330	2.0
	9	ø10	2	155	310	1.9
	10	ø6	60	116	6960	15.4
			10.9			
D. 1: 0	4.4	840	0		al+10%:	
Pórtico 2	11 12	Ø12	2 2	1180	2360	21.0
		Ø12		650	1300 370	11.5
	13 14	Ø10 Ø12	1 2	370 205	410	2.3 3.6
	15	Ø12 Ø10	2	1180	2360	3.6 14.6
	16	Ø10 Ø10	2	650	1300	8.0
	17	Ø10 Ø10	2	200	400	2.5
	18	Ø10	2	310	620	3.8
	19	Ø16	2	270	540	8.5
	20	Ø12	2	260	520	4.6
	21	Ø10	2	170	340	2.1
	22	ø6	92	116	10672	23.7
			16.8			
Pórtico 3	23	Ø10	2	206	al+10%: 412	2.5
Tortice 5	24	Ø12	2	206	412	3.7
	25	Ø6	14	116	1624	3.6
	20	90	17	al+10%:		
			10.8			
Pórtico 4=Pórtico 6=Pórtico 7	26	Ø10	2	206	412	2.5
	27	Ø12	2	206	412	3.7
	28	ø6	8	116	928	2.1
				Tot	al+10%:	9.1
					(x3):	27.3
Pártico 5	29	Ø10	2	206	412	2.5
	3C	Ø12	2	206	412	3.7
	31	ø6	14	116	1624	3.6
		l			al+10%:	10.8
Pórtico 8	32	Ø12	2	386	772	6.9
roruce d	33	Ø10	2	386	772	5.9 4.8
	34	Ø10	2	155	310	1.9
	35	Ø10	2	145	290	1.8
	36	ø6	22	116	2552	5.7
					al+10%:	23.2
Do II.	77	010	0			
Pórtico 9	37	Ø12	2	251	502	4.5
	38	Ø10	2	251	502	3.1
	39 40	Ø10	2 6	80 116	160 696	1.0
	40	Ø6	1.5			
			11.1			
					Ø6:	65.8
					Ø10:	90.1
					Ø12:	97.0
					Ø16:	58.0
					Total:	310.9

	umen Acero so N°1 (Rampo Vigas	_	total Peso+) (kg)	
AH-500	CN Ø6	269	.1 66	
	Ø1	132	.8 90	
	Ø1.	2 99	.3 97	
	Ø 1	33	.4 58	311

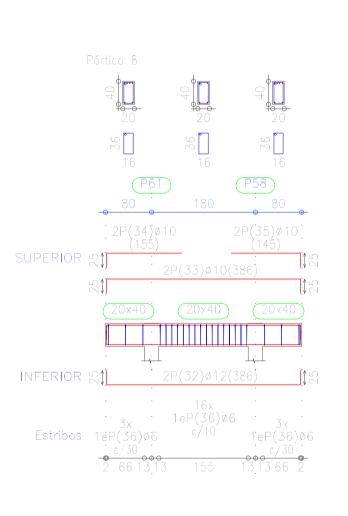

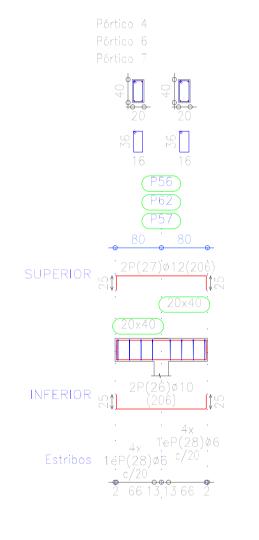

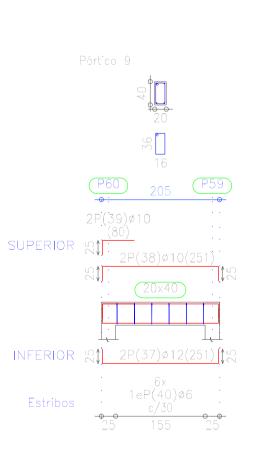

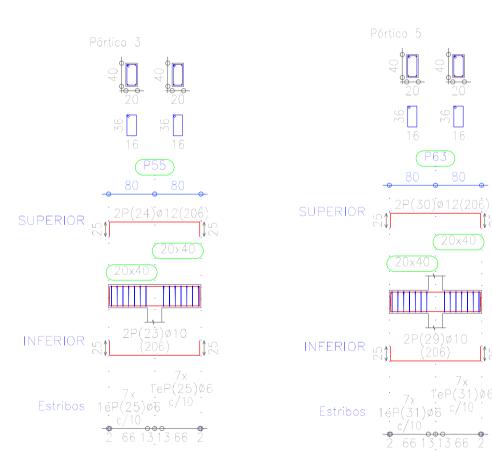



UNIVERSIDAD AUTÓNOMA JUAN MISAEL SARACHO FACULTAD DE CIENCIAS Y TECNOLOGÍA CARRERA DE INGENIERÍA CIVIL

Nombre:

ALEXANDER MARTINEZ RUEDA

Lámina

Plano:

PLANO DE DESPIECE DE VIGAS


Proyecto: DISEÑO ESTRUCTURAL DEL CENTRO DE SALUD CANASMORO


15

Materia: PROYECTO II Escala: CIV502

1:100

Fecha: 12 /12/2019

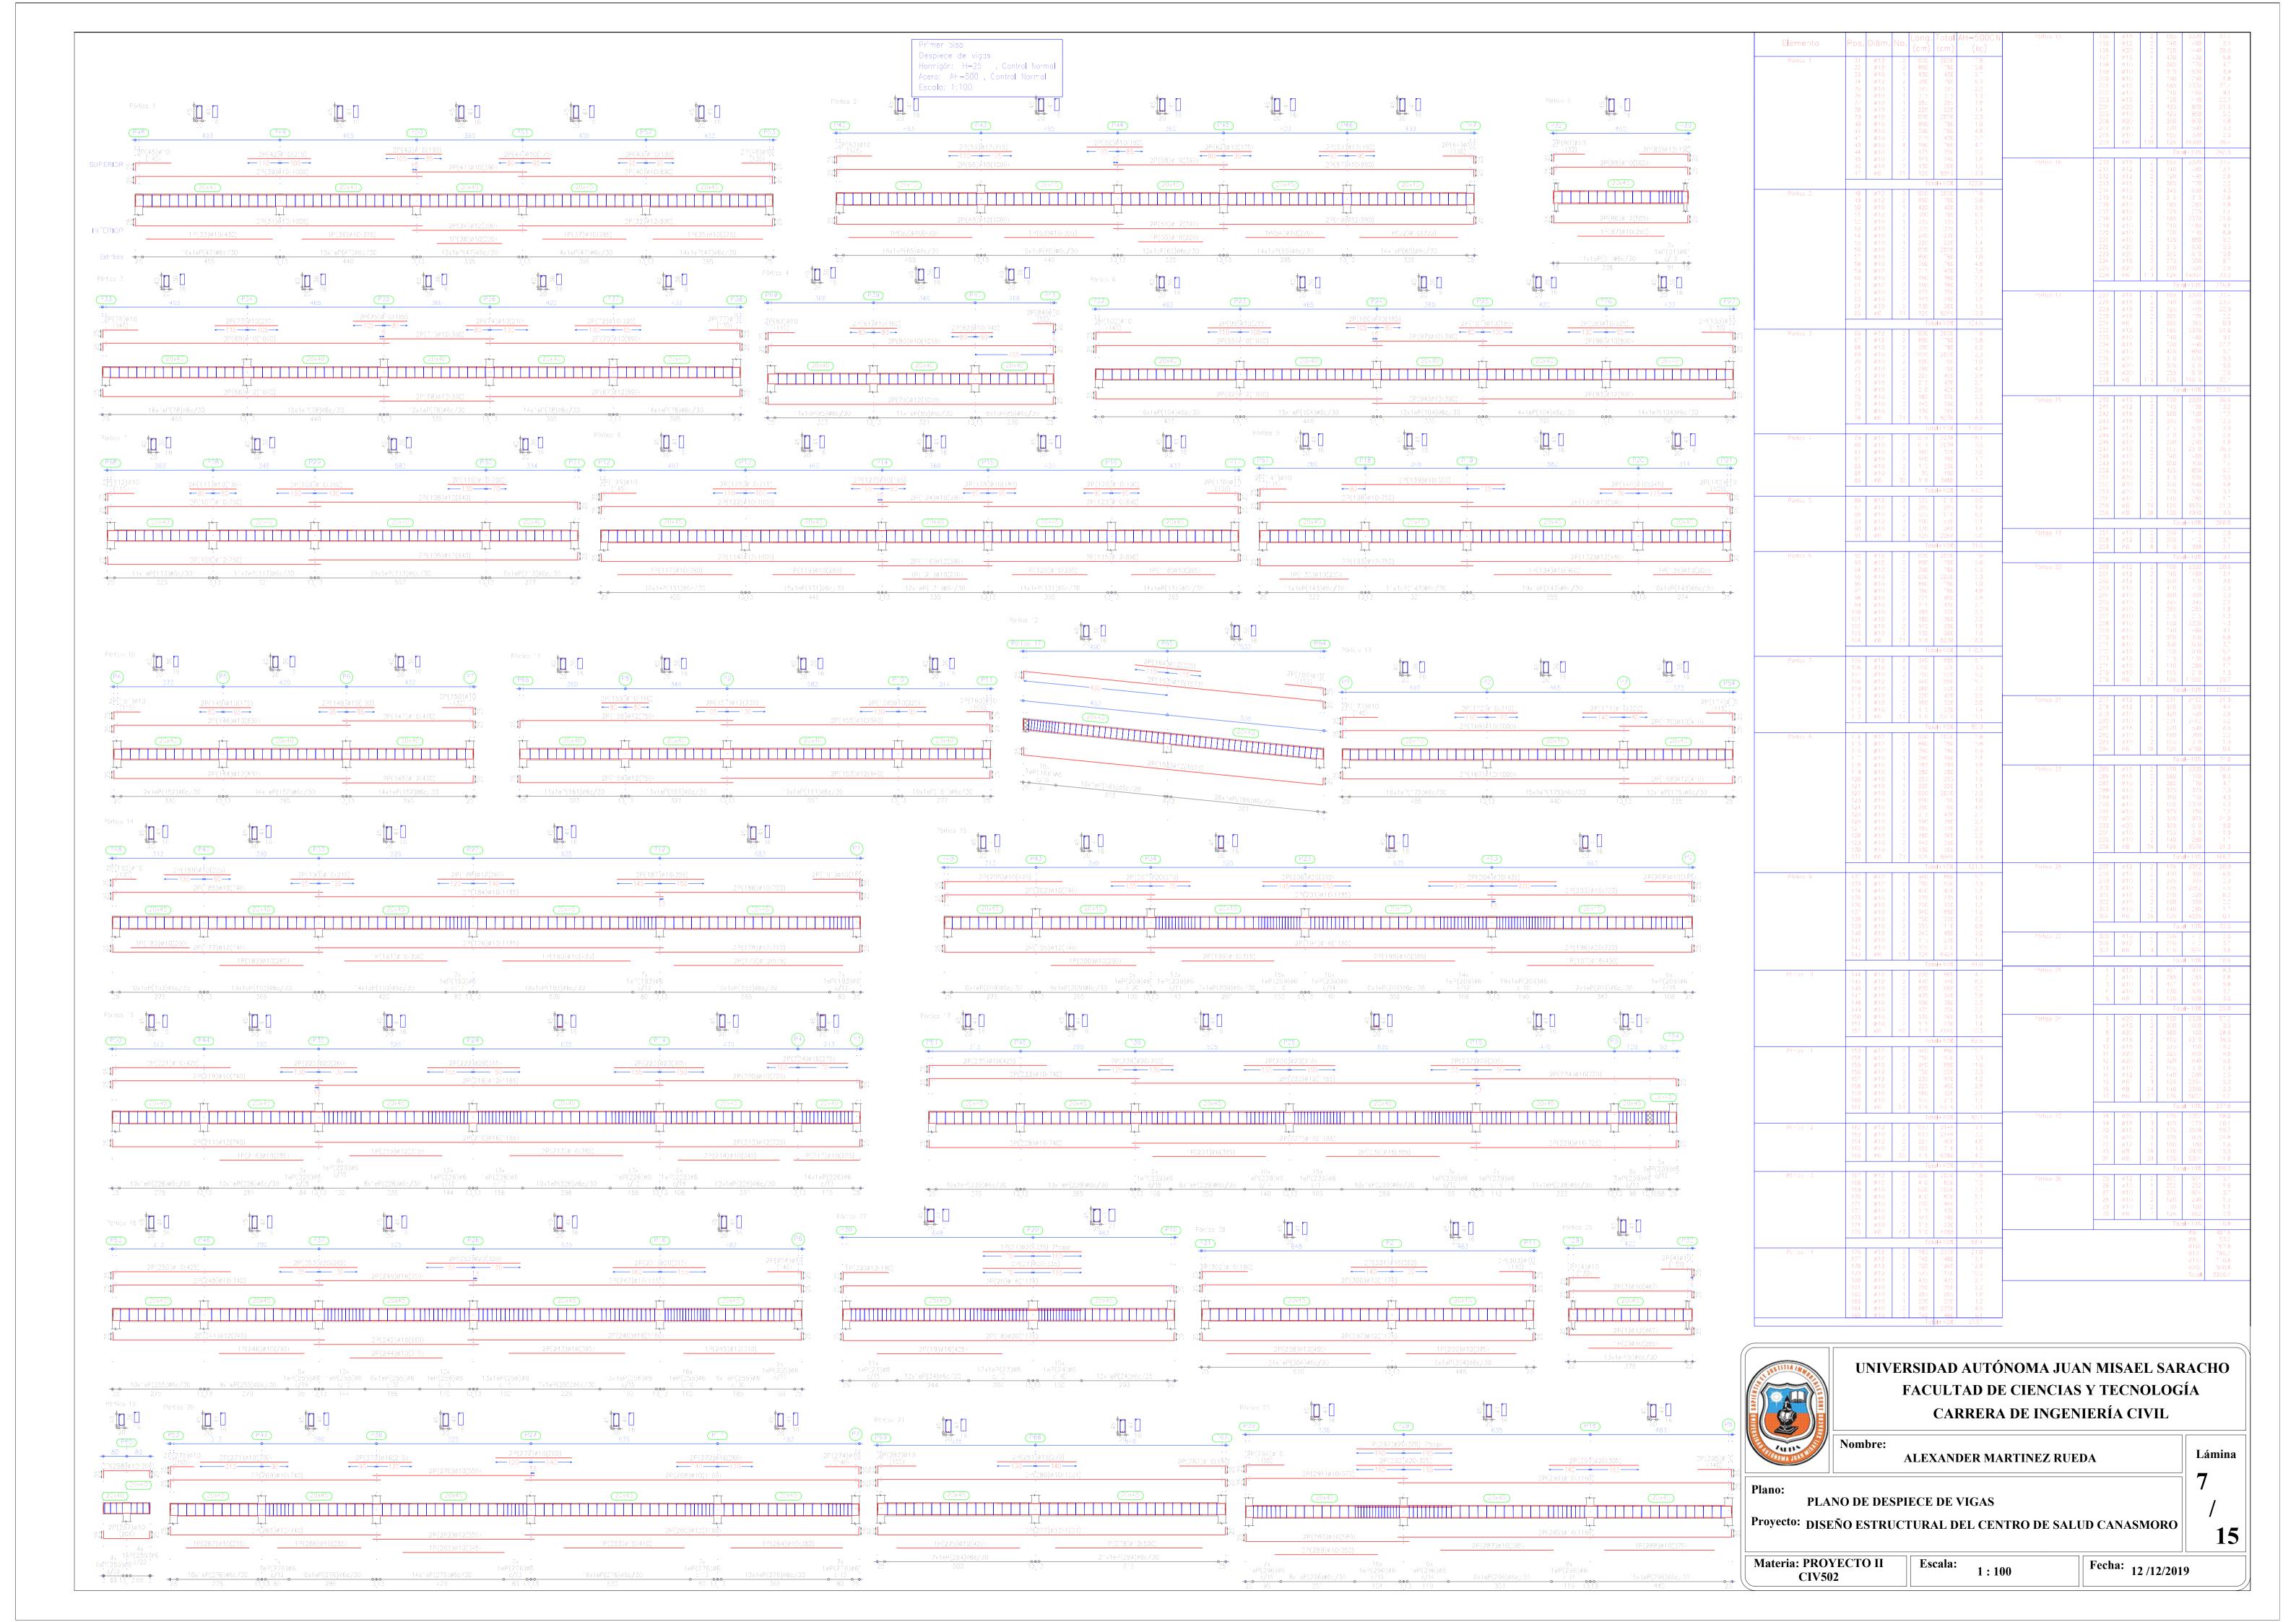

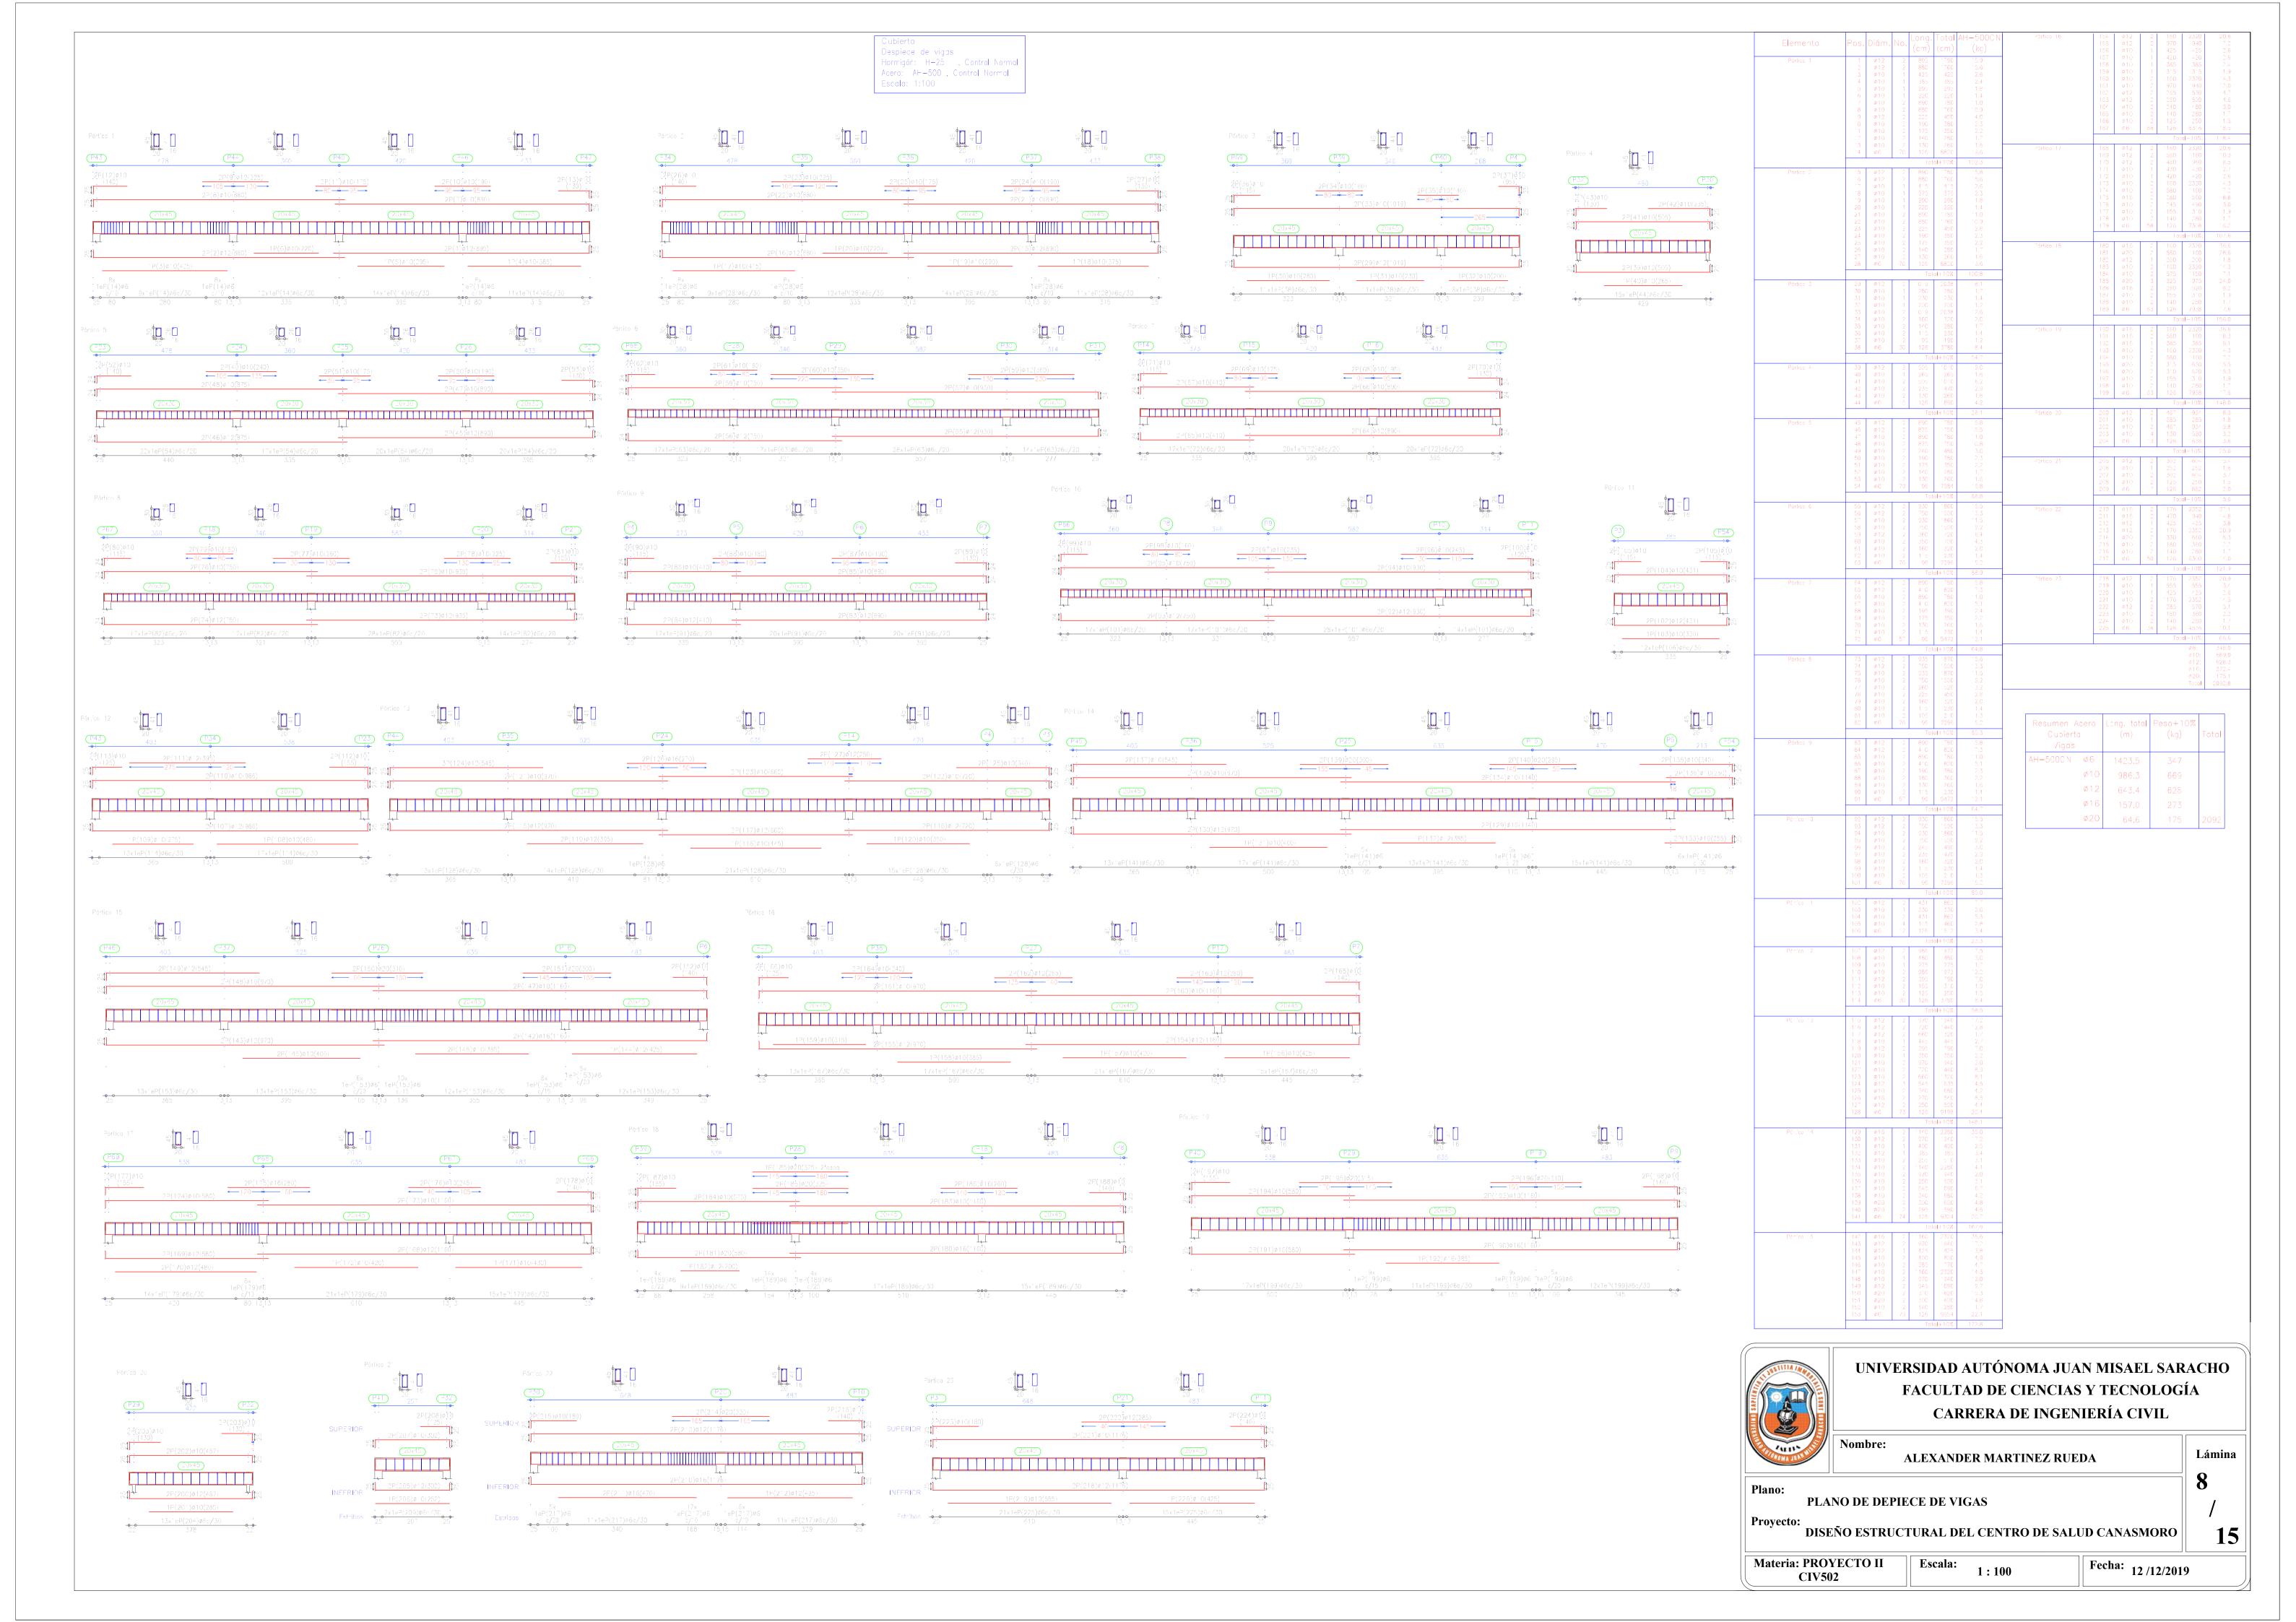

P1=P12=P13 P22=P33 P42=P48 P49=P50 P51=P52 P53		P3=P4=P5=P6=P7 P8=P9=P10=P11 P14=P18=P21 P23=P31=P32 P34=P36=P40 P41=P43=P44 P45=P46=P47 P54		r	P17=P27 P38=P67 P68=P69	P19	P20	P29	P30	P39	P55	P56	P57	P58=P59 P60=P61	P62	P63	P64	P65	P66		
		25 4×12(298)	25 25 4ø12(298)	25 25 4ø12(298)	25 25 20 20 20 20 20 20 20 20 20 20 20 20 20	25 25 20 4012(298)	30 4¢16(298)	25 25 4ø12(298)	25 25 20 6ø16(298)	25 25 6\$12(298)									25 27 4ø12(298)	- Cubierta	stalle de estribade de silerce
		21 22¢6c/15(99)	21 22ø6c/15(99)	21 22ø6c/15(99)	21 22¢6c/15(99)	21 22ø6c/15(99)	26 17ø6c/2C(120)	21 22ø6c/15(99)	21 17ø6c/20(100)	21 22ø6c/15(99)									21 22ø6c/15(99)		etalle de estribado de pilares
25 25 4ø12(538)	25 25 4ø16(338)	25 25 4×12(375)	25 25 4ø12(375)	25 25 6ø12(375)	25 25 20 20 20 20 20 20 20 20 20 20 20 20 20	25	30 30 4¢16(385)	25 25 27 8ø'2(375)	25	25 25 20 6 × 12(375)							25 4ø12(438) 4ø12(83)	25 4ø12(489) 4ø12(83)	25 25 4ø12(375)	Estribar en el enquentro bon el forjo	do
21 2426c/15(99)	21 18ø6c/20(100)	21 24¢6c/15(99)	21 24ø6c/15(99)	21 24ø6c/15(99)	21 24¢6c/15(99)	21 24ø6c/15(100)	26 18ø6c/2C(120)	21 24ø6c/15(99)	21 24ø6c/15(102)	21 24ø6c/15(99)							21 31¢6c/15(99)	21 3426c/15(99)	21 24ø6c/′5(99)		Armado del pilo:
	р <u>9</u> бх а			₽		<mark>р • q</mark> 62. а	<u>~</u>	D 0 0 0 0 0 0 0 0 0 0 0 0 0 0 0 0 0 0 0	p · q							25 4ø12(438) 4ø12(83)				Descanso N°2(Rampa)	
				& <u></u>		₽ • • • • • • • • • • • • • • • • • • •			D° Q Geo.d	& o	25 4ø12(197) 4ø12(83) 21 ′5ø6c/15(99)	25 4ø12(245) 4ø12(83) 21 18ø6c/15(99)	25 4ø12(293) 4ø12(83)	25 4ø12(338) 4ø12(83) 21 24ø6c/15(99)	25 4ø12(388) 4ø12(383) 21 27ø6c/15(99)					Descanso N°1 (Rampa) Latricor en el encuentro con el forço Nivel $0+00$	do
25 4012(235) 4012(83) 21 15060/15(99)	25 4Ø16(245) 4Ø16(93) Z 21 11Ø6c/20(100)	25 4012(235) 4012(83) 4012(83)	25 4ø12(235) 4ø12(88) 21 ′5ø6c/15(99)	25 6ø12(235) 6ø12(88) 72 21 15ø6c/15(99)	25 4012(235) 4012(93) 21 1546c/15(99)	25 Ø12 4Ø16(245) 2Ø12(235) 4Ø16(103) 2Ø12(93)	30 4¢16(245) 4¢16(103) 4¢16(103) 97 26 11¢6c/2C(120)	25 8ø12(235) 8ø12(93)	25 \$\psi \ \ \ \ \ \ \ \ \ \ \ \ \ \ \ \ \ \ \	25 6ø12(235) 6ø12(83) 7 21 15ø6s/15(99)									25 4ø12(235) 4ø12(33) 7 21 15ø6c/~5(99)	Cimentación	

Cuadro de pilares

Hormigón: H-25 , Control Normal Acero: AH-500 , Control Normal AH-500CN Ø6 3471.7 847 2236 200 Escala: 1:50

