

DESPIECE DE VIGAS PLANTA BAJA




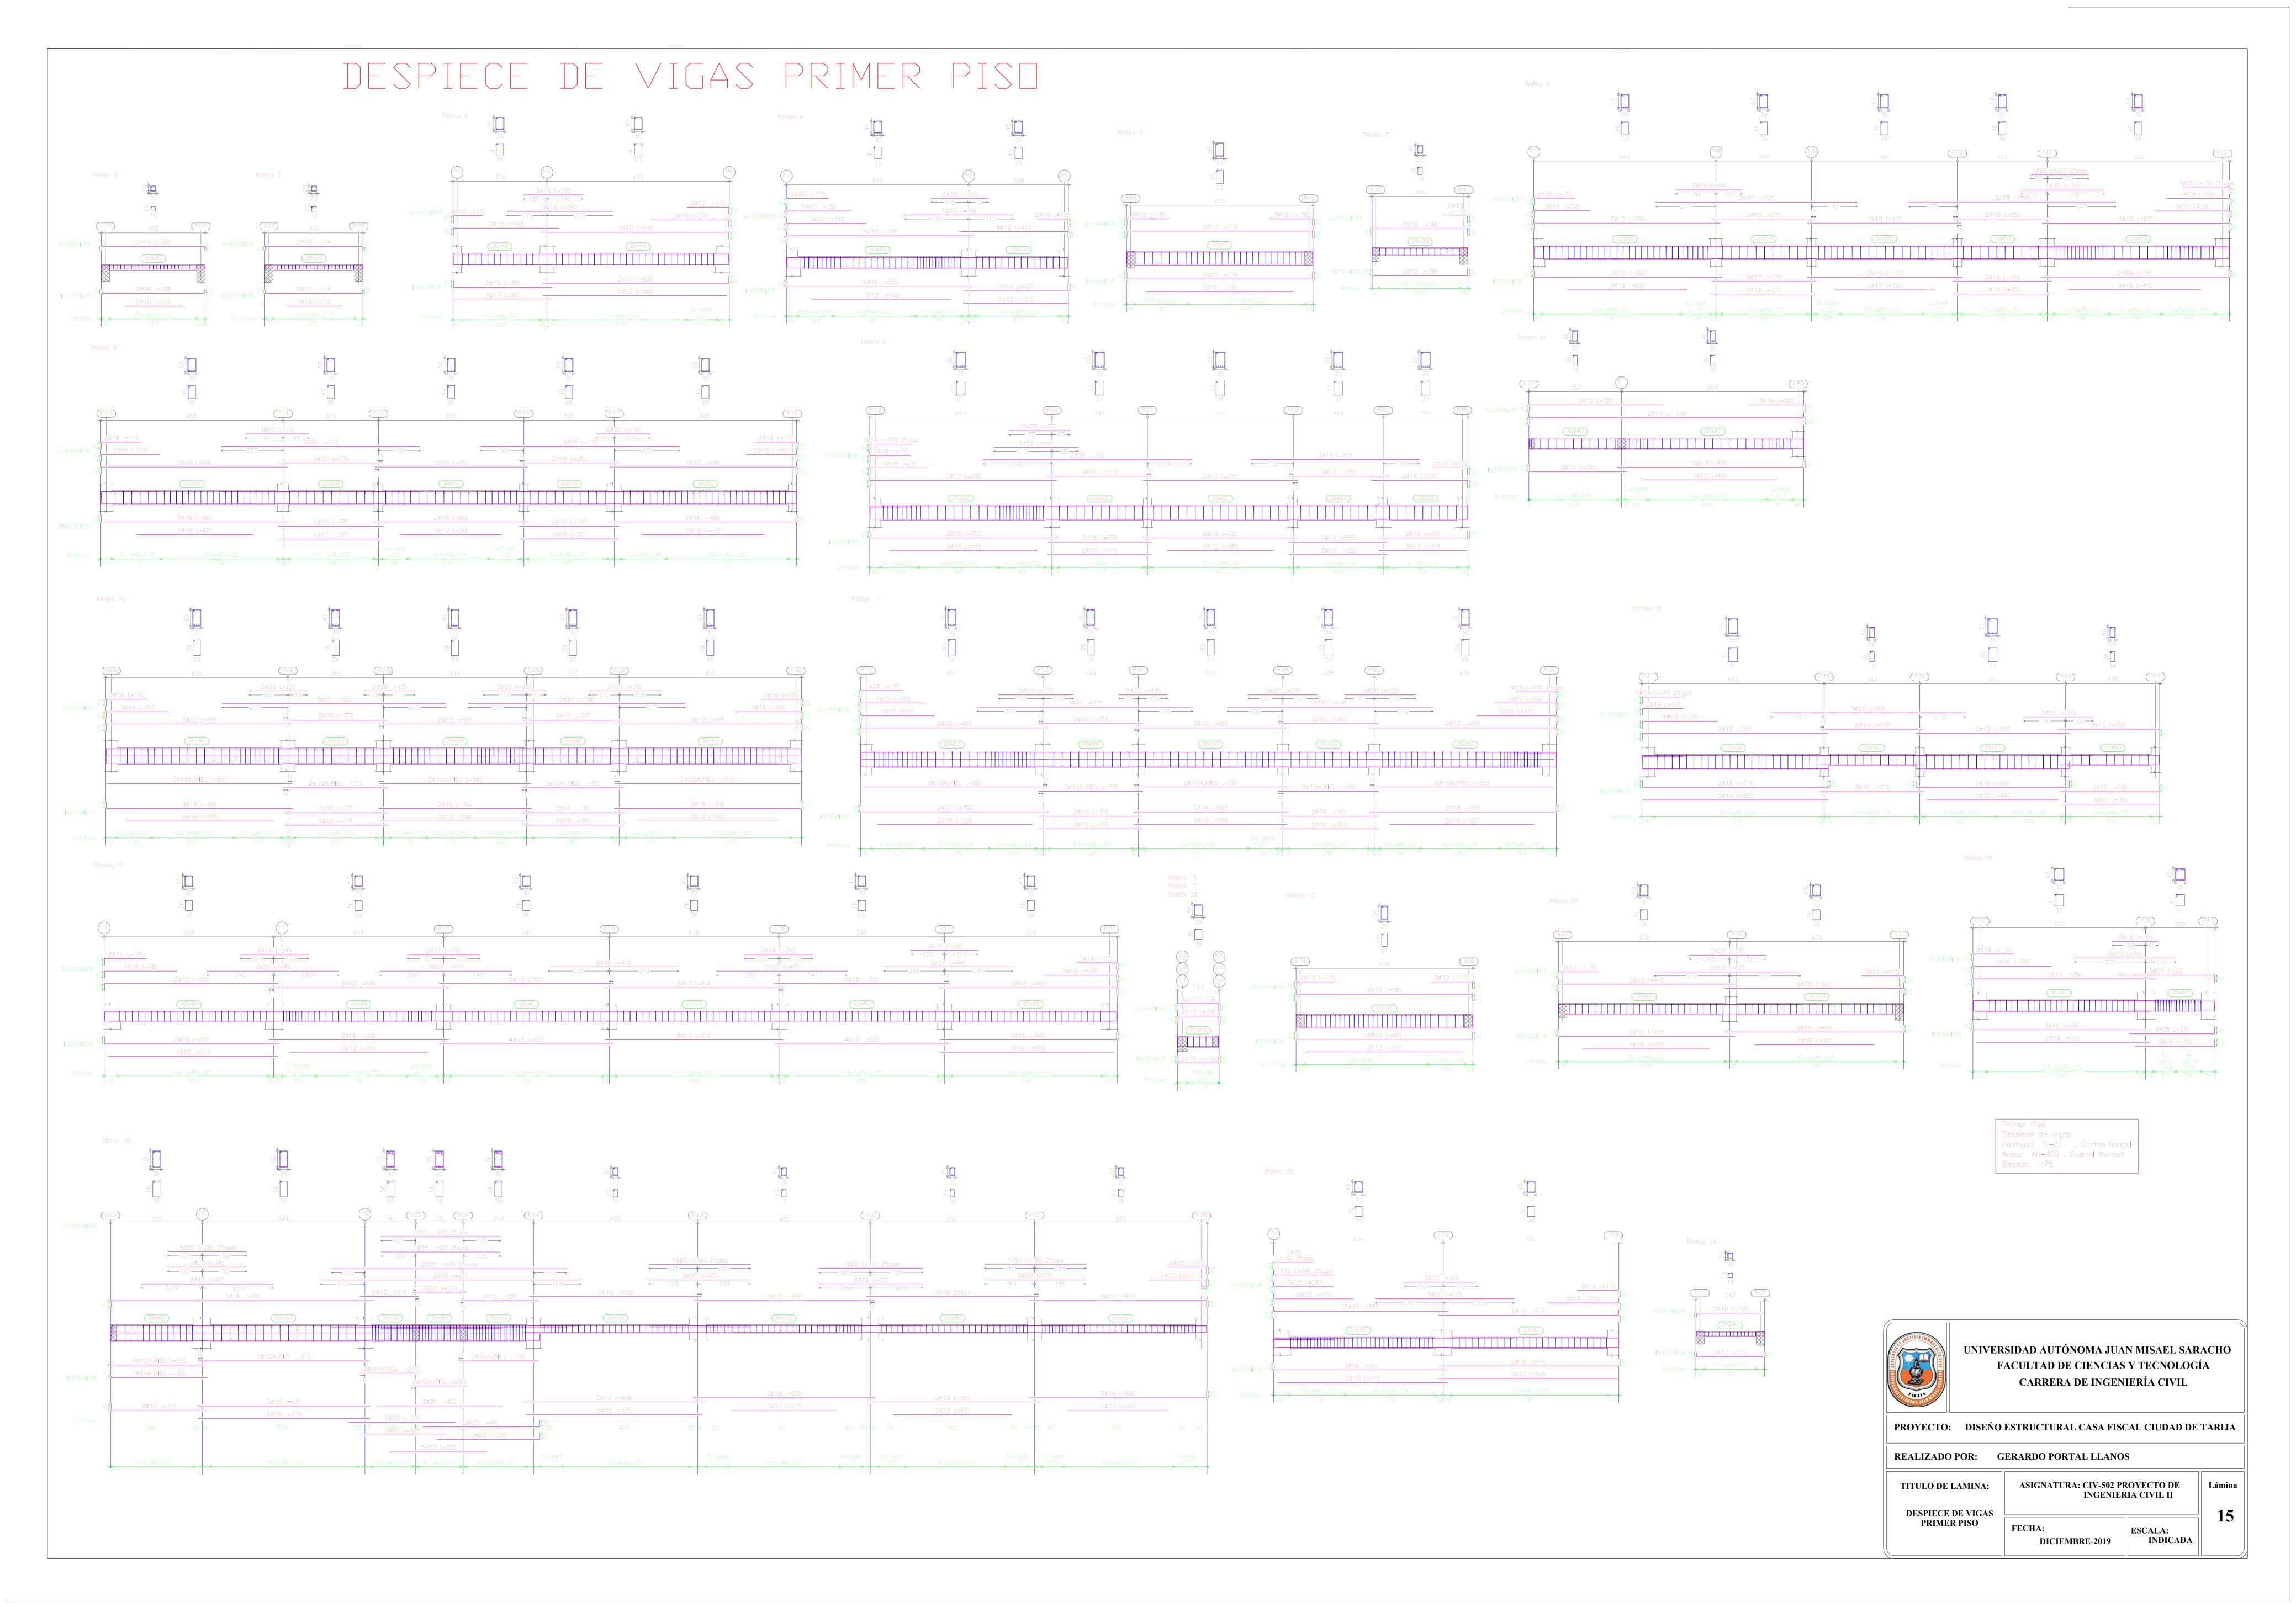


DESPIECE DE VIGAS PRIMER PISO UNIVERSIDAD AUTÓNOMA JUAN MISAEL SARACHO FACULTAD DE CIENCIAS Y TECNOLOGÍA CARRERA DE INGENIERÍA CIVIL PROYECTO: DISEÑO ESTRUCTURAL CASA FISCAL CIUDAD DE TARIJA **REALIZADO POR:** GERARDO PORTAL LLANOS ASIGNATURA: CIV-502 PROYECTO DE Lámina TITULO DE LAMINA: INGENIERIA CIVIL II **DESPIECE DE VIGAS 16 PRIMER PISO** ESCALA: DICIEMBRE-2019 INDICADA

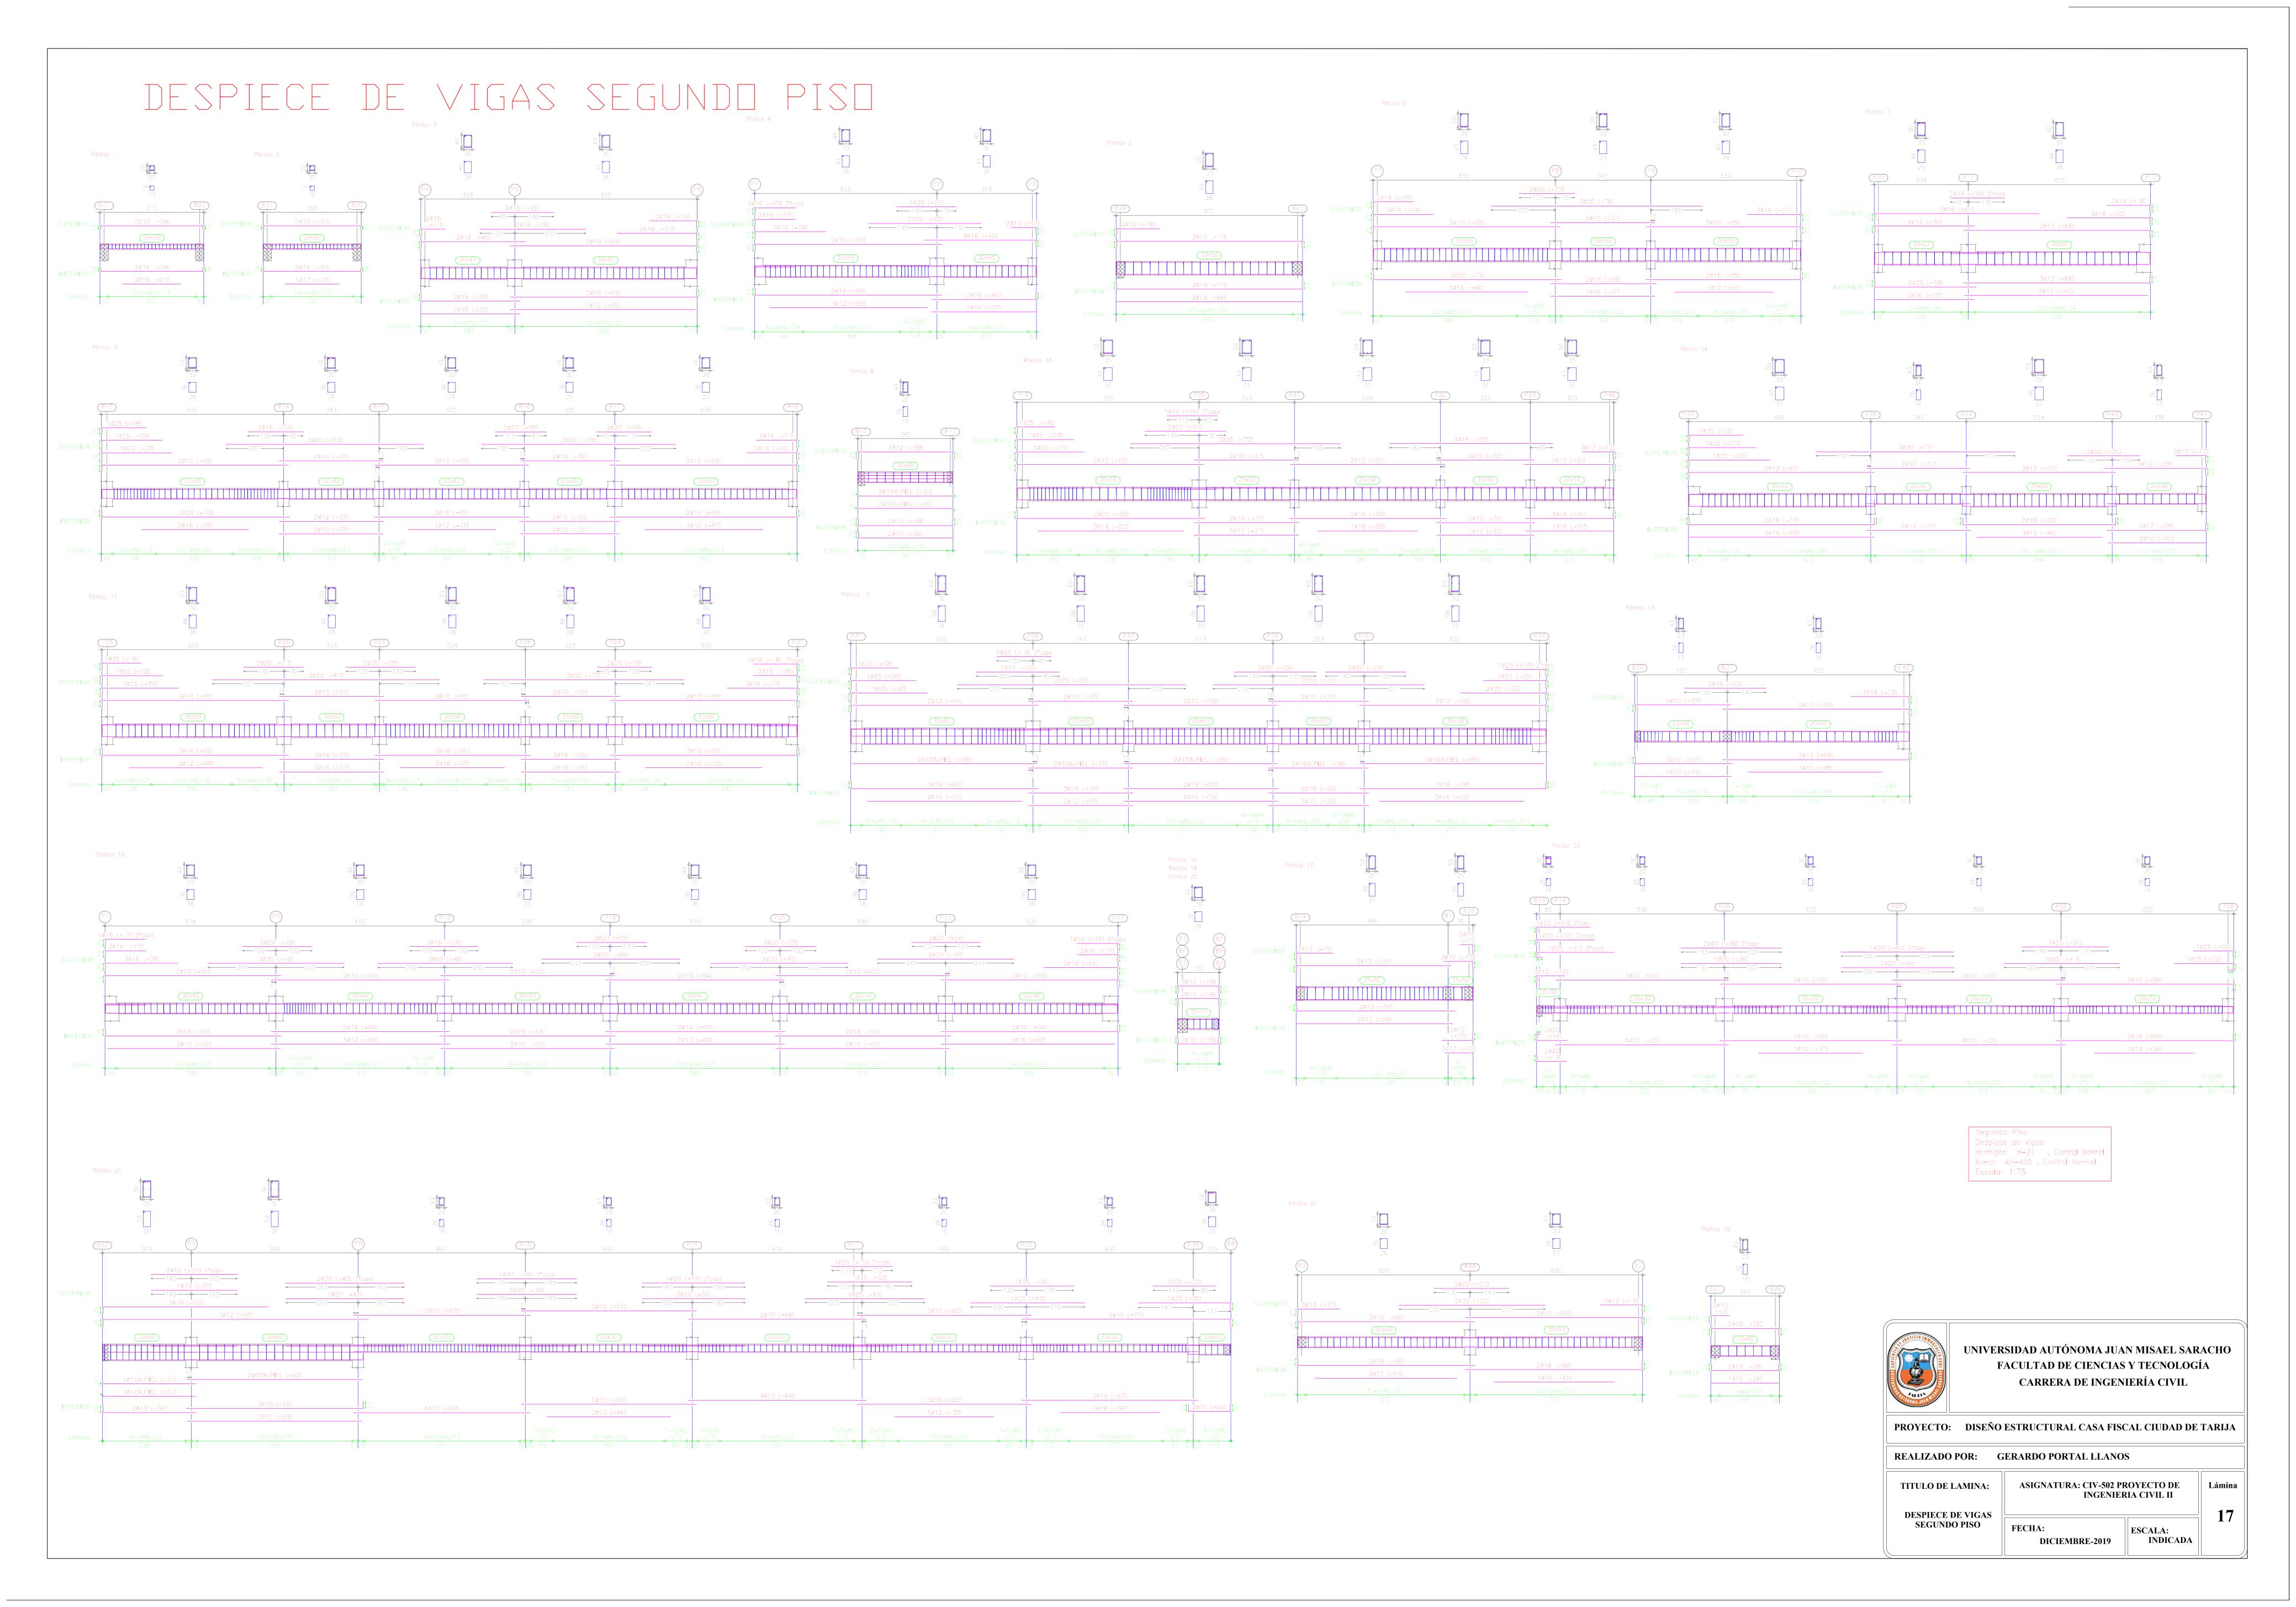



DESPIECE DE VIGAS SEGUNDO PISO

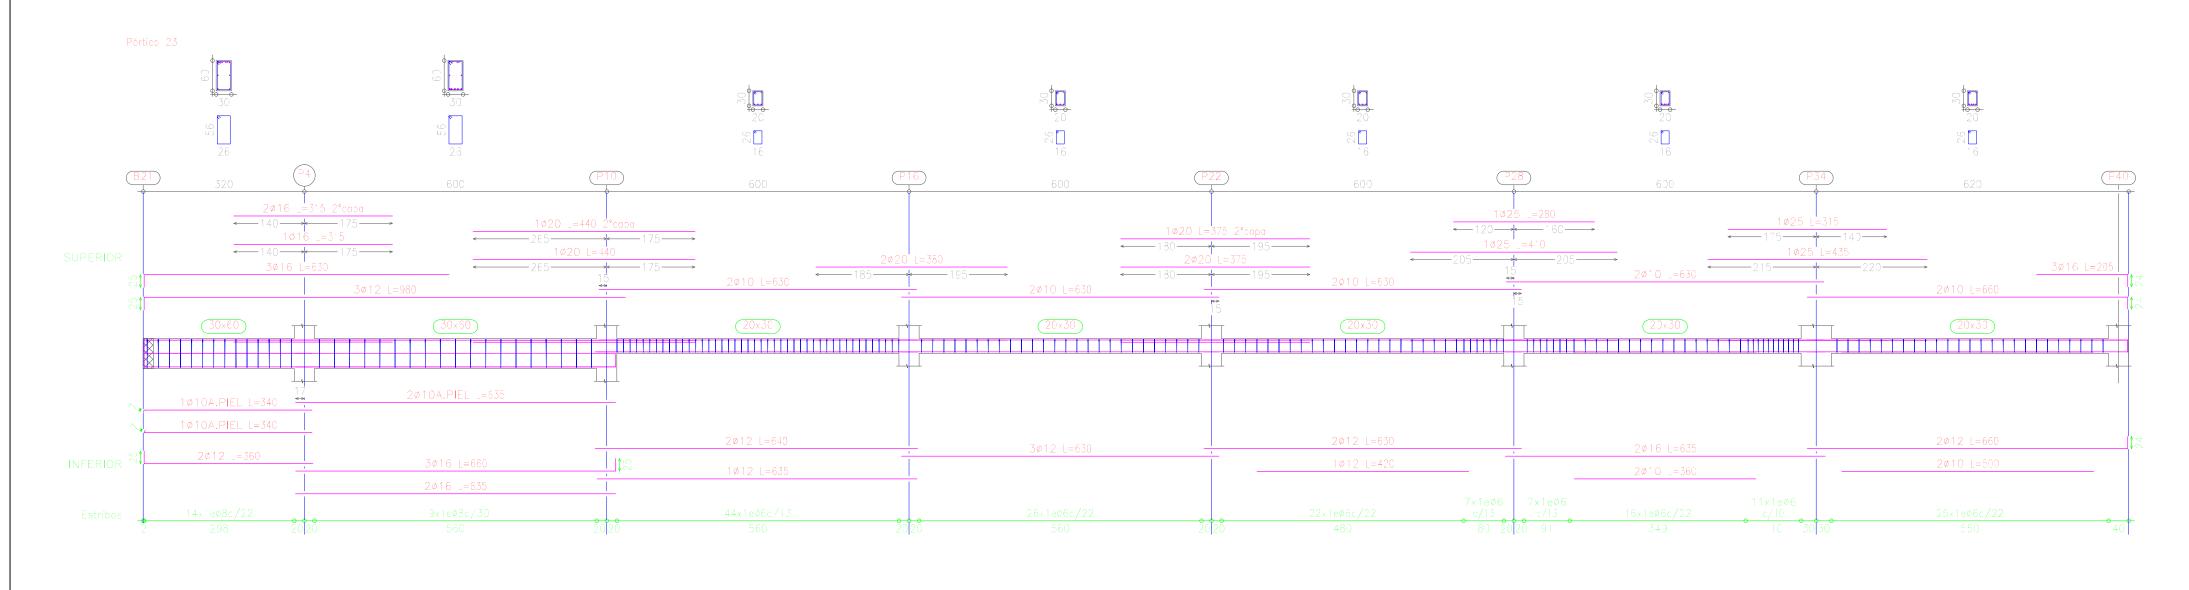

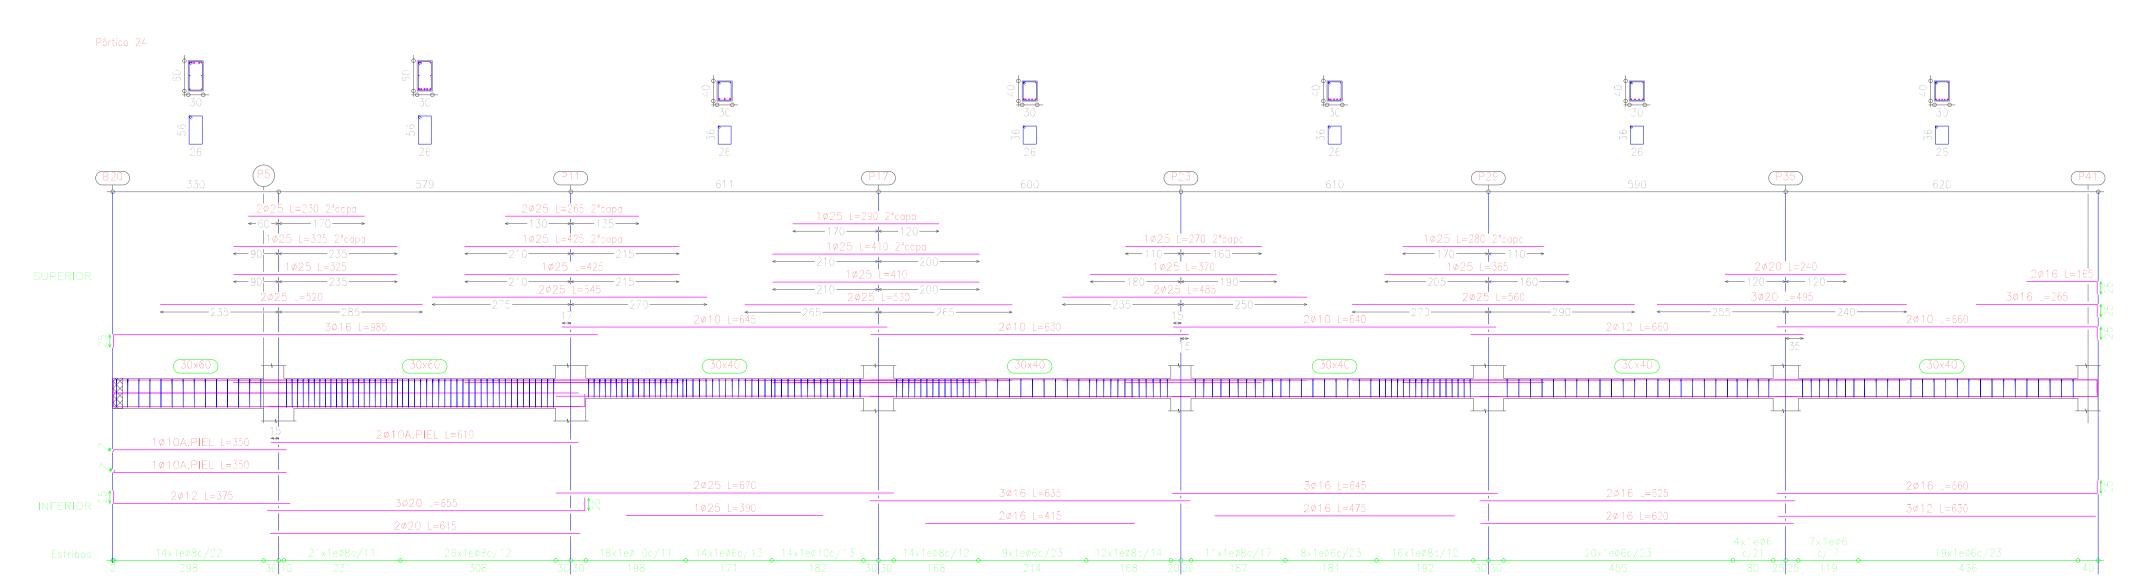

Segundo Piso Despiece de vigas Hormigón: H—21 , Control Normal Acero: AH—400 , Control Normal Escala: 1:75

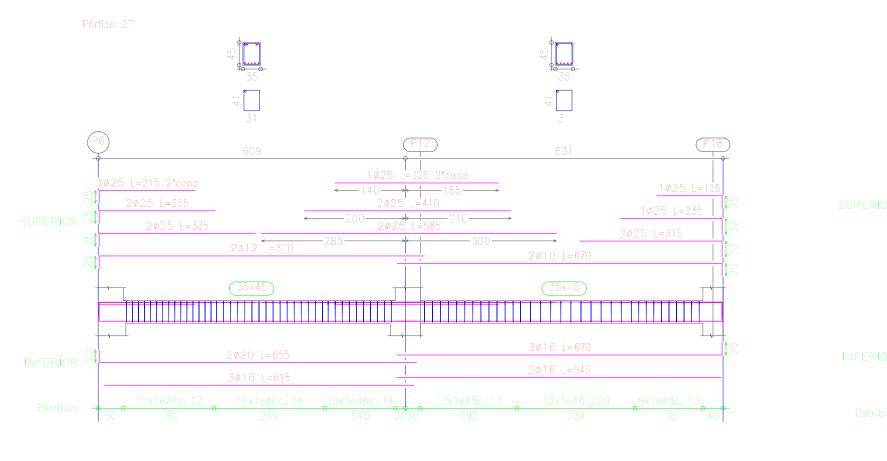

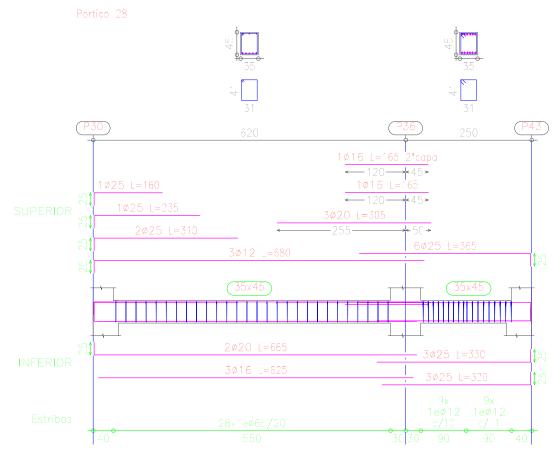



PROYECTO: DISEÑO ESTRUCTURAL CASA FISCAL CIUDAD DE TARIJA

REALIZADO POR: GERARDO PORTAL LLANOS

TITULO DE LAMINA:


DESPIECE DE VIGAS SEGUNDO PISO


ASIGNATURA: CIV-502 PROYECTO DE INGENIERIA CIVIL II


FECHA:


DICIEMBRE-2019


ESCALA:
INDICADA

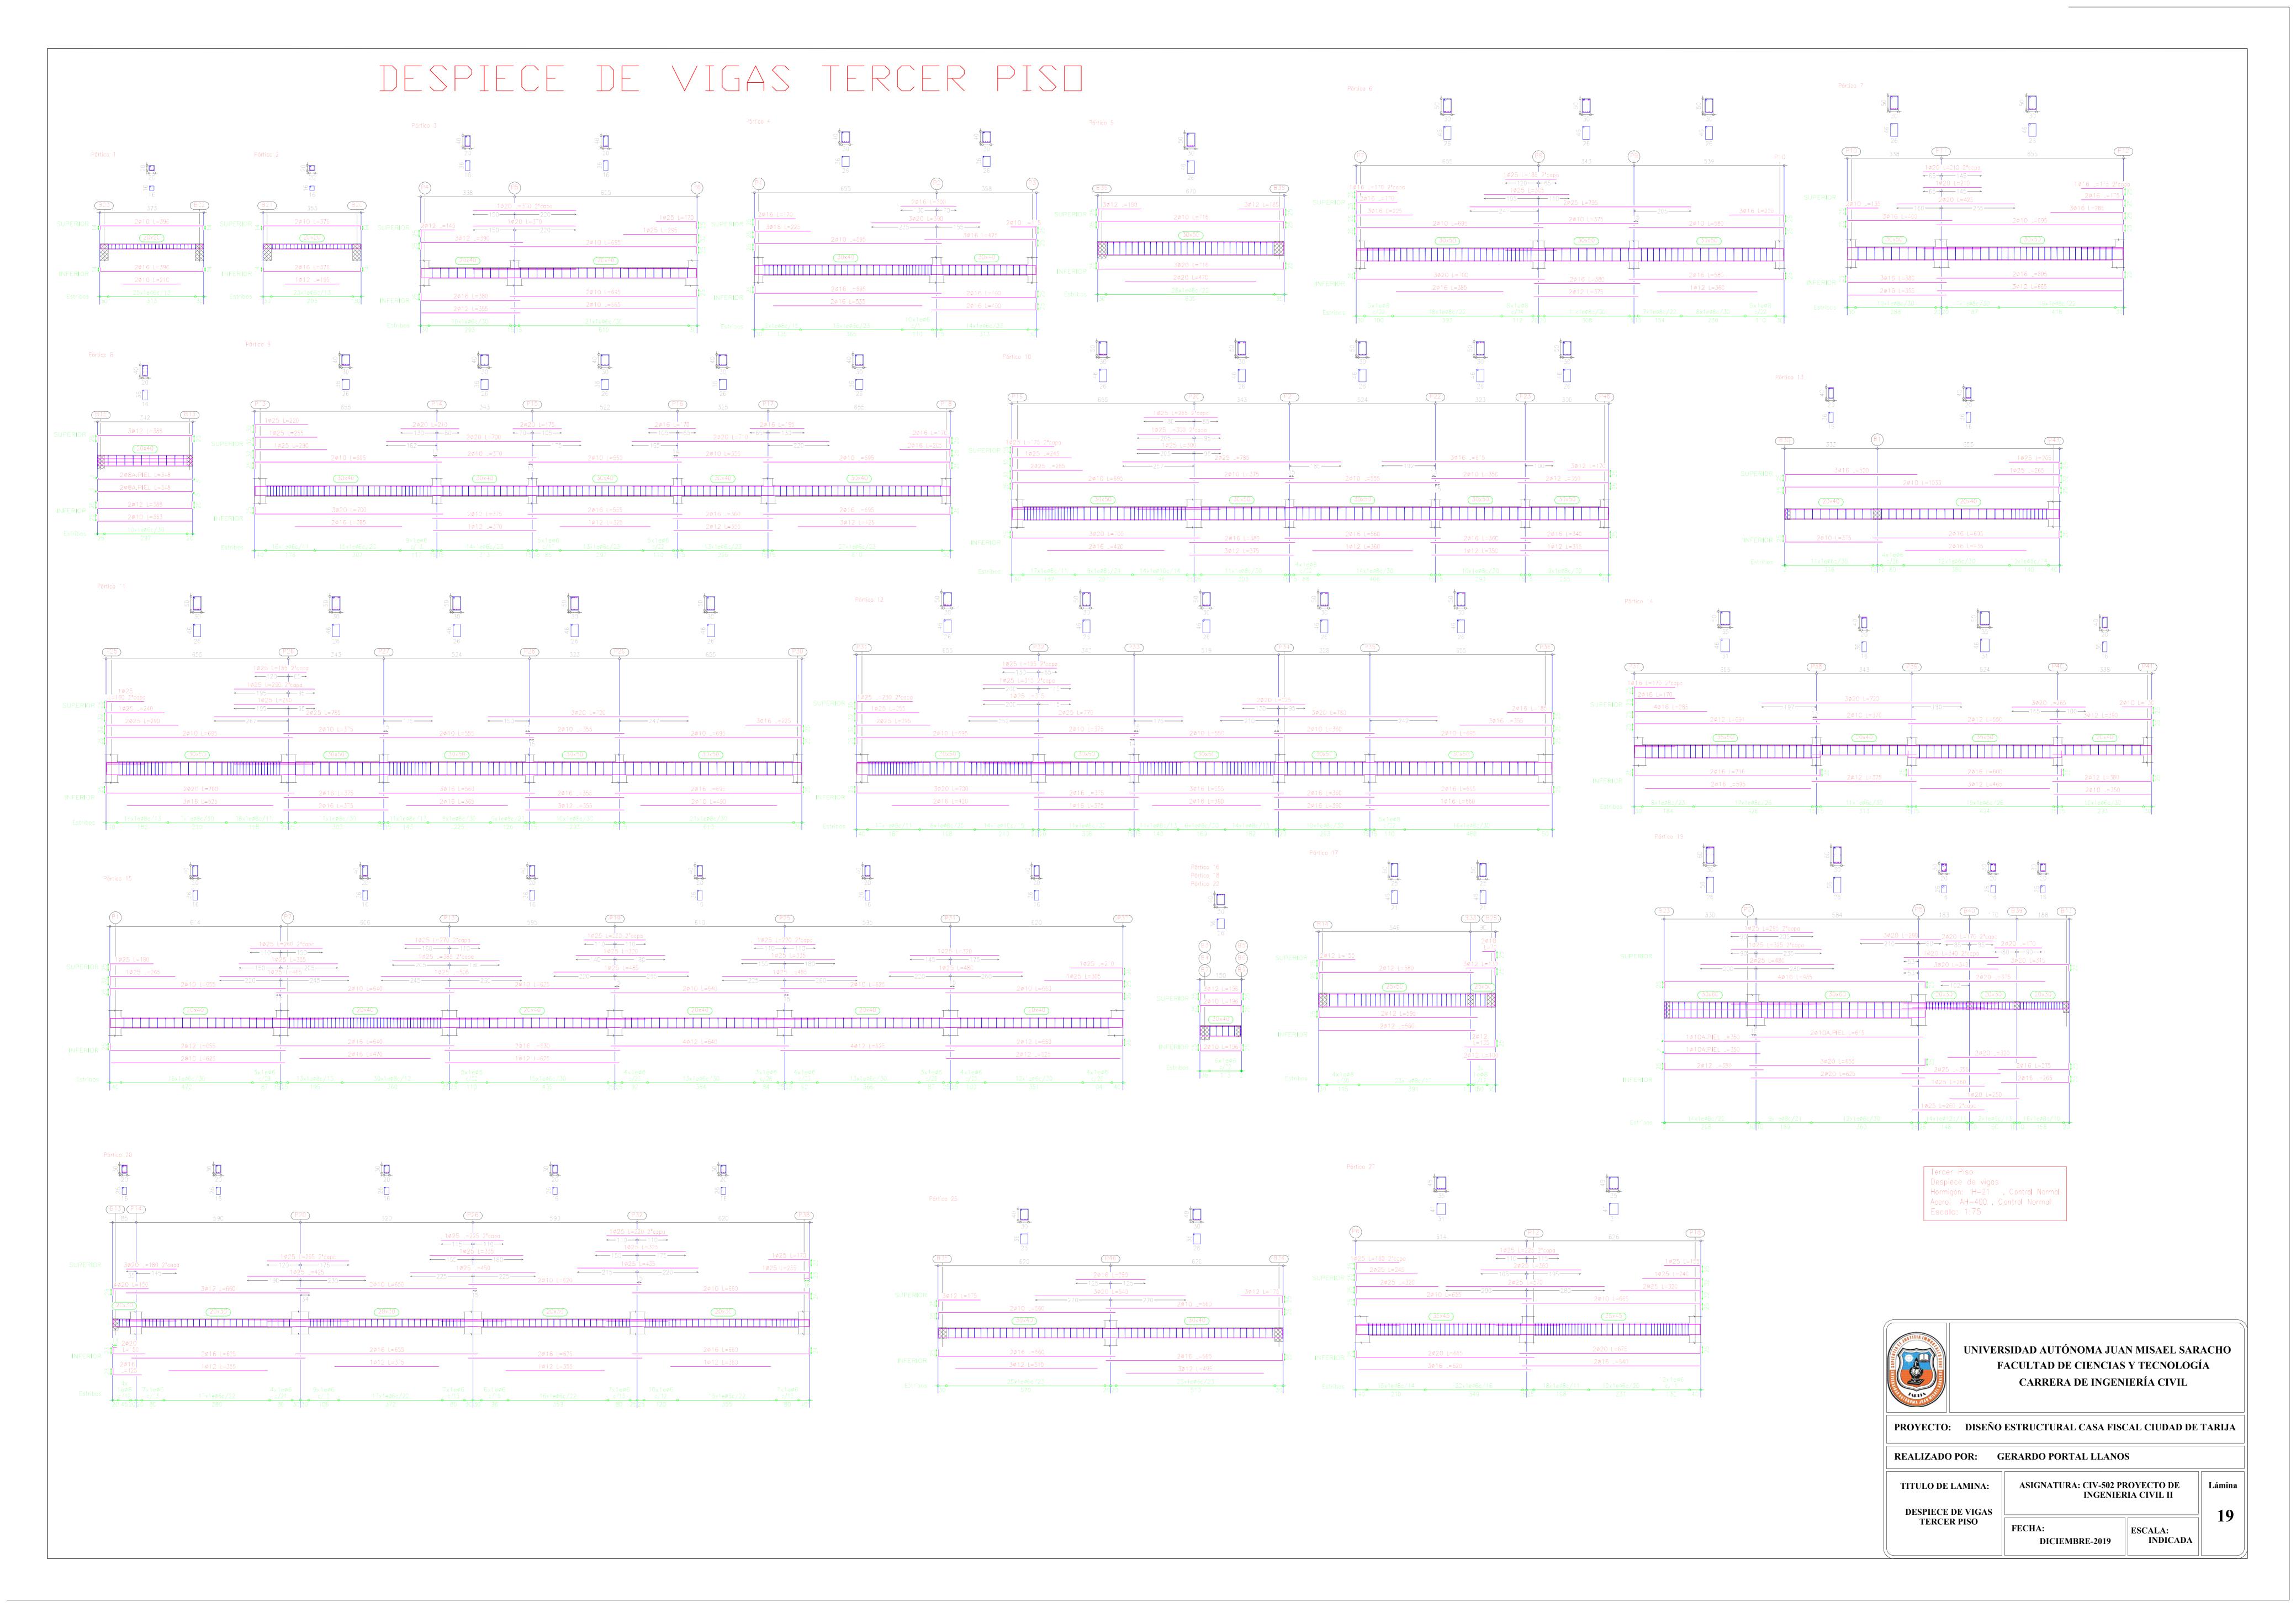


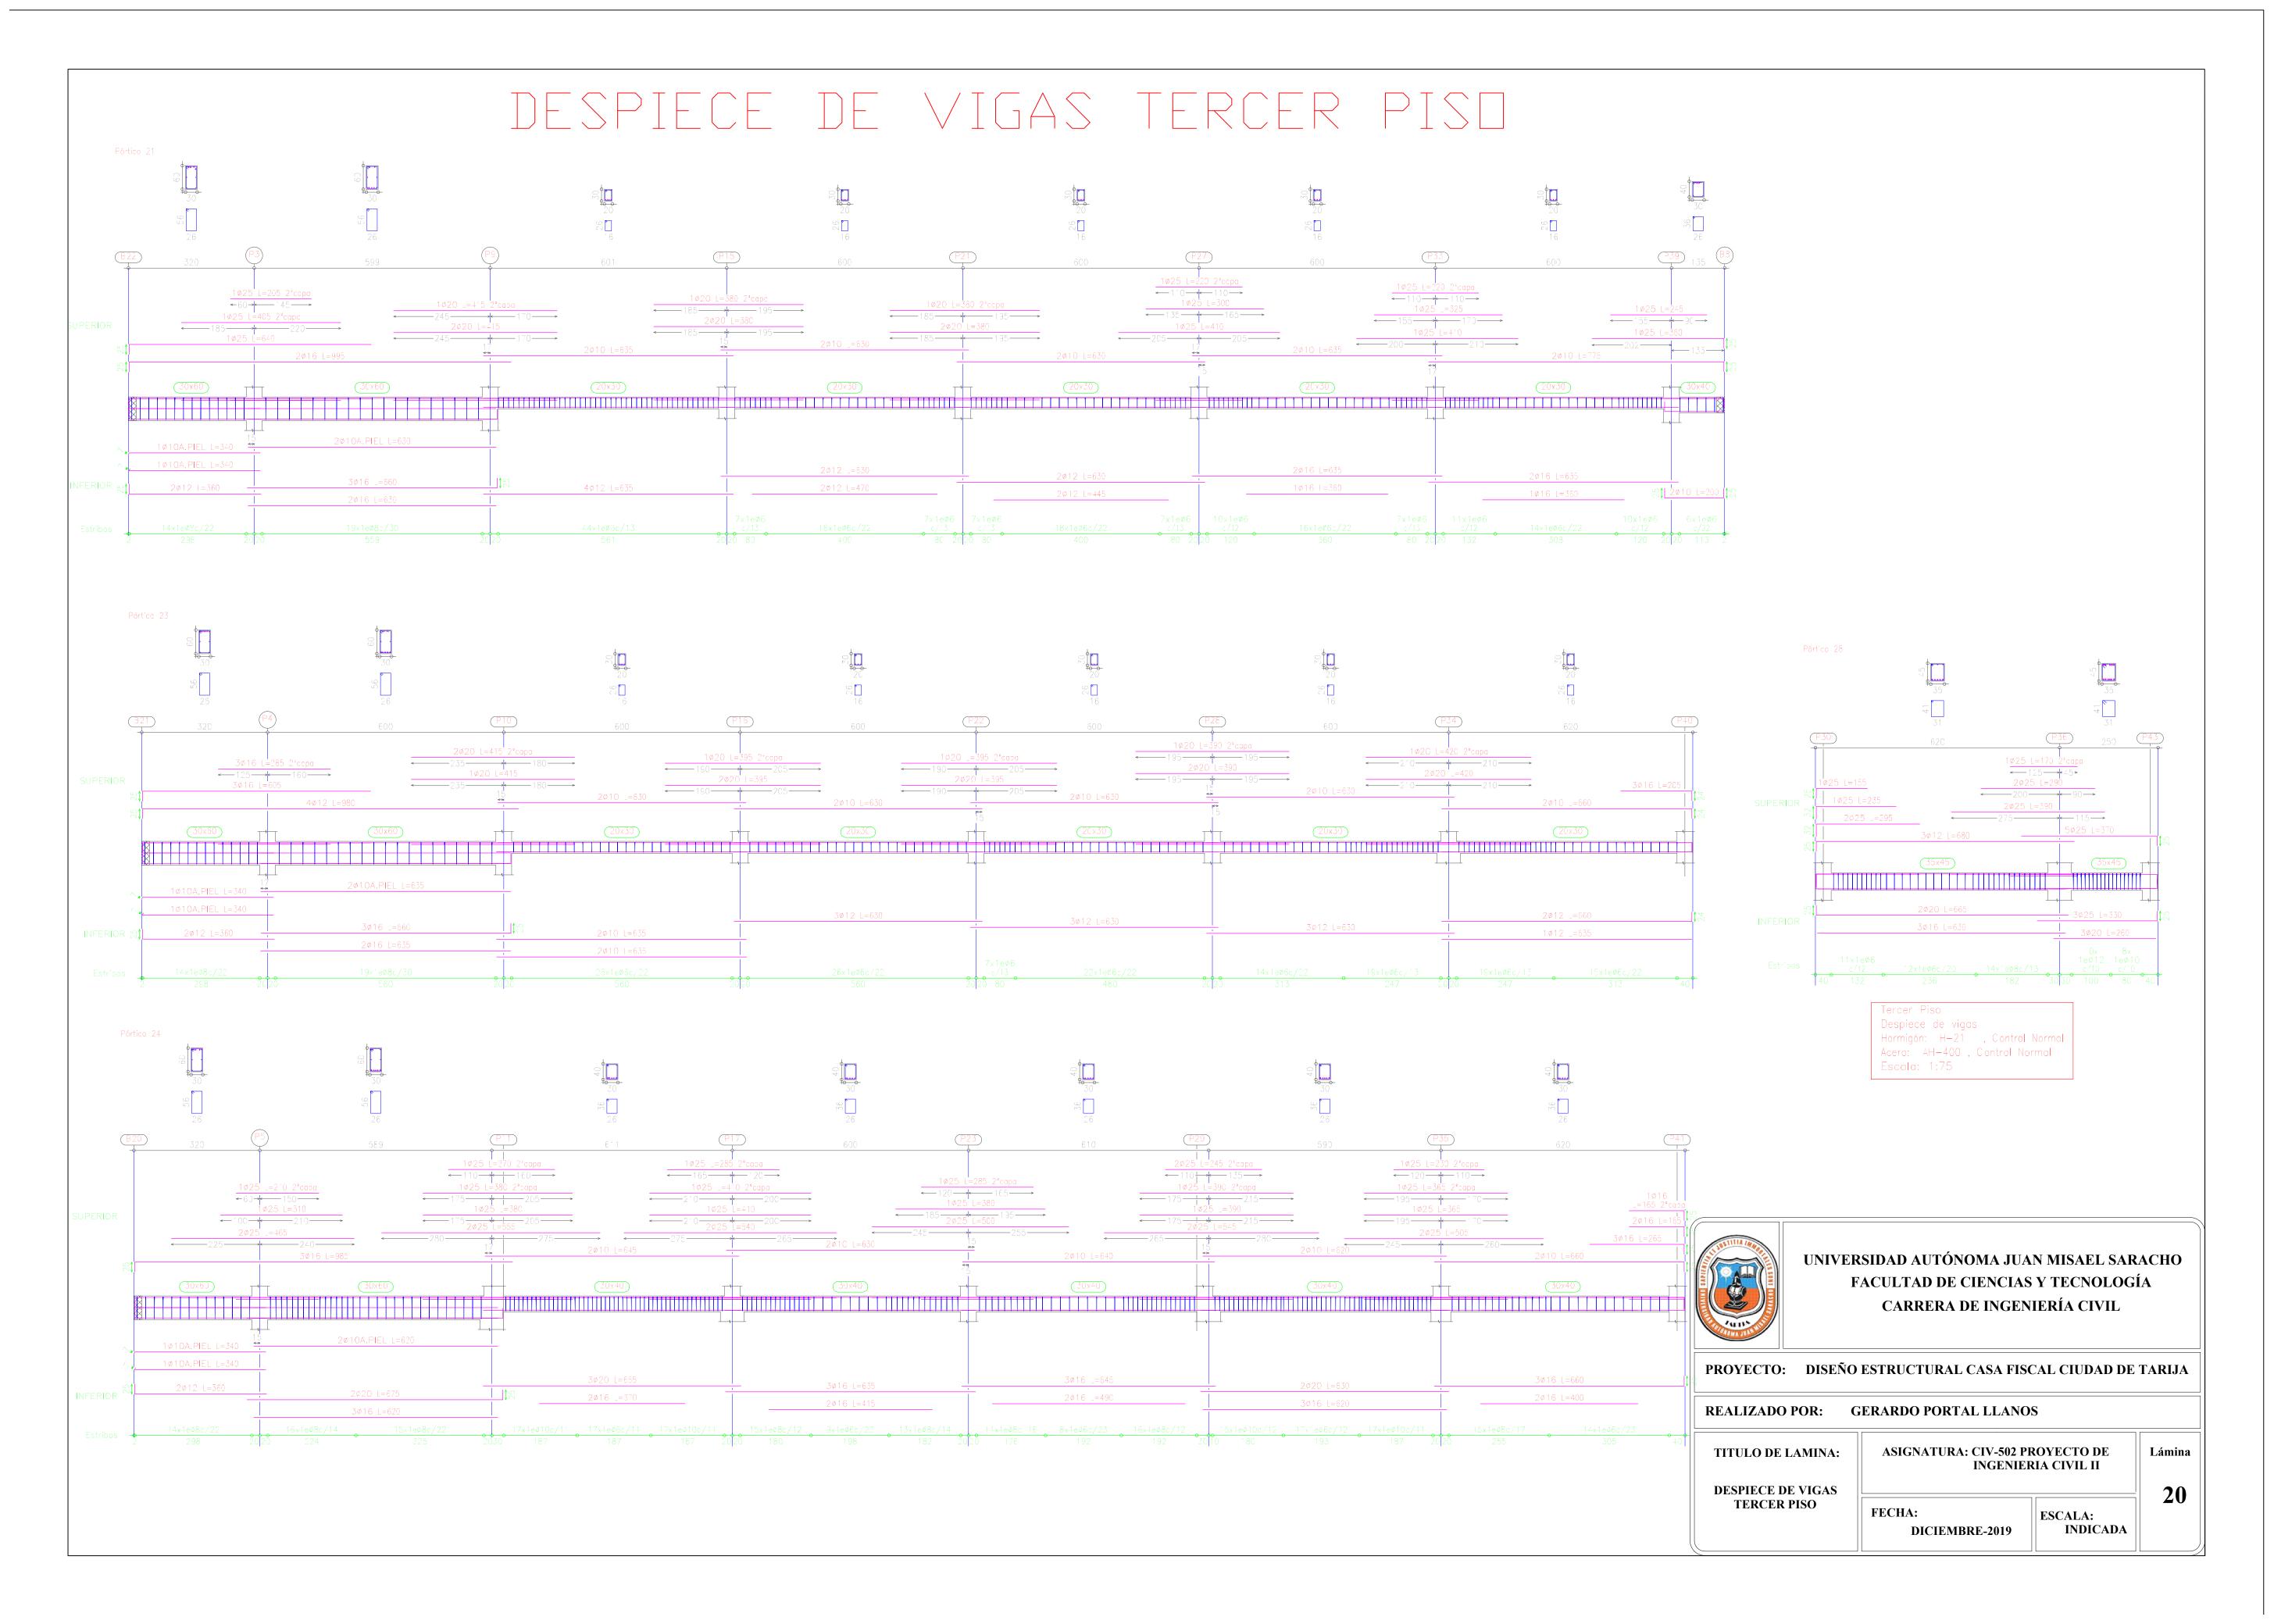


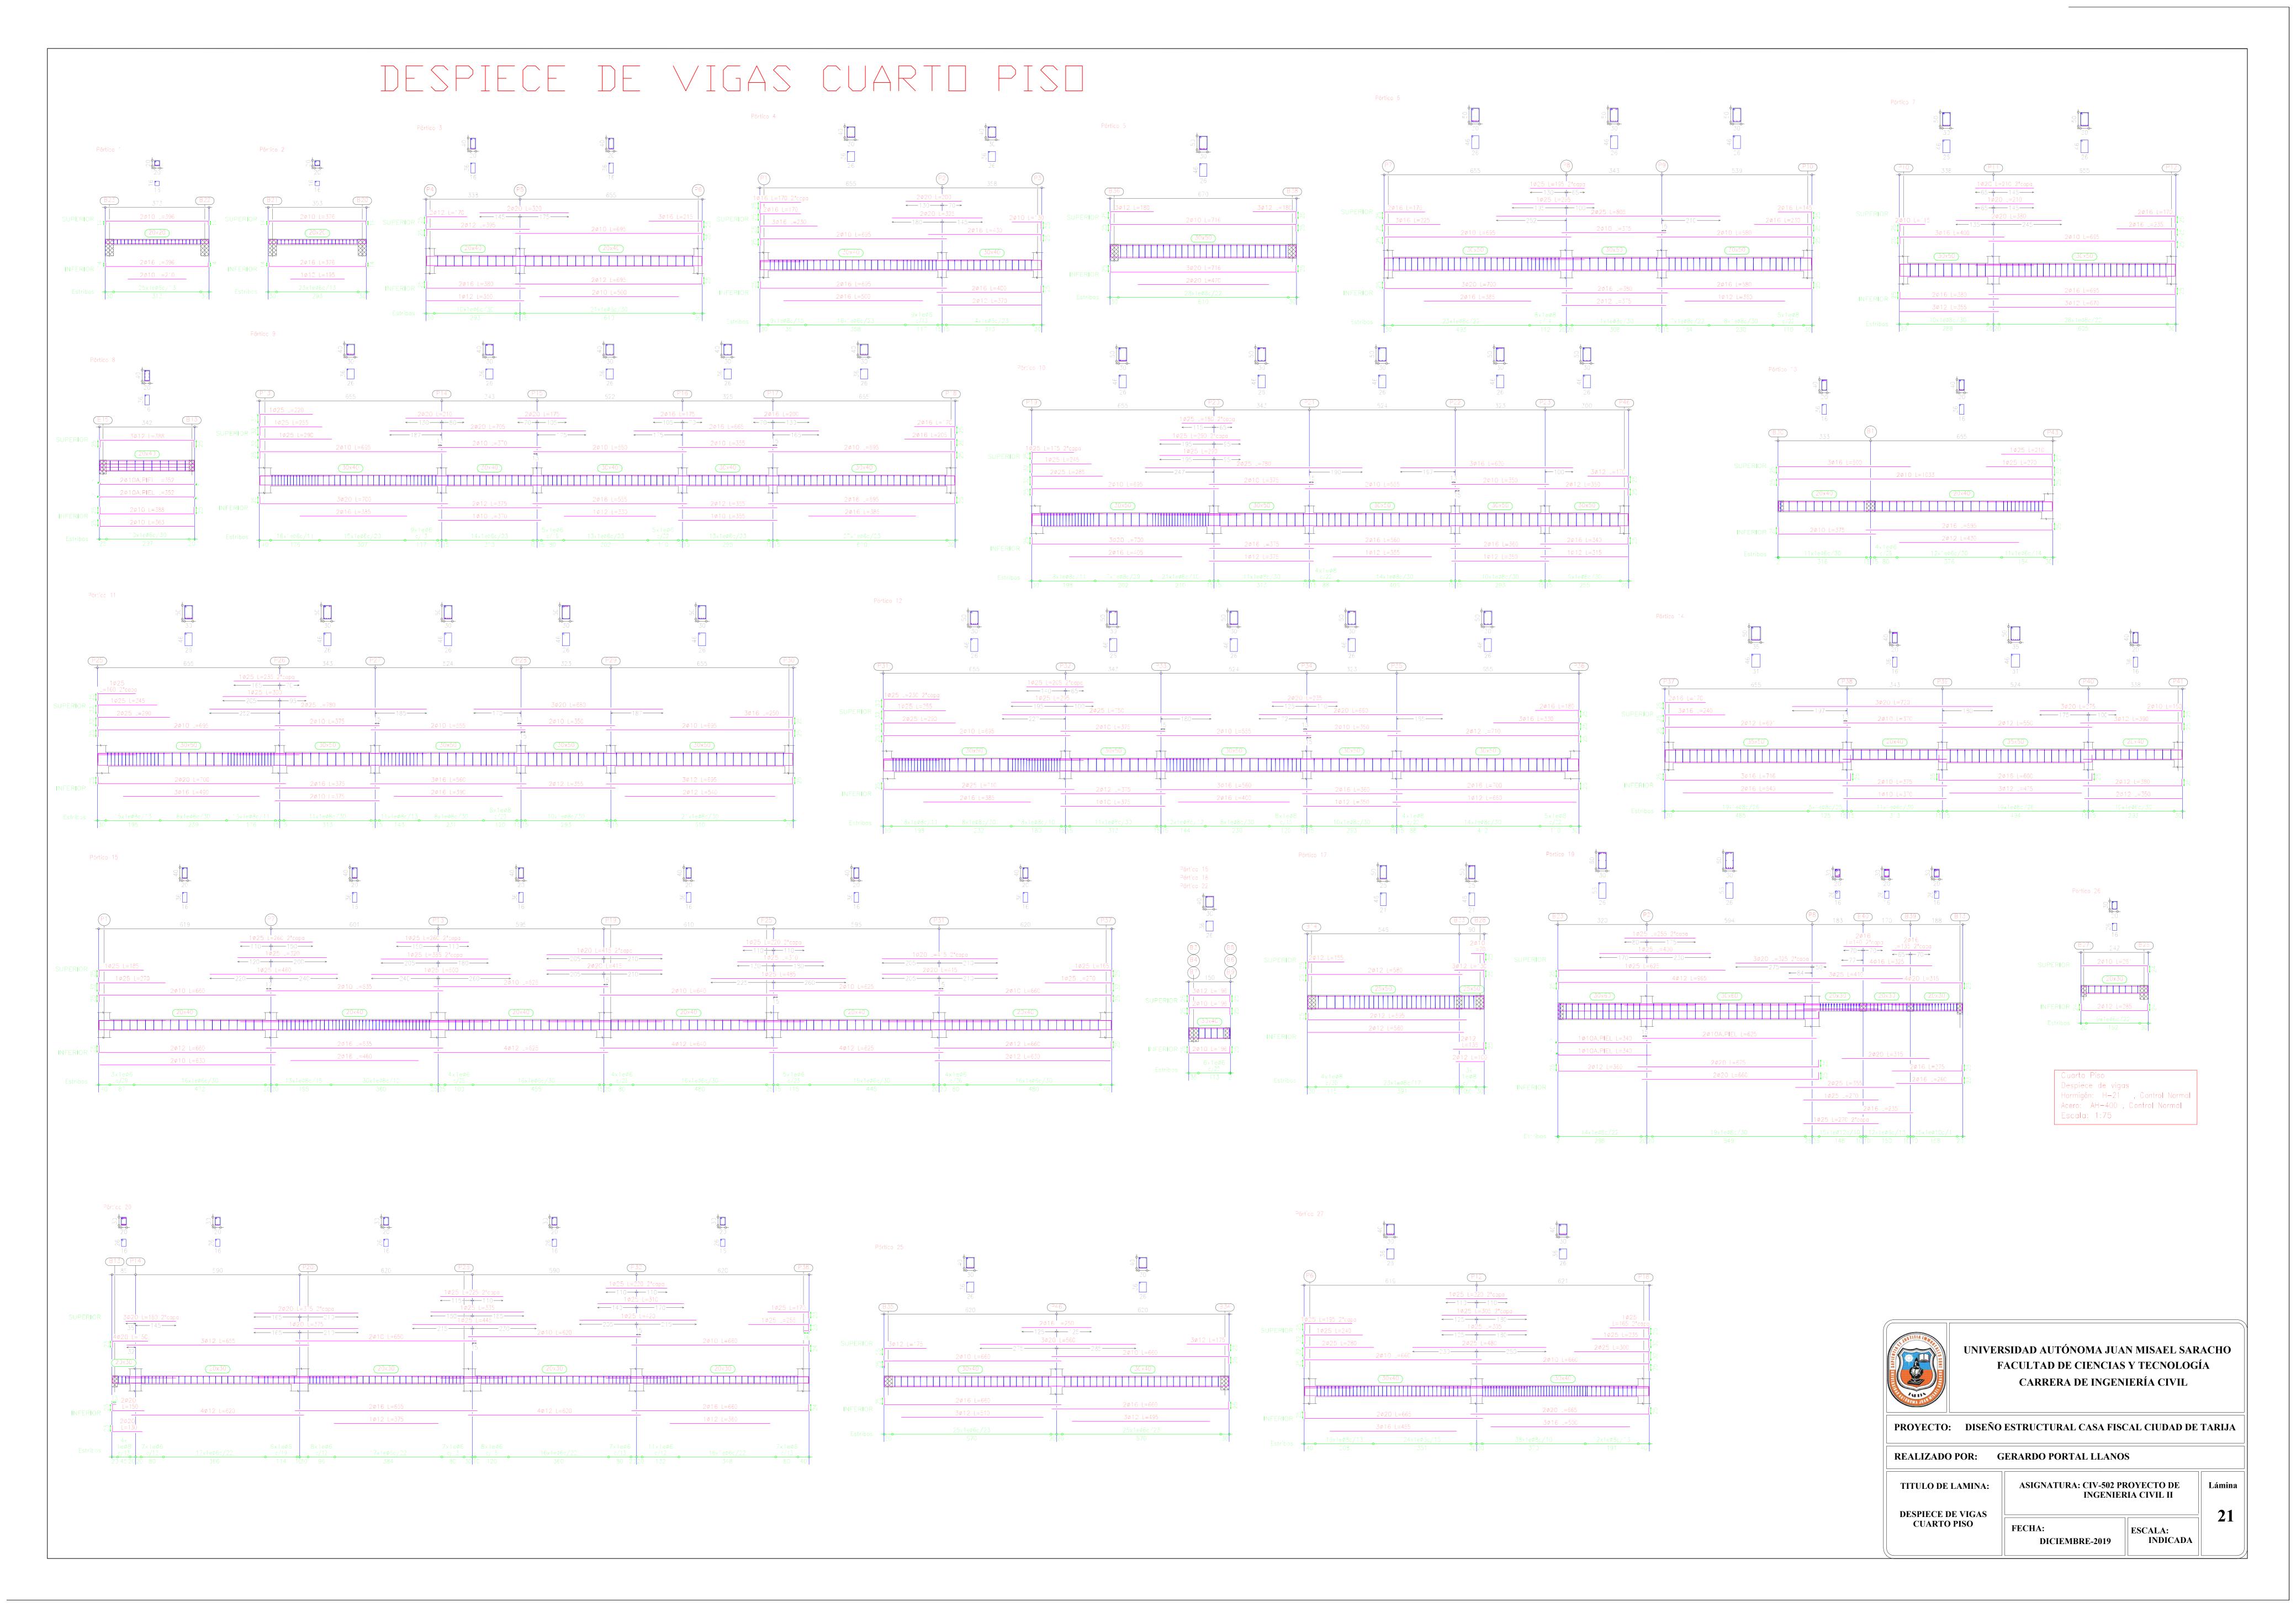


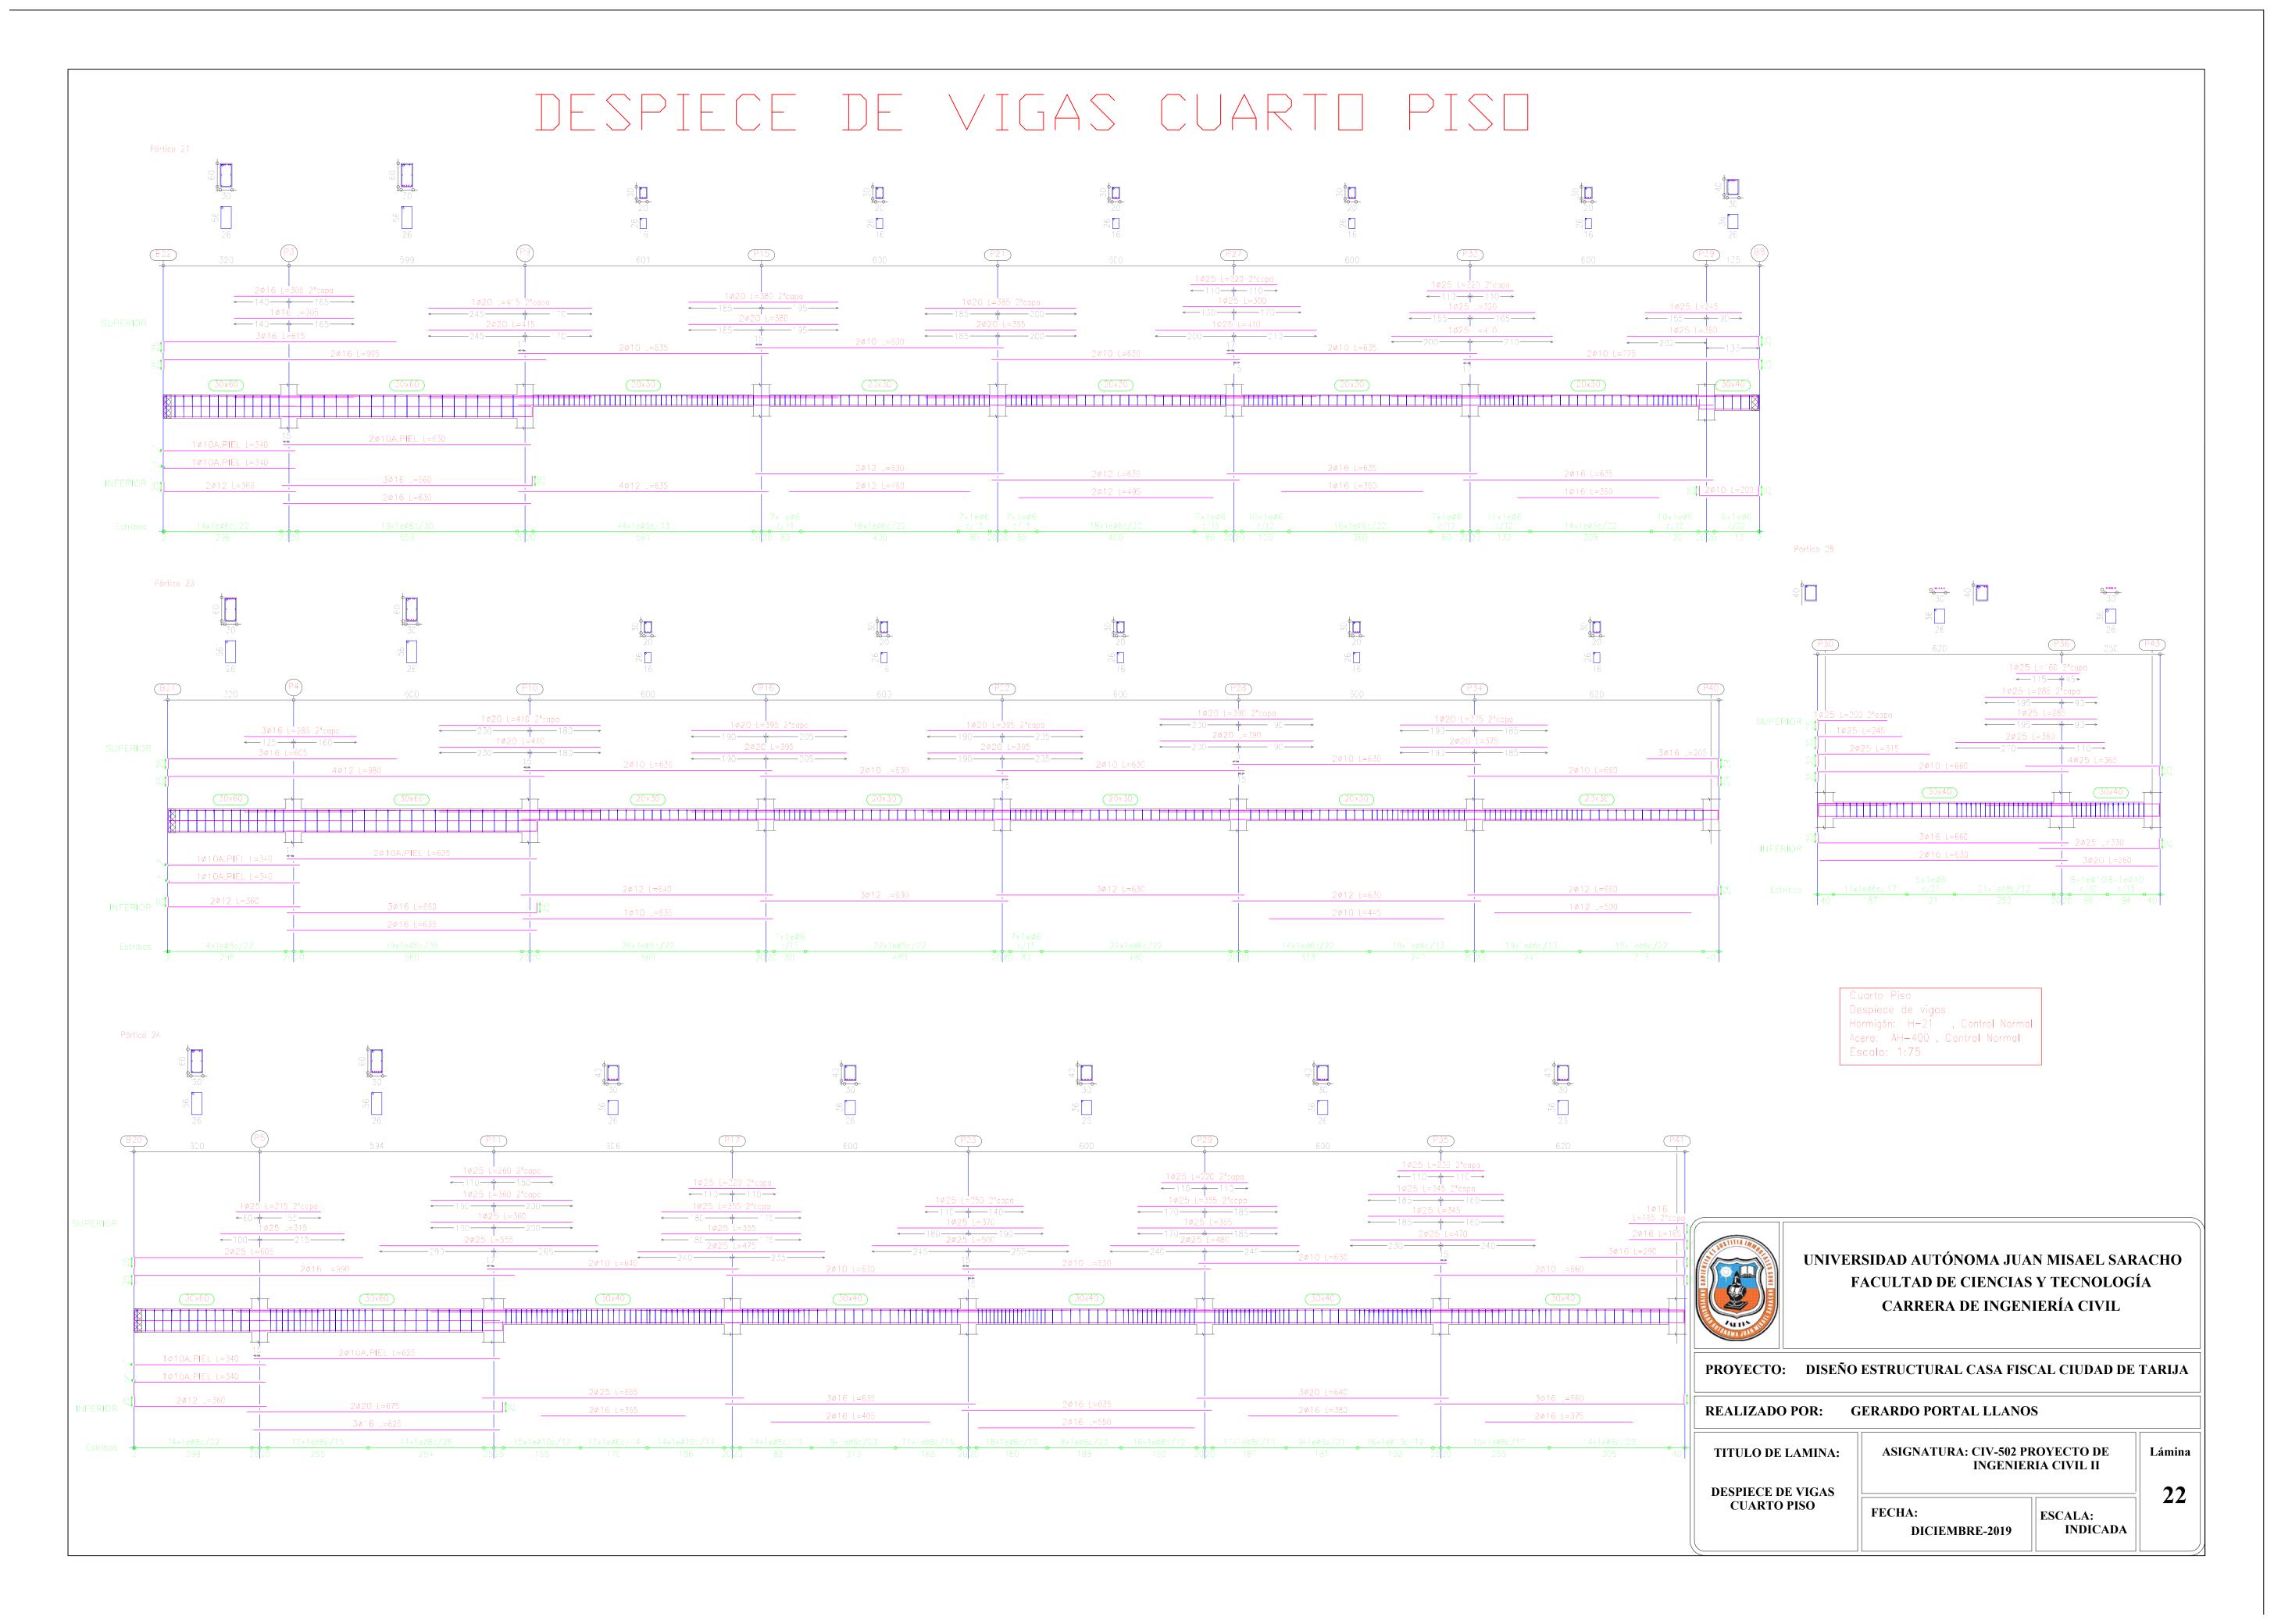


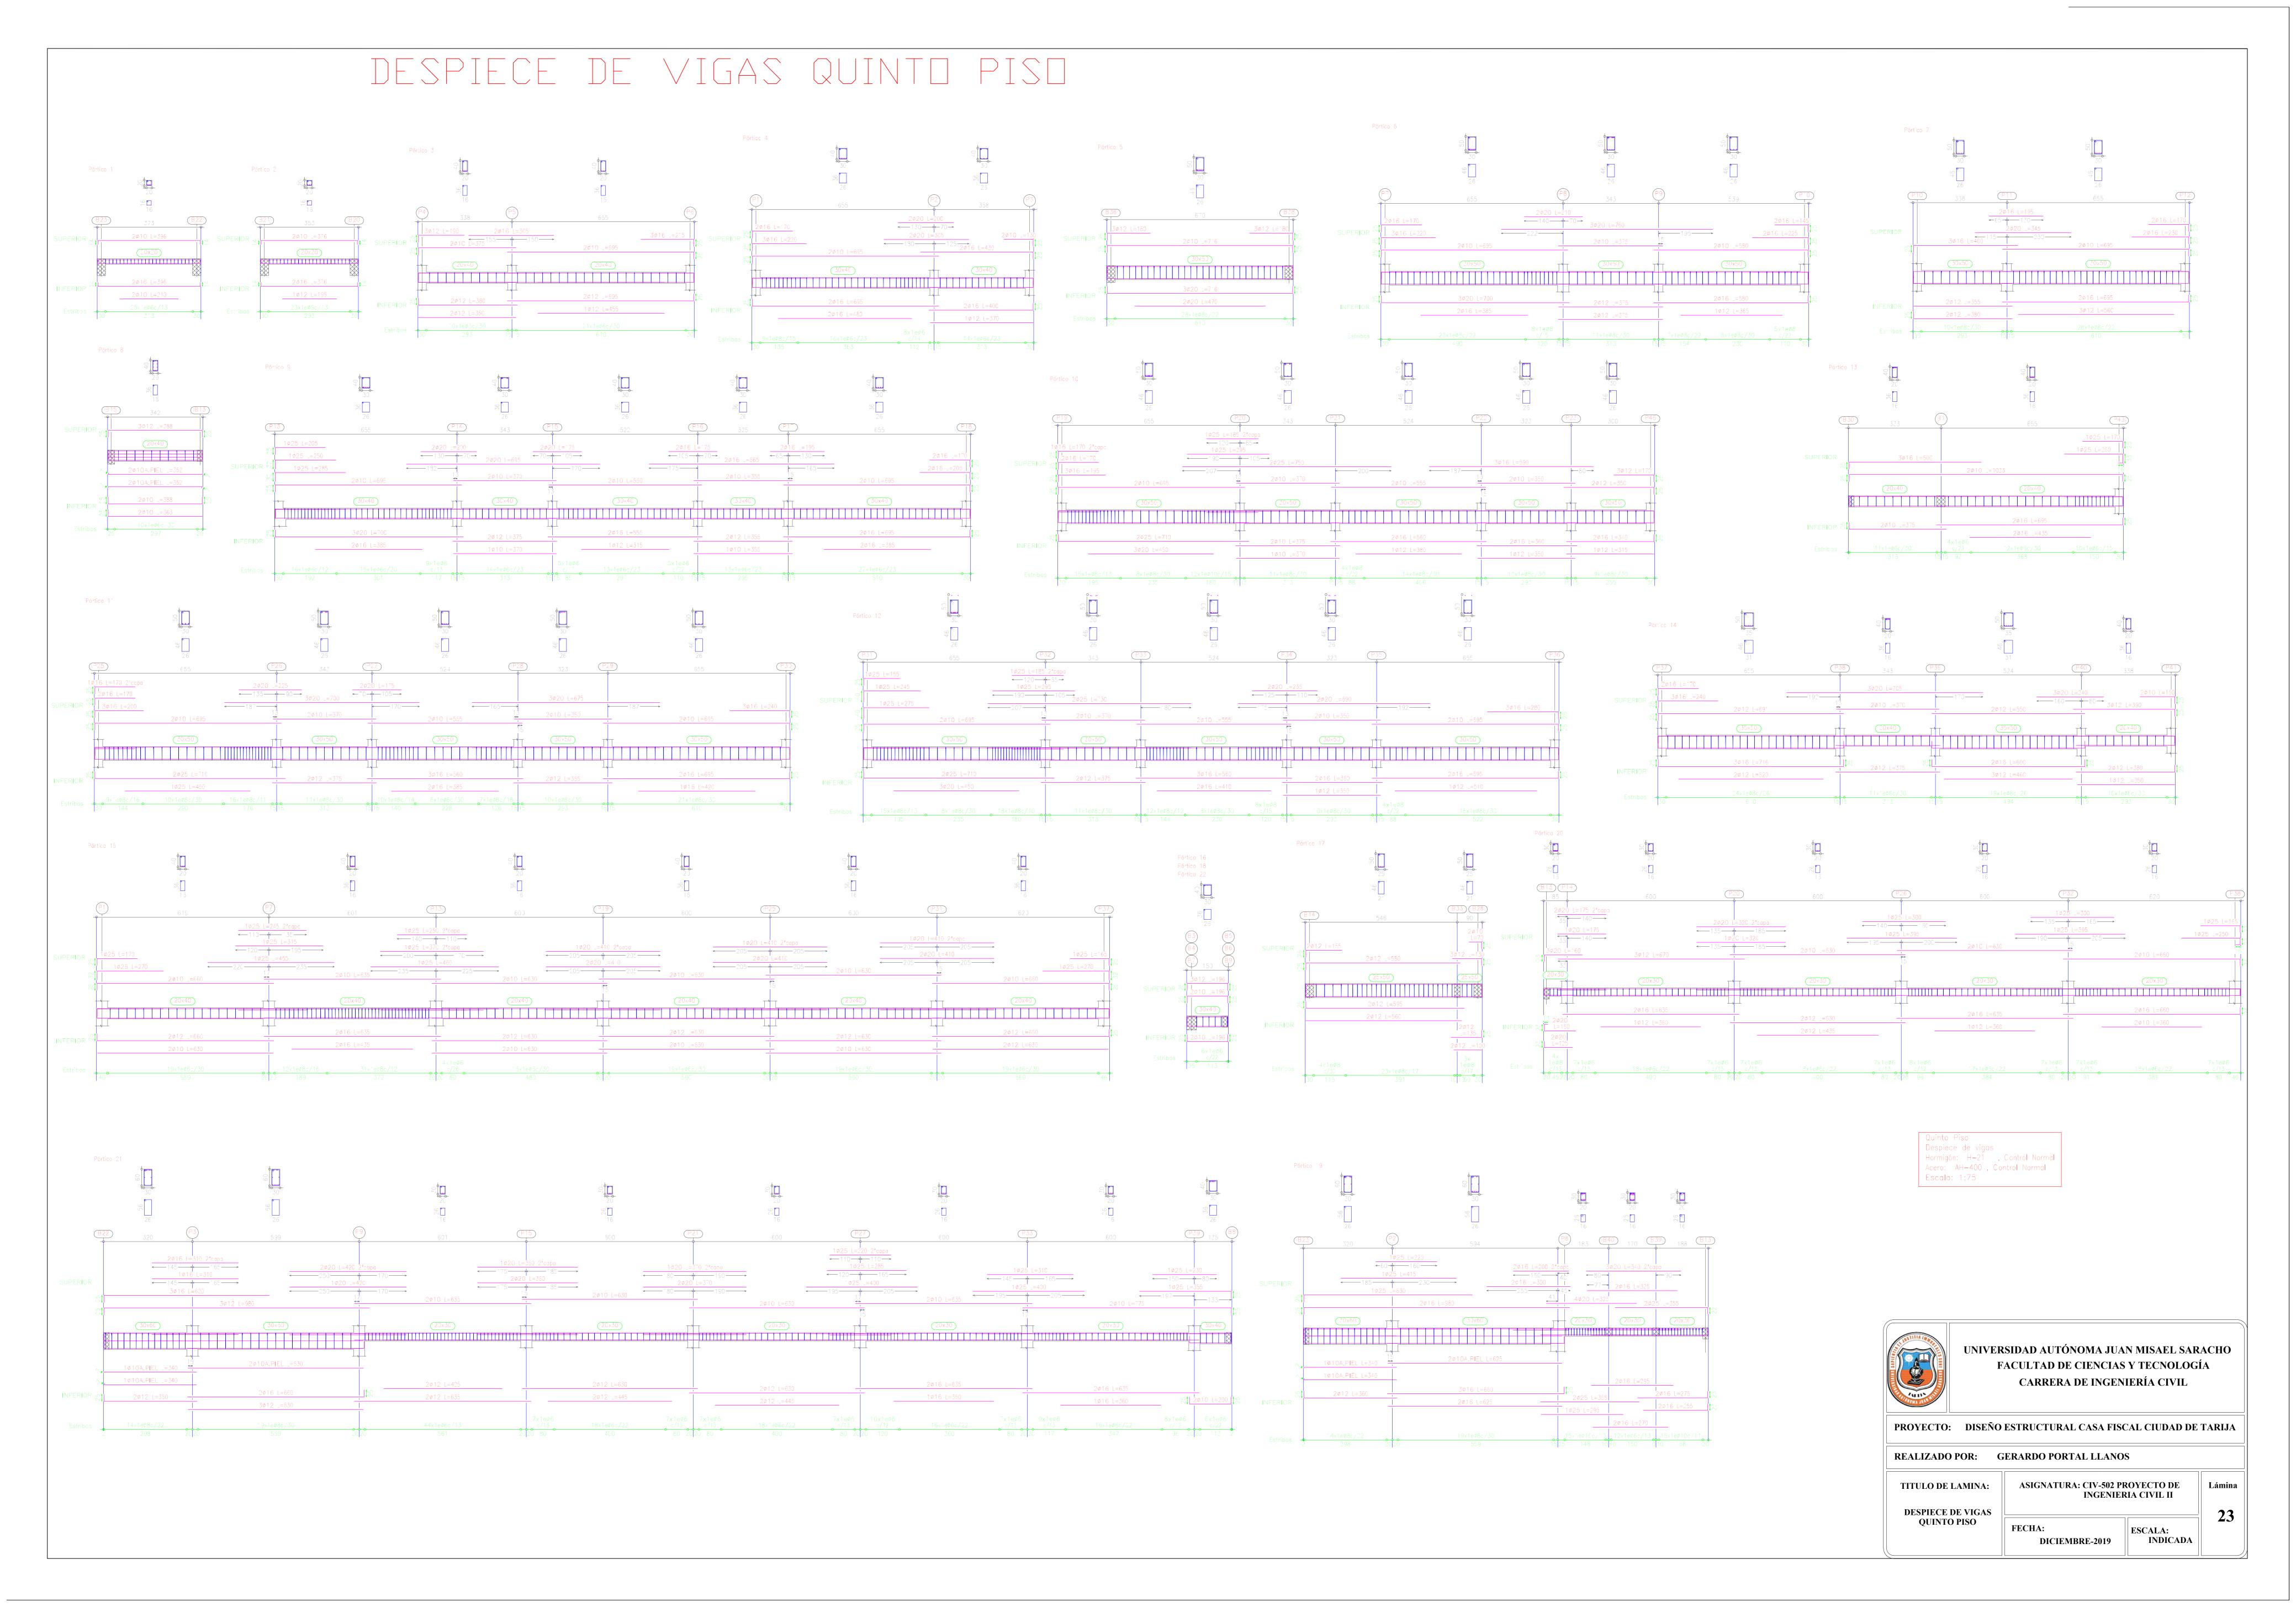


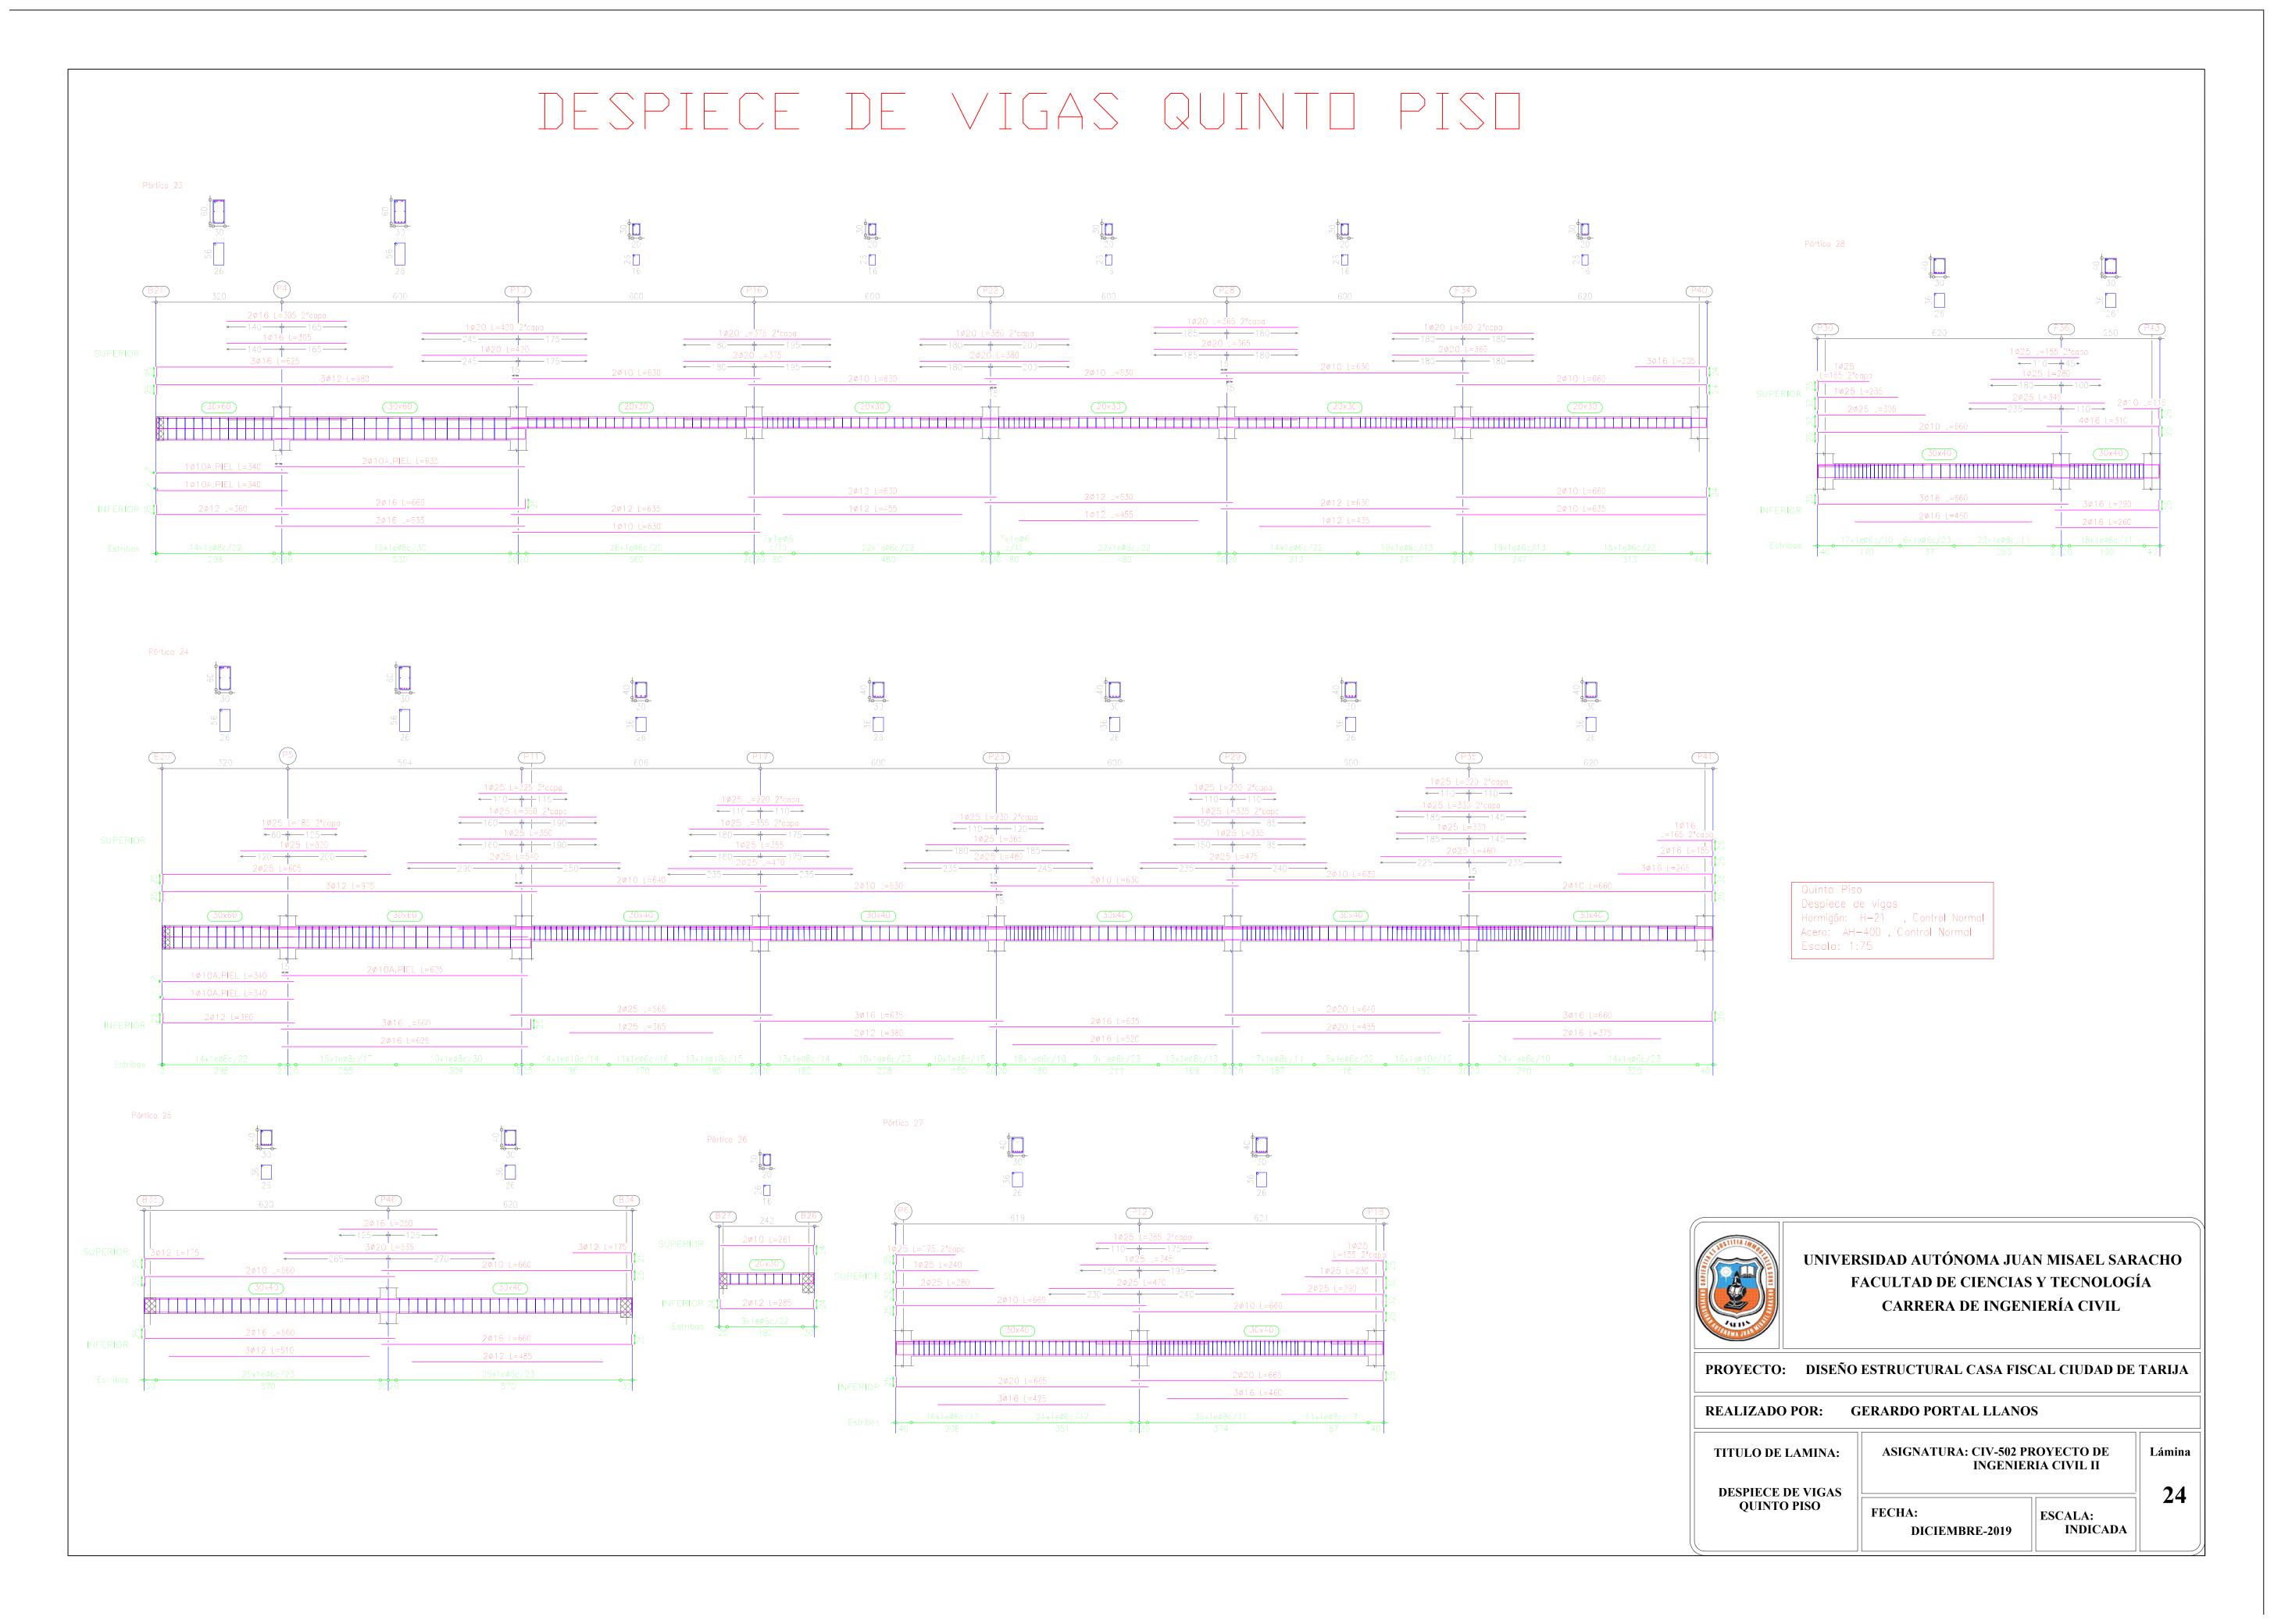


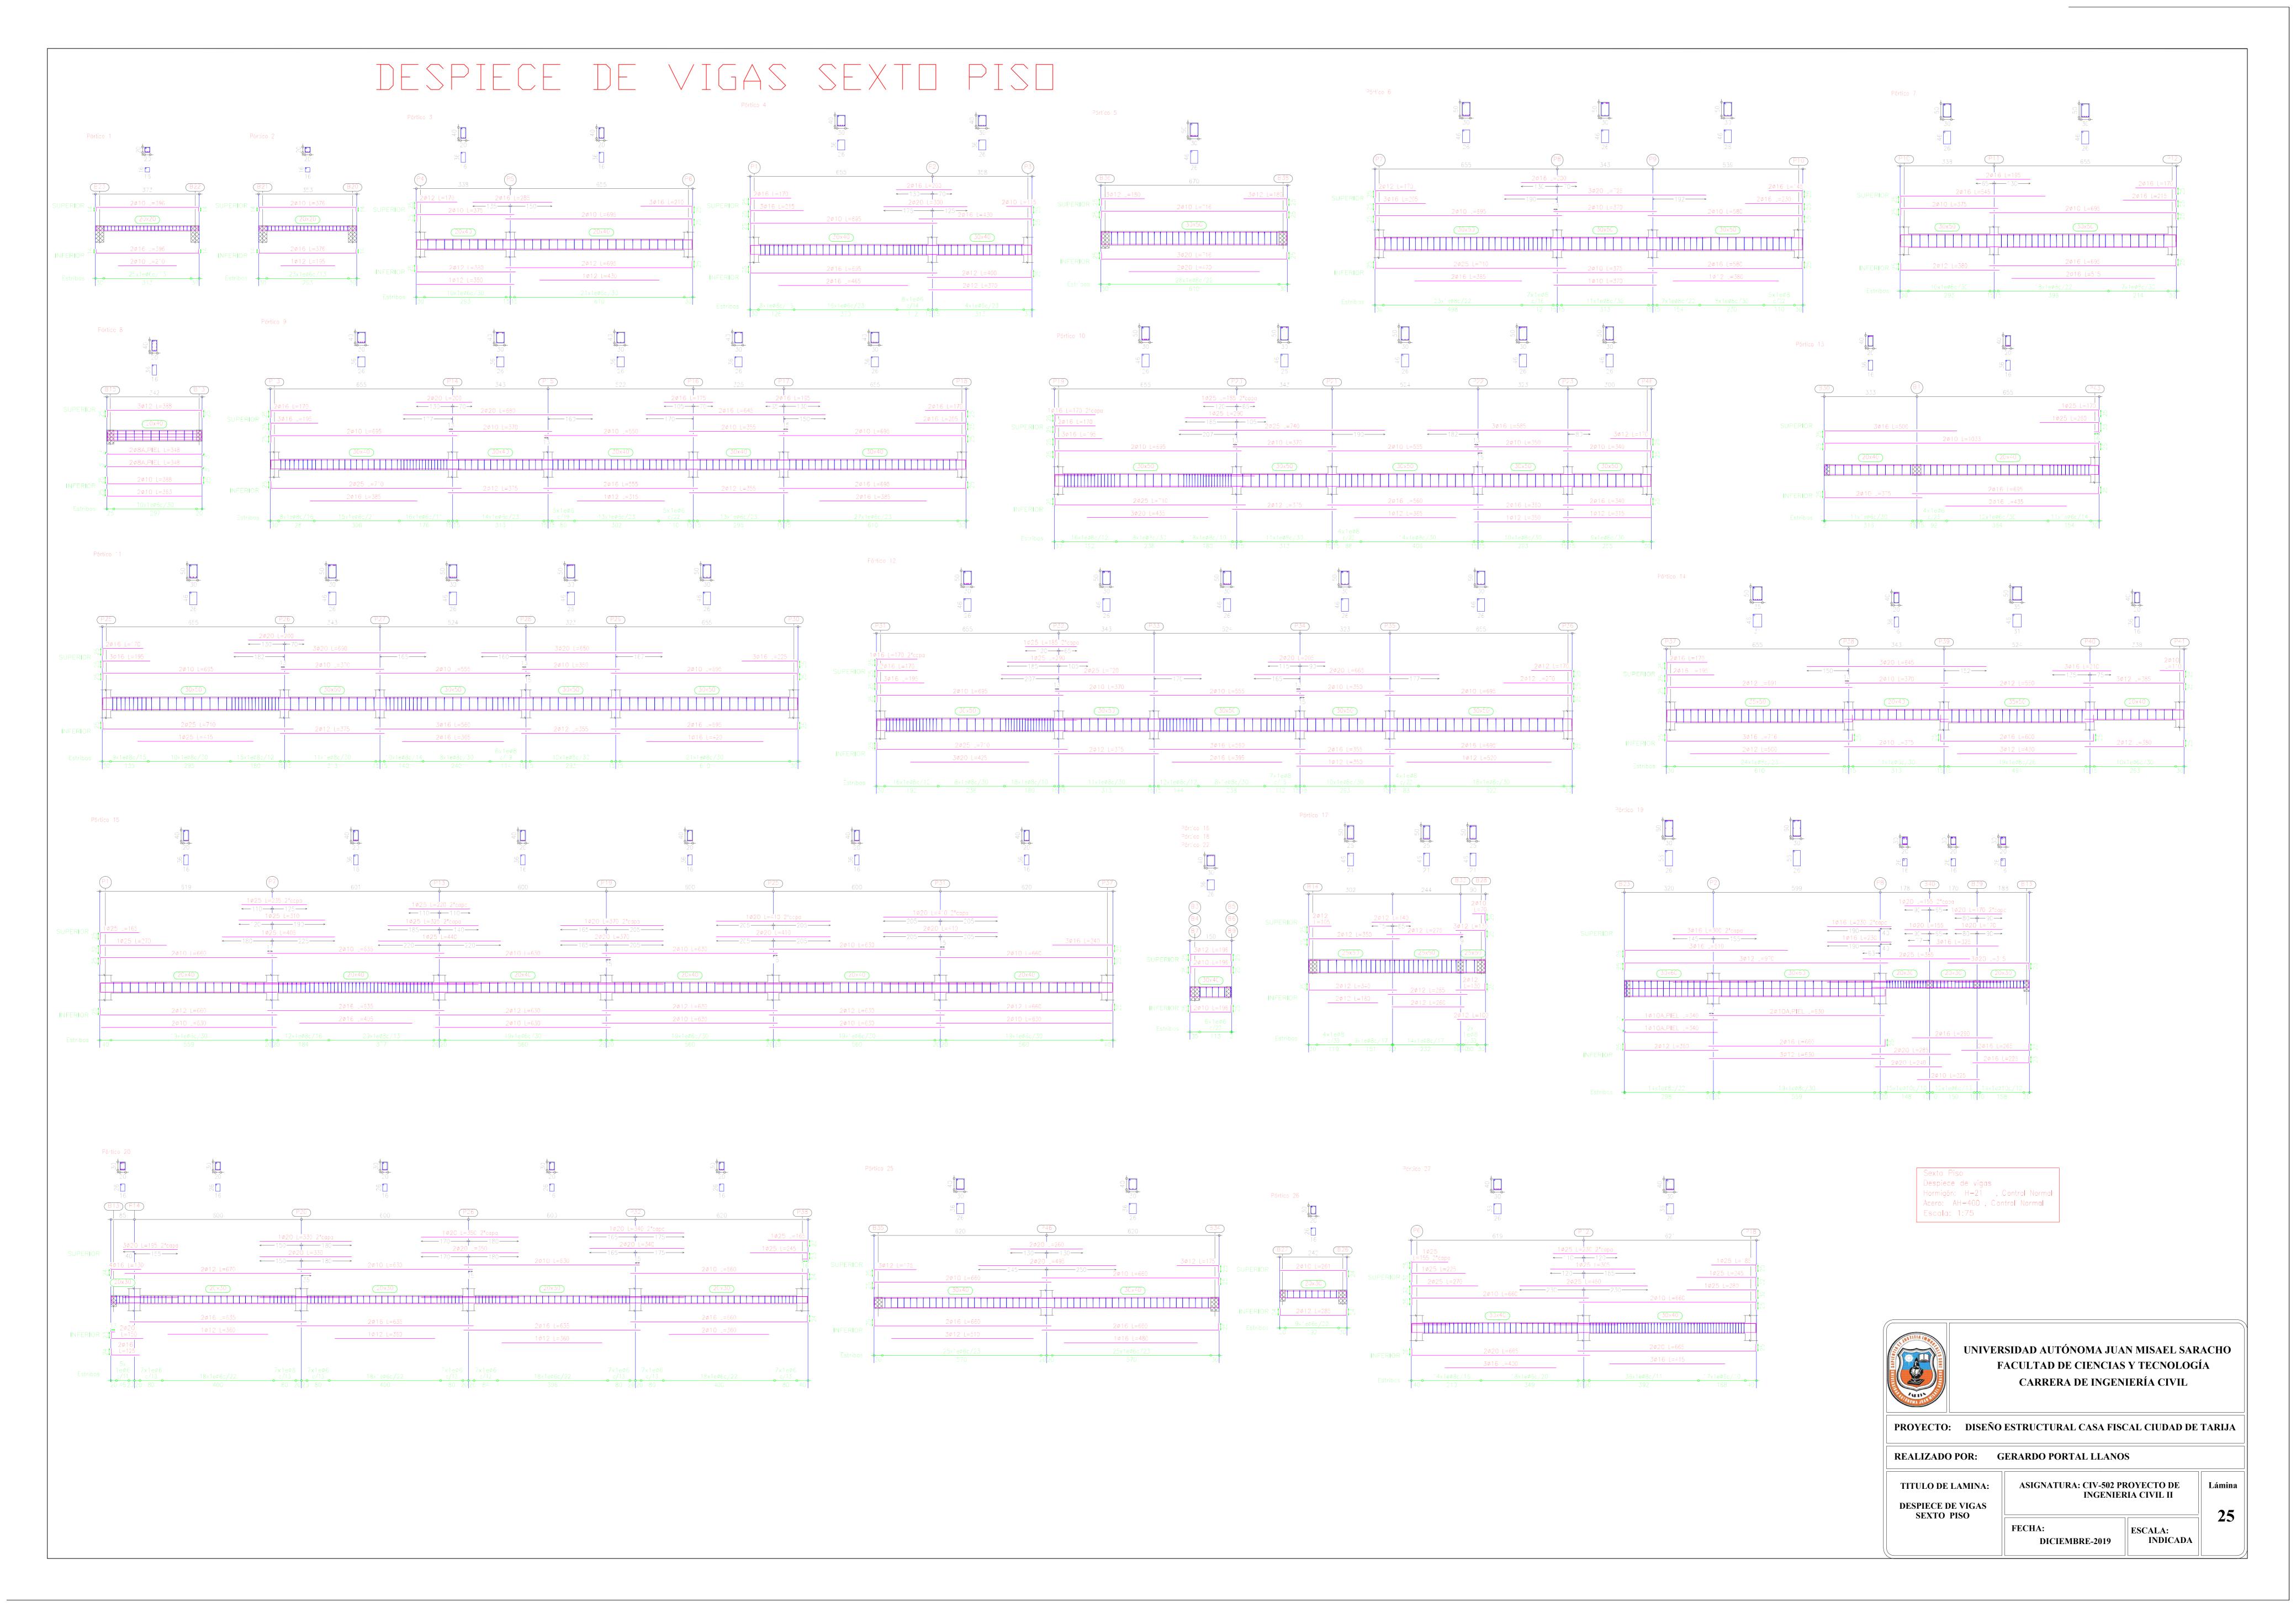

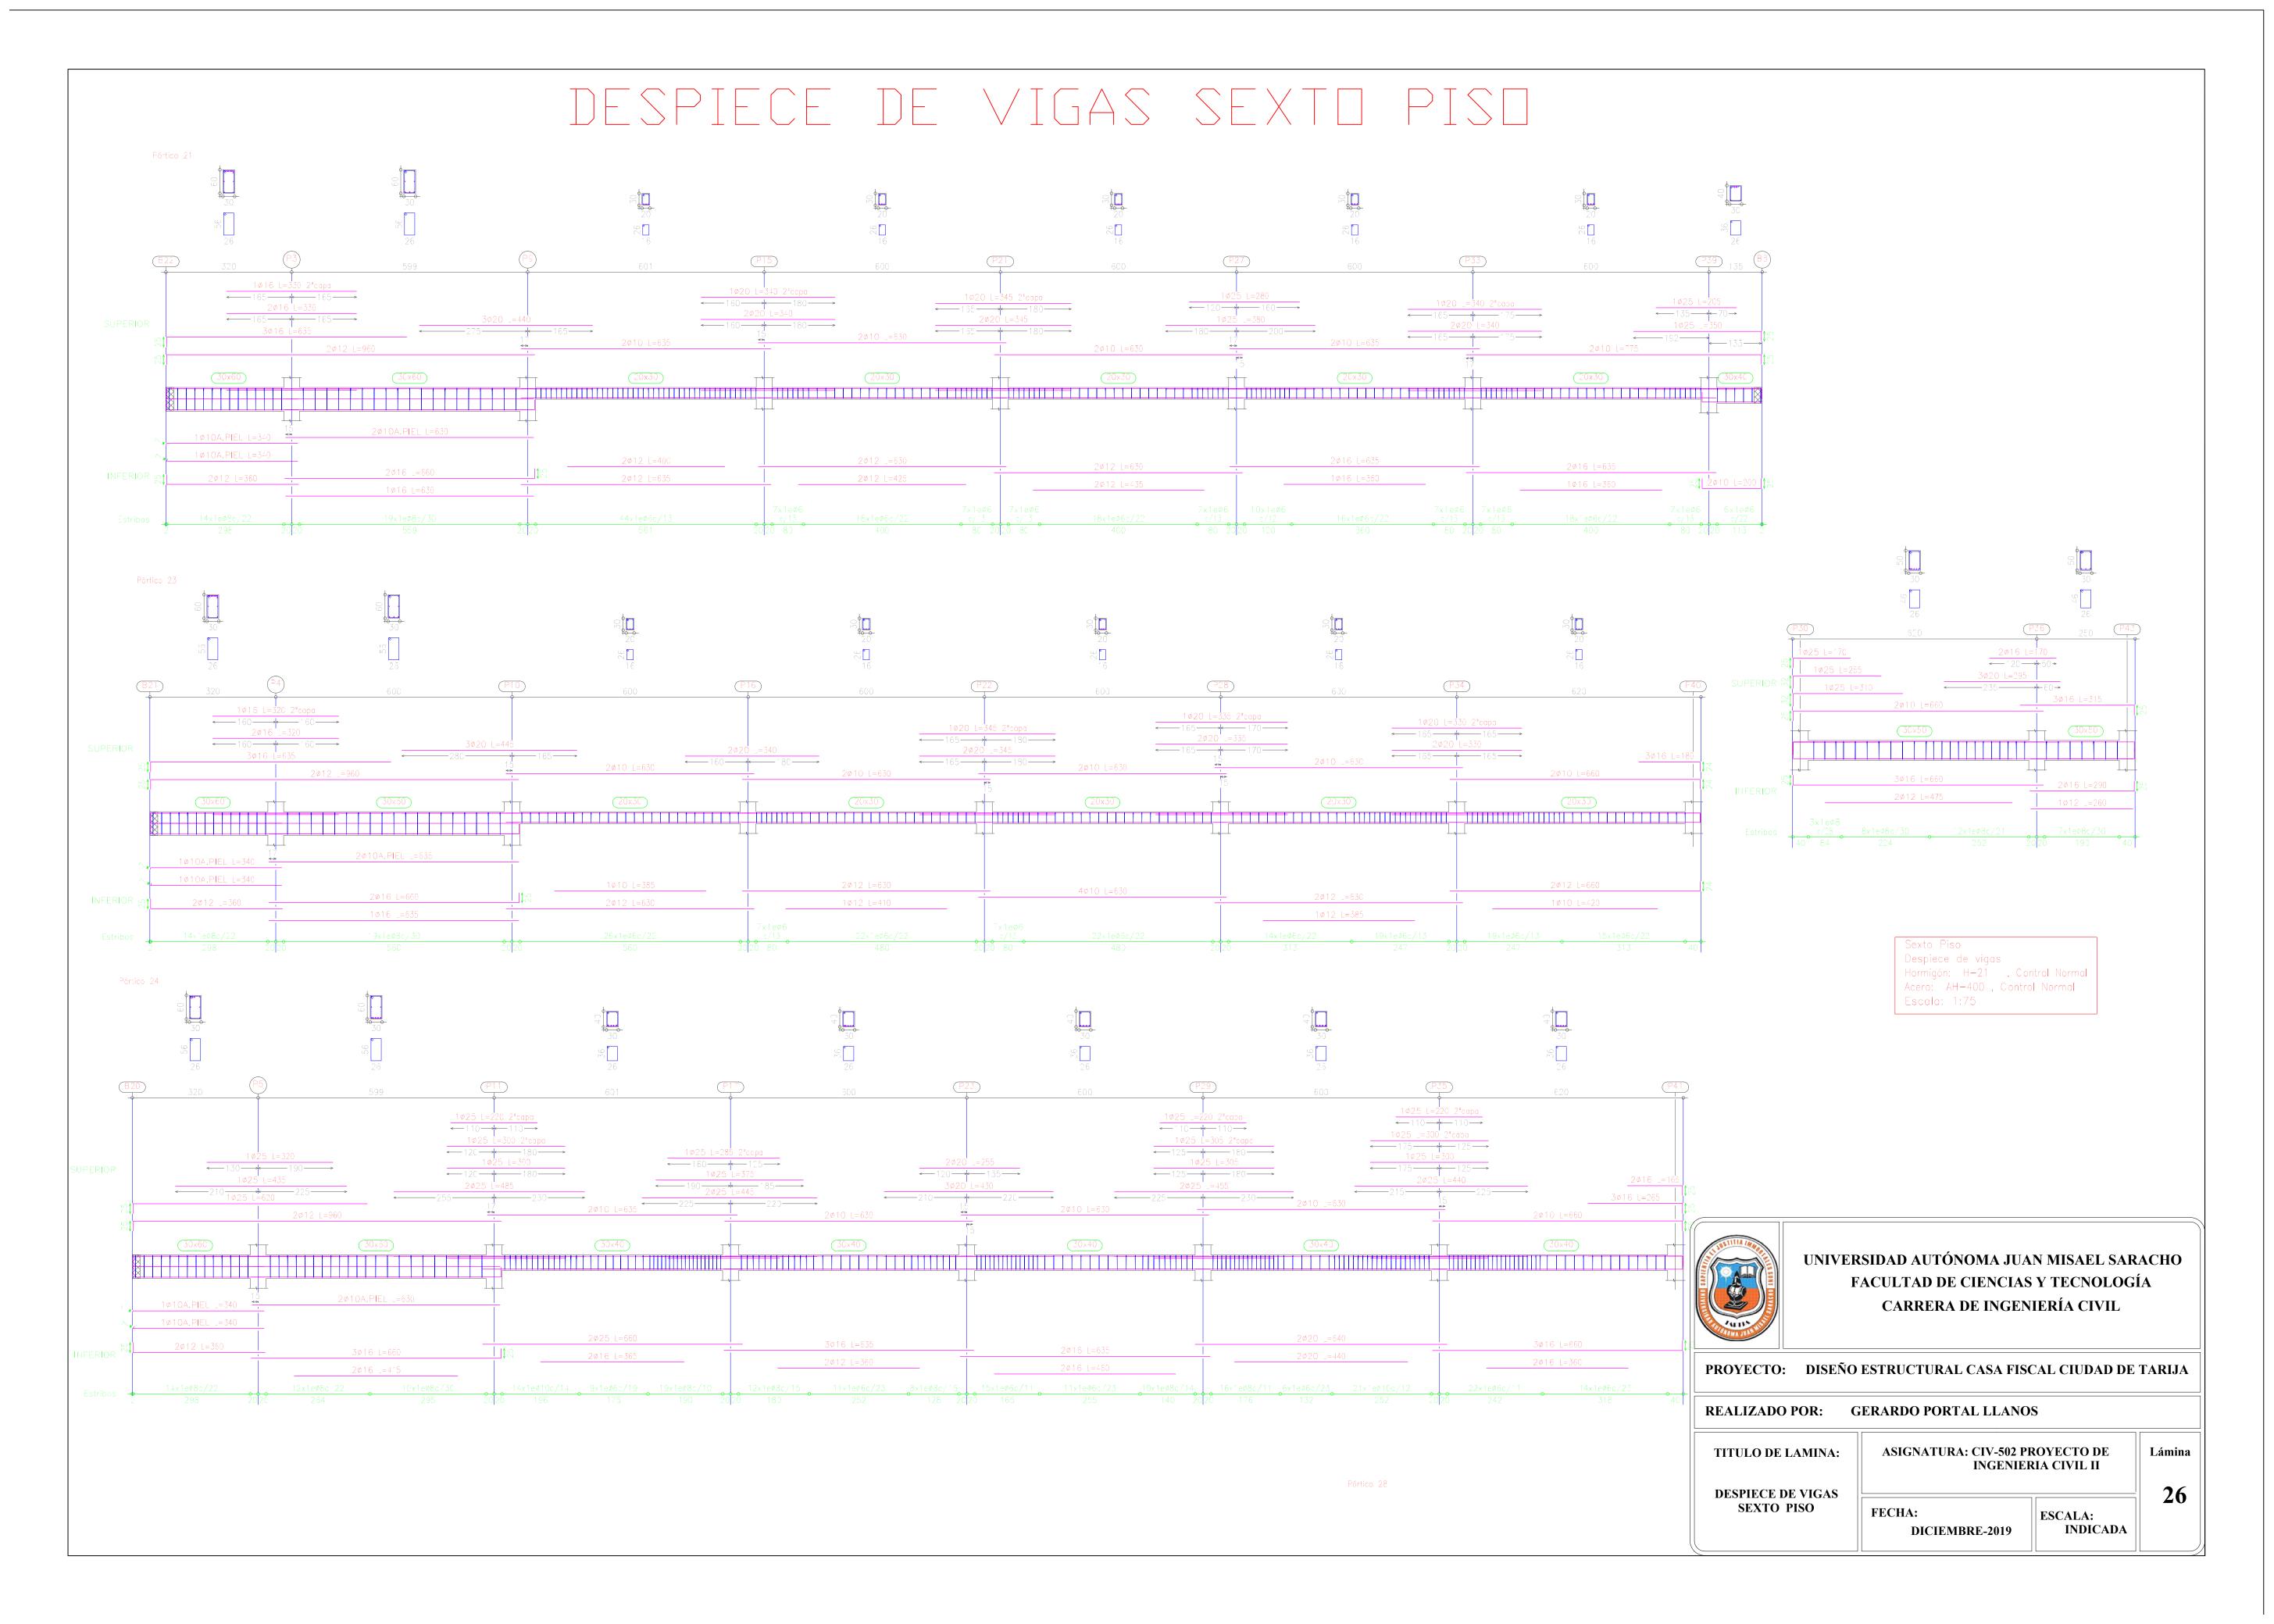

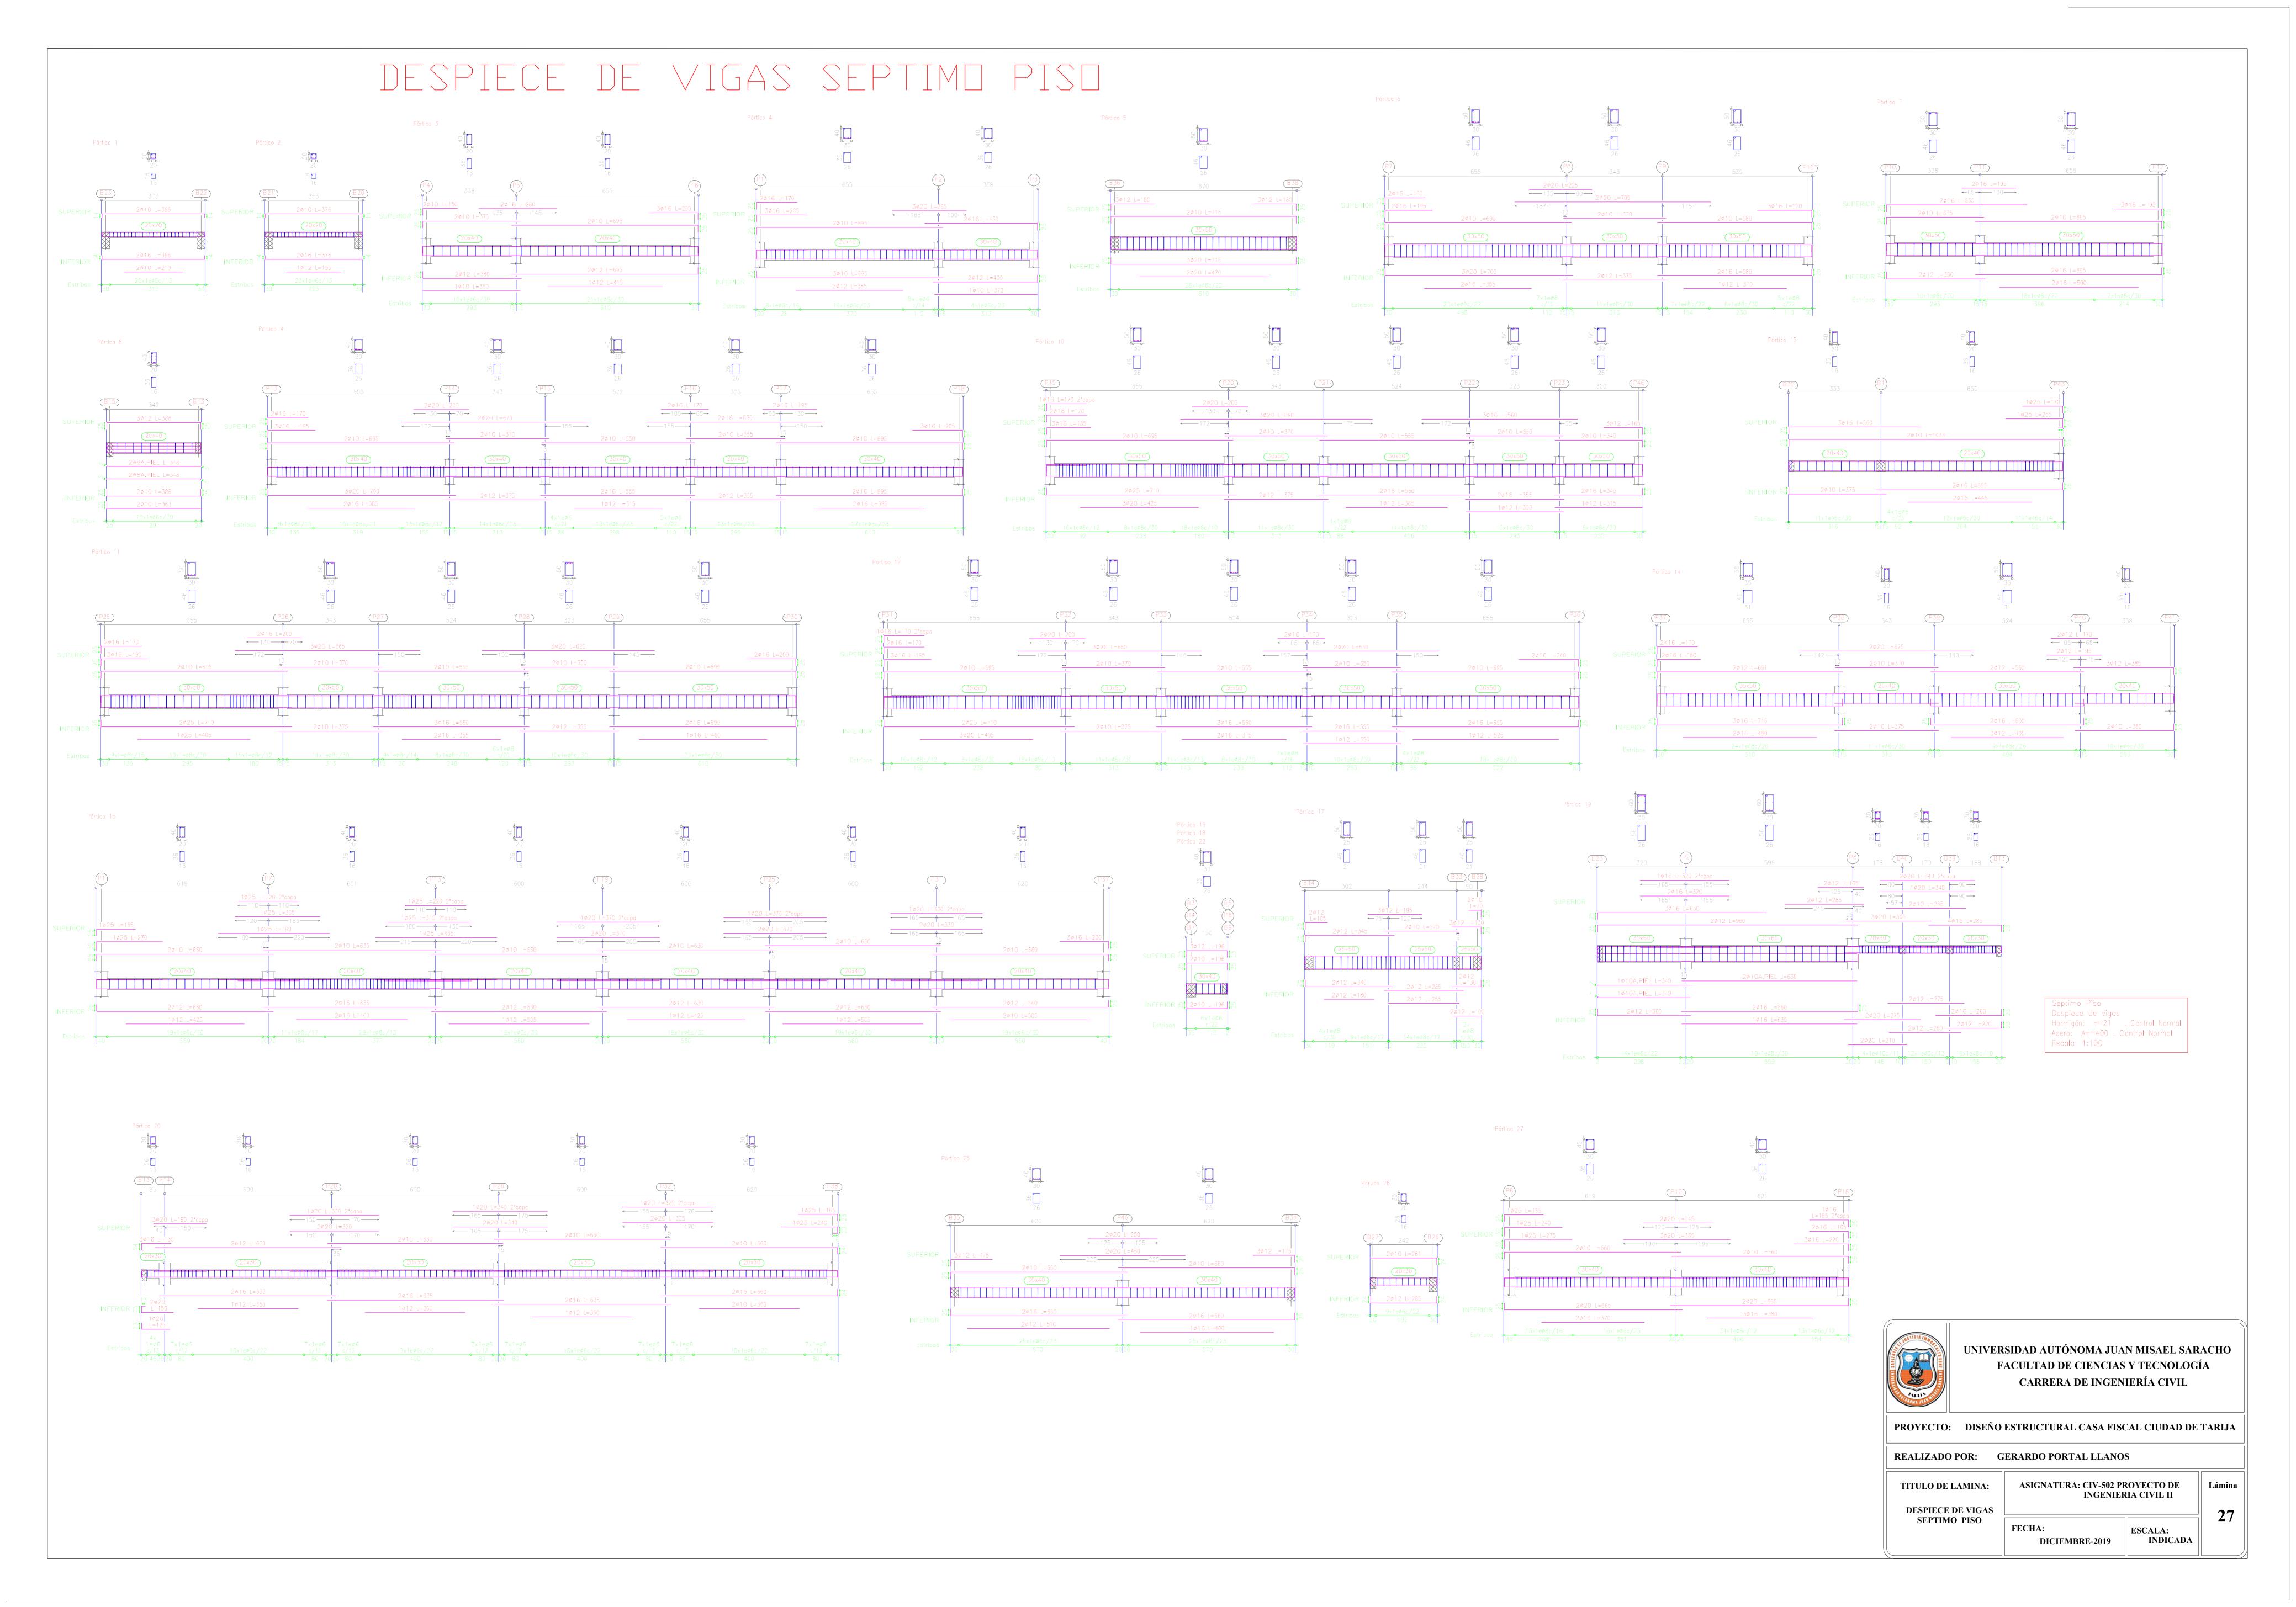

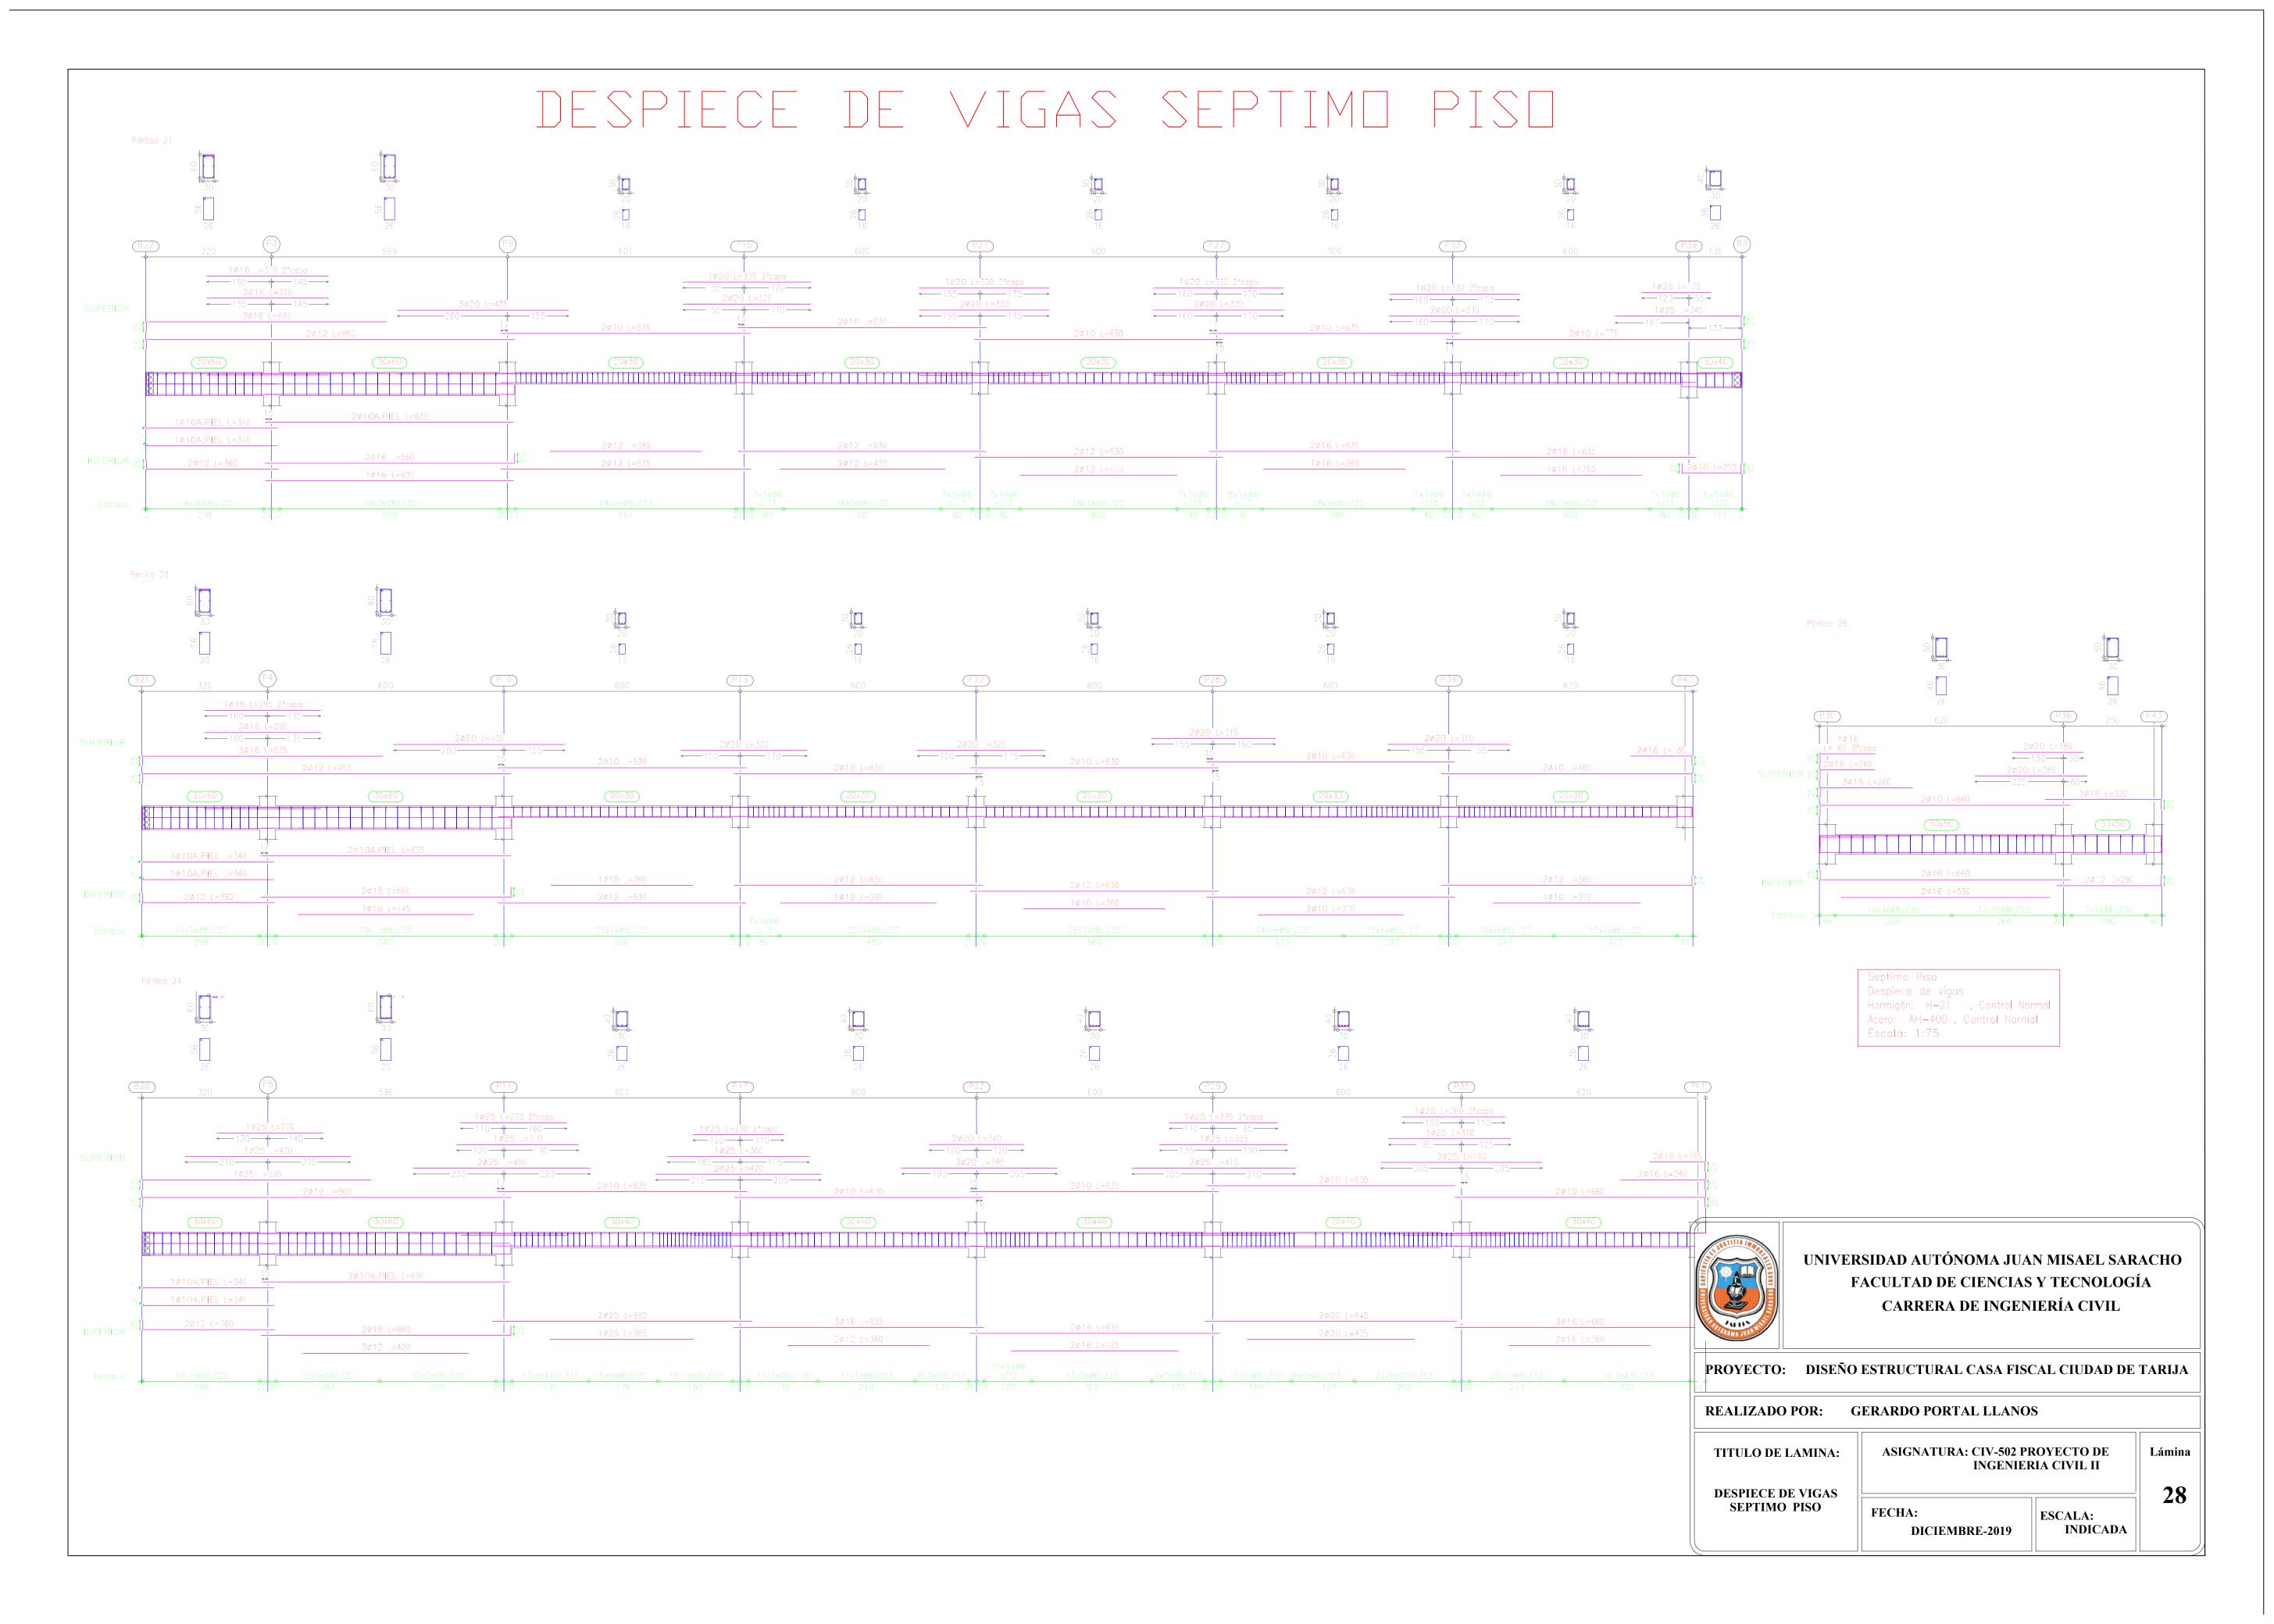

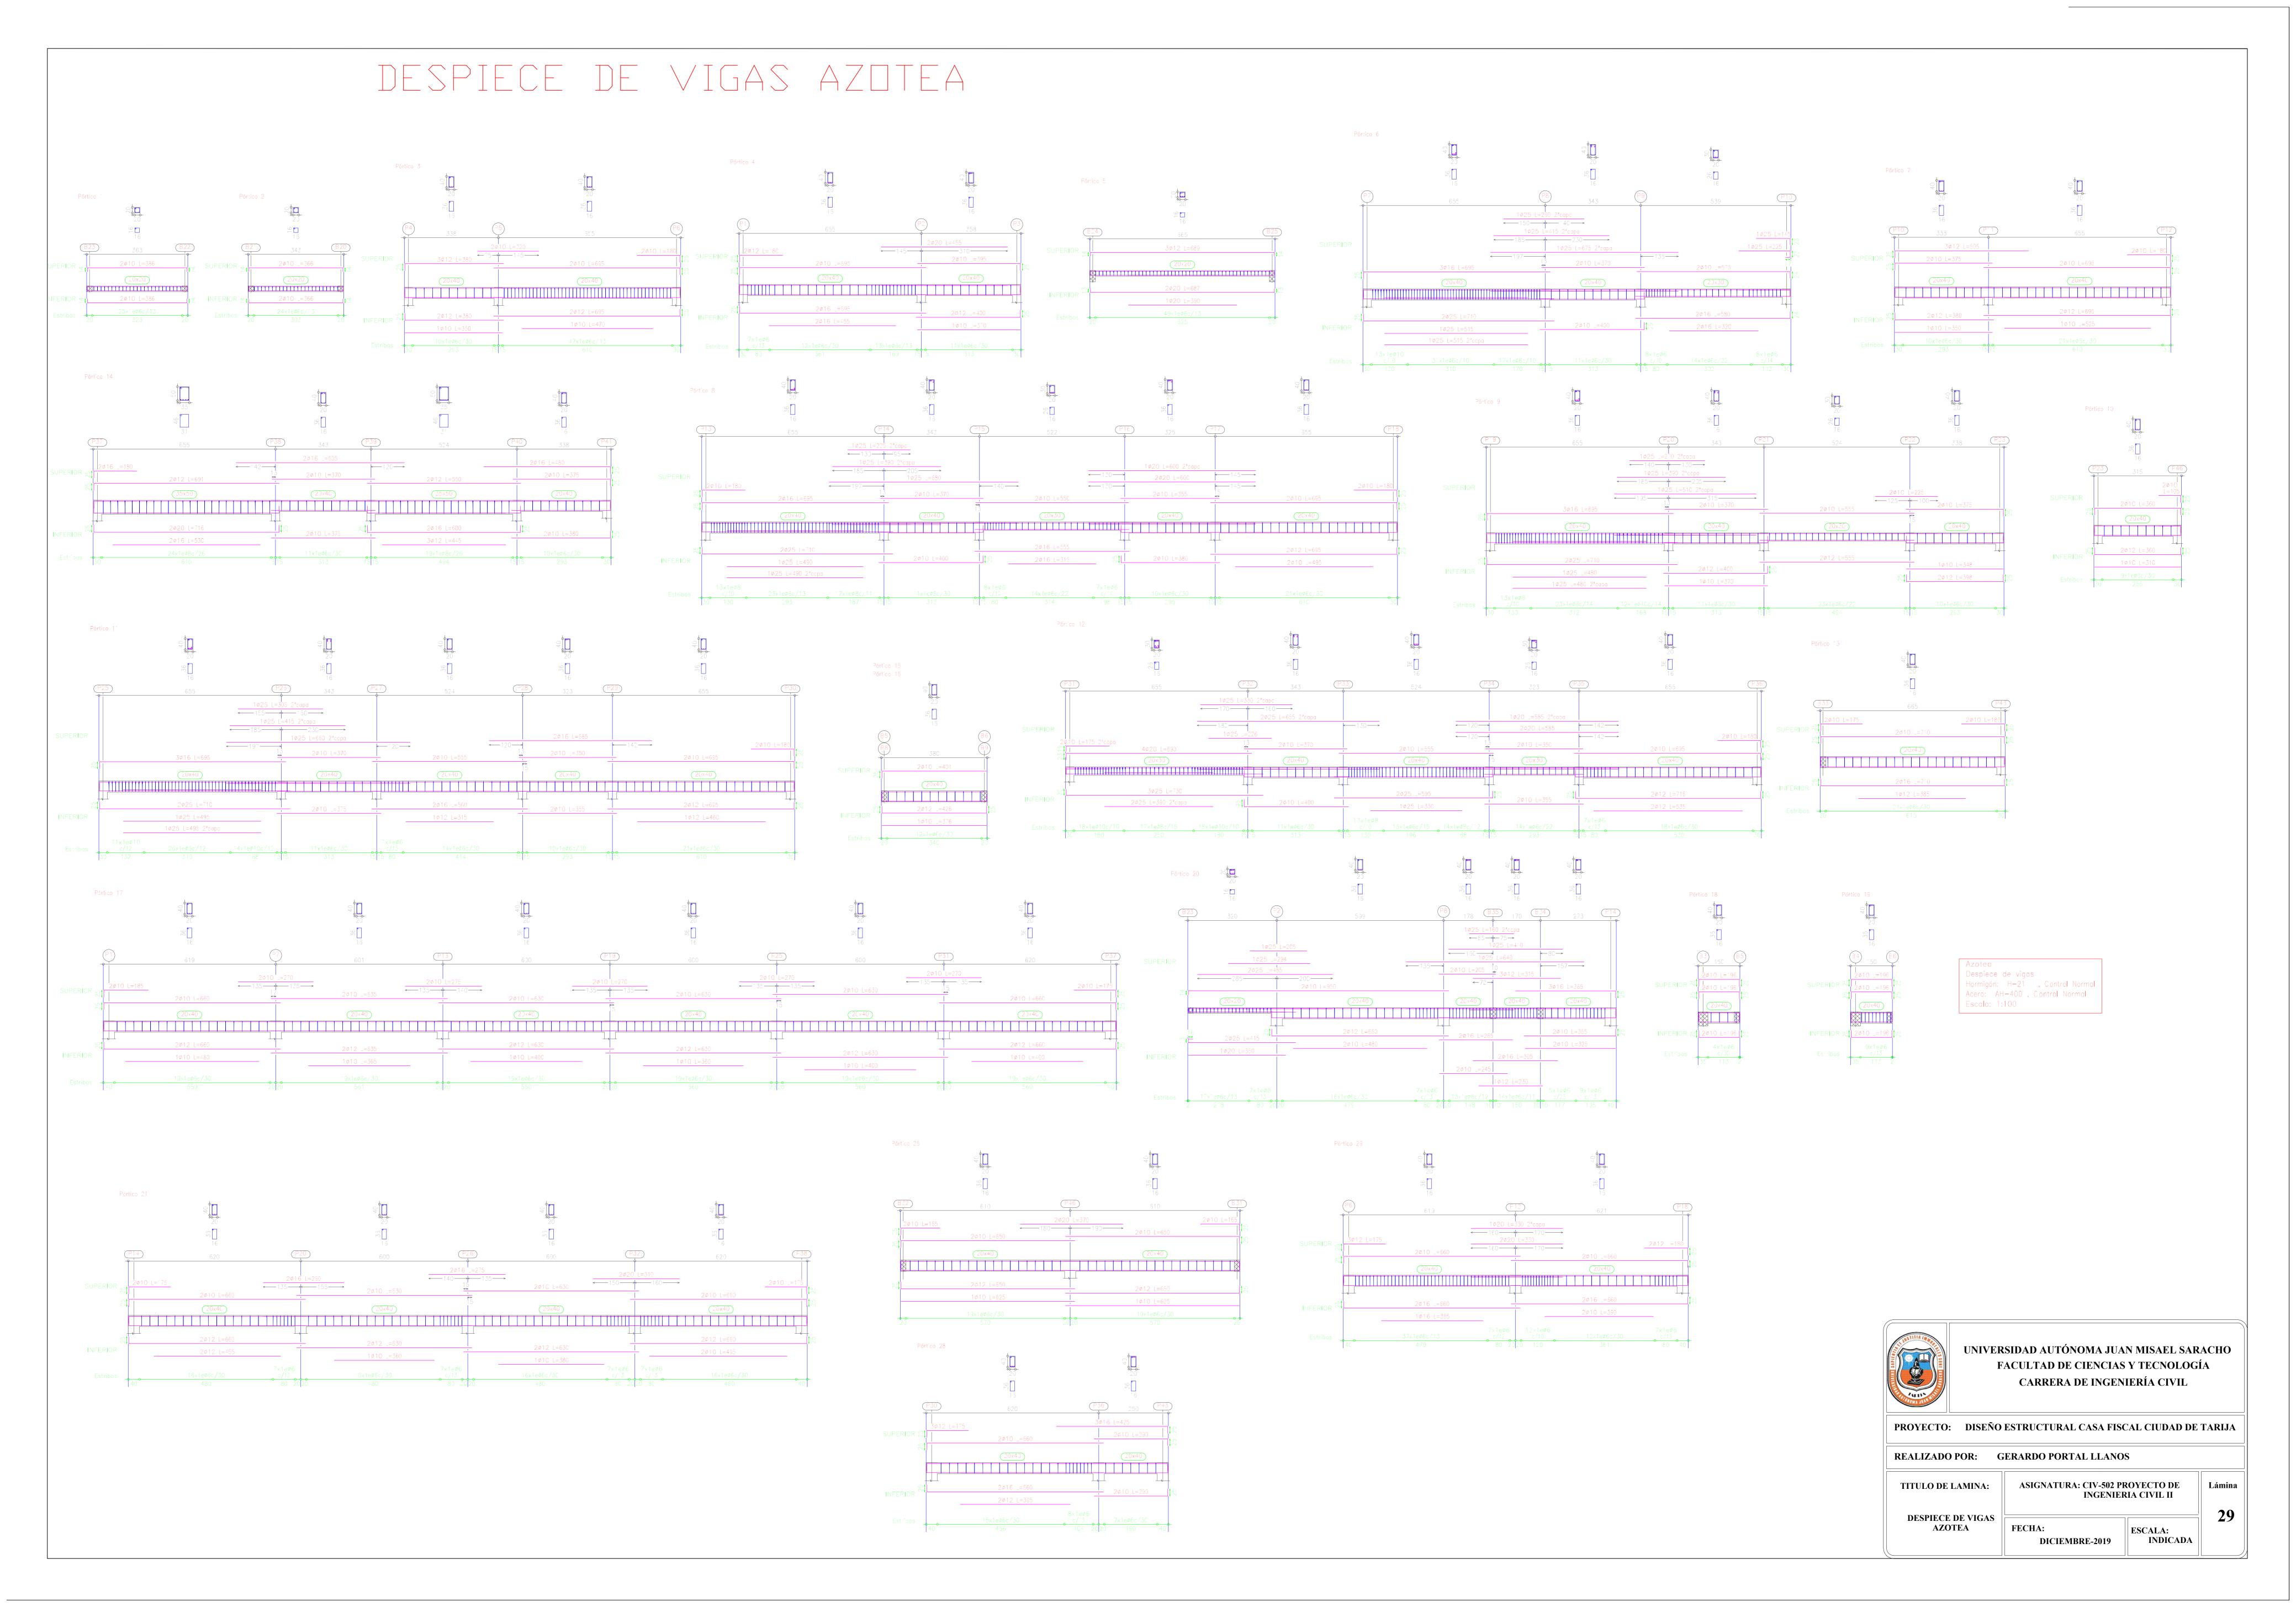

DESPIECE DE VIGAS AZOTEA UNIVERSIDAD AUTÓNOMA JUAN MISAEL SARACHO FACULTAD DE CIENCIAS Y TECNOLOGÍA CARRERA DE INGENIERÍA CIVIL PROYECTO: DISEÑO ESTRUCTURAL CASA FISCAL CIUDAD DE TARIJA **REALIZADO POR:** GERARDO PORTAL LLANOS ASIGNATURA: CIV-502 PROYECTO DE Lámina TITULO DE LAMINA: INGENIERIA CIVIL II DESPIECE DE VIGAS **30 AZOTEA** FECHA: ESCALA: DICIEMBRE-2019 INDICADA

DETALLE DE ARMADO DE MUROS DE SOTANO



Elemento	Pos.	Diám.	No.	Long. (cm)	Total (cm)	AH-400CN (kg)
M1	1 2 3	Ø16 Ø12 Ø10	4 32 498		9960 79680 226092 al+10%:	157.2 707.4 1393.9
	2484.4 1533.3 778.2 172.9 2484.4					

Escala: 1:100
casa fiscal 2019 con losa con
esf final v1
No se detallan los refuerzos
locales de los huecos.

	P(5) Muro M3 Planta 0
	Tra	nsversales:
	_	Núm. Ramas: 1
	_	Diámetro: Ø8
	_	Sep. Vertical: 20 cm
	_	Sep. Horizontal: 20 cm
0		<u> </u>

Elemento	Pos.	Diám.	No.	Long. (cm)	Total (cm)	AH-400CN (kg)
M3	1 2 3 4 5	Ø16 Ø10 Ø10 Ø16 Ø8	4 80 249 249 2500	VAR. VAR. 454 454 44	9960 199200 113046 113046 110000	157.2 1228.1 697.0 1784.2 434.1
		4730.7				
M4	6 7 8 9	Ø16 Ø12 Ø12 Ø10	20 363 16 363	VAR. 454 VAR. 454	72600 164802 58080 164802	1145.9 1463.2 515.7 1016.1
	Total+10%:					4555.0
M2	10 11 12	Ø16 Ø12 Ø10	20 16 726	VAR. VAR. 454	72600 58080 329604	1145.9 515.7 2032.1
-						4063.1



UNIVERSIDAD AUTÓNOMA JUAN MISAEL SARACHO FACULTAD DE CIENCIAS Y TECNOLOGÍA CARRERA DE INGENIERÍA CIVIL

ESCALA: 1/50

PROYECTO: DISEÑO ESTRUCTURAL CASA FISCAL CIUDAD DE TARIJA

REALIZADO POR: GERARDO PORTAL LLANOS

TITULO DE LAMINA: ASIGNATURA: CIV-502 PROY

TITULO DE LAMINA:

ASIGNATURA: CIV-502 PROYECTO DE INGENIERIA CIVIL II

DETALLE DE ARMADO DE MUROS DE SOTANO

EECHA:

DICIEMBRE-2019